



امارت اسلامی افغانستان
ریاست عمومی شرکت های امارتی



د افغانستان اسلامی امارت
د امارتی شرکتونو لوی ریاست



د افغان تیلی کام مخابراتی امارتی شرکت لوی ریاست
د مالی او اداری معاونیت
د تدارکات و ریاست
د پریرودلو امریت
د تکنیکی او اجناسو پروردلو مدیریت

(موضوع: اعمار احاطه سایت جدید BAD527 و ملزمات مورد ضرورت آن واقع ولسوالی کوف آب ولايت بدخسان)



شماره درخواست نرخدهی:

{1300} تاریخ صدور درخواست نرخدهی به قمری:

{1446/4/27 } تاریخ صدور درخواست نرخدهی به شمسی:

جنس فوق ضرورت : معاونیت عملیاتی بیسیم(آمریت RF&BSS

تاریخ ترتیب استعلام: (27 / 4 / 1446)

- (1) اداره {نام اداره تدارکاتی را درج کنید} تخصیص بودجه لازم برای تدارک اجنبى/ خدمات غیر مشورتی مندرج این درخواست را دارد.
- (2) آفر سریته شما الى {تاریخ و وقت را درج کنید} یا قبل از آن به دفتر {مدیریت خریداری امریت تهیه و تدارکات شرکت افغان تیلیکام } تسليم داده شود.
- (3) آفر ها ئیکه بعد از میعاد تسليمی ارائه گردد، بدون اینکه بازشود مسترد می گردد. پاکت حاوی آفر باید به صورت واضح عبارت نرخ برای {نام اجنبى/ خدمات غیر مشورتی را درج کنید} نشانی شده باشد.
- (4) آفر ارائه شده در آفرها باید الى مدت (30) روز تقویمی سر از تاریخ ختم میعاد تسليمی آفرها اعتبار داشته باشد.
- (5) در صورت تغیر در مقدار نیازمندی، اداره می تواند مقدار نیازمندی تقاضا شده را الى (25) فيصد زیاد و یا کم نماید، مشروط به اینکه قیمت مجموعی آن از حدود صلاحیت پولی برای درخواست نرخ گیری تجاوز ننماید.
- (6) ترجیح داخلی مطابق حکم چهارم طرز العمل تدارکات قابل اجرا است. {موردن ترجیح داخلی و فيصدی آنرا درج نمائید}.
- (7) آفر گشائی در محضر عام حتمی نبوده و فرمایش دهنده مکلف به قبول نازلترين نرخ نمی باشد. در صورت رد هر یک یا تمام آفرها فرمایش دهنده کدام مسؤولیت در قبال داوطلب تهیه/ارائه کننده ندارد.
- (8) آفر دهنده اسناد ذیل را با آفر خویش ضمیمه می نماید:
 - 1- جواز تجاری/ فعالیت/کار قابل اعتبار؛
 - 2- نمبر تشخیصیه مالیه؛
 - 3- اجازه نامه تولید کننده (درصورت لزوم).
 - 4-
- (9) سند نرخ گیری تکمیل و توسط شخص با صلاحیت یا نماینده تهیه/ ارائه کننده در هر صفحه مهر امضاء شده باشد.
نام کارمند صادر کننده درخواست نرخ گیری:

امضاء هیئت

امضاء هیئت

امضاء هیئت

جدول اقلام و قیمت ها

شماره	اسم و تشریح با مشخصات تختنیکی اقلام	واحد	مقدار	قیمت فی واحد به افغانی	قیمت مجموعی به افغانی
1	اعمار احاطه سایت BAD527 15*15 توسط FENCE ولايت بدخشنان منطقه کوه سری الله ولسوالی کوف اب و همنچنان اعمار اطاق برای گارد روم و تشناب از سنگ مطابق مشخصات ضمیمه کوردنیات سایت مذکوره: 70.458314 – 38.081502		1		
2	اعمار یک اطاق برای جنراتور در سایت BAD527 مطابق مشخصات ضمیمه	PCS	1		
3	اعمار یک سلب بطری بانک BTS همراه با سایبان آن در سایت BAD527 مطابق مشخصات ضمیمه	PCS	1		
4	اعمار فوندیشن سولر سیستم مطابق مشخصات ضمیمه	PCS	1		
5	تهیه انتقال و نصب تاور 40 متره گرین فیلد در سایت جدید BAD527 همراه با انکربولت فاؤندیشن مطابق مشخصات ضمیمه	PCS	1		
6	اعمار سرک به طول 4 کیلومتر ولی زیارات ساحات صخره ای مبیاشد به عرض 3 متره گرد آفر وی باطل پنداشته میشود.	PCS	1		

- **داوطلب مکلف است که جنس را طبق مشخصات درج شده در استعلام هذا تهیه و تدارک نماید، در صورتیکه از جانت داوطلب در مشخصات فوق الذکر تغیرات وارد گردد آفر وی باطل پنداشته میشود.**

نوت: بازدید از ساحه لازمی میباشد.

1. معیاد برای ساختمان سایت از تاریخ عقد قرارداد 35 الی 42 روز.
 2. اخذ تاییدی کوردنیت برای ساختمان از شعبه نیازمند (تختنیکی بیسیم).
 3. اخذ 10٪ پول بخاطر تامینات از قیمت مجموعی برای 6 ماه بعد از تسلیمی سایت.
 4. قیمت در بل احجام کاری لازمی میباشد.
 5. در صورت عدم ضرورت به اعمار فوندیشن سولر سیستم نظر به ساحه از آن صرف نظر میگردد.
- ✓ په هره تدارکاتی پروسه کی چې یو شرکت د اړونده نرخ اخیستنی استعلام مطابق د اجنباسو، خدماتو او ساختمانی چارو د تهیه او ترسره کولو لپاره ګټونکی وبلل شی او قیمت بی له (100000) سل زره افغانیوڅخه لور وی مخکی له دی چې د بربنده ګئی اطلاعیه ترلاسه کري بايد له مجموعی قیمت خخه 10٪ لس فیصده د تضمین په دول د افغان تیلی کام مخابراتی امارتی شرکت بانکی حساب ته جمع او اصلی اویز بی د مالی محترم ریاست له تصدق خخه وروسته د تهیه او تدارکاتو ریاست پیرودلو آمریت ته تسلیم کري.
- ✓ که چيرته کوم ګټونکی شرکت دلس فیصده تضمین له ورکولو خخه انکار وکړي شرکت به بی د افغان تیلی کام مخابراتی امارتی شرکت په تورلیست کی ثبت کړی او د ډوکال لپاره به د افغان تیلی کام مخابراتی شرکت دخوش خريد له لاری په تدارکاتی پروسوکی ګډون نه شی کولای.
- ✓ که چيرته د ګټونکی شرکت لخوا غوبېتل شوی اجنباس/خدمات په وخت سره تهیه او امداد نه شی یعنی شرکت ونه توانيوی چې اجنباس/خدمات/ساختمانی چاری تهیه او ترسره کړي دنه تهیه کولو په صورت کی به د شرکت تضمین ډوکال په پار افغان تیلی کام مخابراتی امارتی شرکت سره پاتی وی او شرکت به بی په تورلیست کی شاملېږی ډوکال وروسته به بی بیرته تضمین شرکت ته سپارل کېږي.
- ✓ پورته ذکر شوی پریکړی د شاروالی جواز لرونکو لپاره د تطبیق ور نه دی.
- | | |
|------------------------------------|-----|
| مجموع قیمت به ارقام بشمول مالیات : | عدد |
|------------------------------------|-----|

مجموع قیمت به حروف بشمول مالیات:
مجموع مبلغ مالیات به ارقام و حروف:
مجموع قیمت به ارقام بدون مالیات: عدد (قابل پرداخت)
مجموع قیمت به حروف بدون مالیات (قابل پرداخت)
مدت ضمانت (ورانتی/ گرنتی) بعد از تاریخ اکمال:
مشخصات ضم پیشنهاد می باشد:

مشخصات تکنیکی اجنبی

مشخصات	اقلام	شماره
	آدرس مشخص شرکت: ایمیل آدرس شرکت:	
مهر تهیه/ارائه کننده	اسم تهیه/ارائه کننده: اسم شخص یا نماینده با صلاحیت تهیه/ارائه کننده: امضای شخص یا نماینده تهیه/ارائه کننده: تاریخ: شماره تلفون حتمی:	

یادداشت: فرمایش گیرنده کاپی رهنمود، ساخت و مدل، بروشور و یا فهرست تجهیزات یا خدماتی را که اکمال می نماید ضمیمه نماید. معلومات فوق جهت ارزیابی مؤثر آفرها استفاده می گردد.

شرایط تدارک و پرداخت

شرایط ذیل صرف با موافقه تحریری فرمایش دهنده قابل تغییر می باشد.

(1) تهیه کننده مکلف به پرداخت تأمینات و تضمینات می باشد ، تامینات از سر جمع پول 5 الی 15 فیصد اخذ میگردد و بعد از تکمیل ورانتی به اکانت شرکت انتقال میگردد.

(2) بعد از اکمال خدمات غیر مشورتی/ تهیه اجنبی، تهیه/ارائه کننده باید نسخه اصلی و (2) کاپی بل (Invoice) را به فرمایش دهنده تسلیم نماید؛

(3) پرداخت توسط فرمایش دهنده، طی مدت (30) روز کاری در مقابل مقدار واقعی اجنبی/خدمات غیر مشورتی تهیه شده صورت می گیرد.

(4) فرمایش دهنده میتواند در حالات ذیل با ارسال اطلاعیه کتبی به تهیه/ارائه کننده، امر خریداری را کاملاً یا قسماً فسخ نماید:

- 1- تهیه/ارائه کننده موفق به تحويل بخش یا تمام اجنبی در ظرف مدت معینه در امر خریداری نشود؛
- 2- تهیه/ارائه کننده موفق به اجرای مکلفیت های دیگر تحت امر خریداری نشود.
- 3- هرگاه در اجنبی شده یا خدمات ارائه شده نوافض و یا کاستی ها مشاهده گردد، تهیه/ارائه کننده مکلف به رفع نوافض و کاستی ها در مدت (3) روز کاری بعد از دریافت اطلاعیه در مورد می باشد، در غیر آن فرمایش دهنده می تواند امر خریداری را فسخ نماید.
- 4- هرگاه تهیه/ارائه کننده، در جریان داوطلبی و یا حین اجرای وظایف محوله تحت امر خریداری اقدام به فساد و تقلب نموده باشد.

(5) هرگاه در درخواست نرخ گیری میعاد ضمانت (وارتی/گرنتی) تصریح گردیده باشد، تهیه/ارائه کننده مکلف به تعویض در طول مدت معینه می باشد.

اصلاح اشتباهات محاسبی

(1) اشتباهات محاسبی طور ذیل تصحیح می گردد:

- 1- در صورت تفاوت میان مبلغ به ارقام و حروف، مبلغ به حروف قابل اعتبار می باشد؛
- 2- در صورتیکه تفاوت میان قیمت فی واحد و قیمت مجموعی وجود داشته باشد، قیمت فی واحد برای ارزیابی قیمت ها و ترتیب امر خریداری قابل اعتبار می باشد؛
- 3- در صورت موجودیت تفاوت میان نرخ فی واحد و قیمت مجموعی (حاصل ضرب مقدار در نرخ فی واحد)، نرخ فی واحد قابل اعتبار می باشد، هرگاه از نظر فرمایش دهنده اشتباه در نقاط اعشاری در قیمت فی واحد برجسته باشد، در این صورت قیمت مجموعی اقلام طوریکه نرخ داده شده است قابل اعتبار بوده و قیمت فی واحد باید اصلاح شود.
- 4- فرمایش دهنده مطابق مندرجات فوق اشتباهات محاسبی را اصلاح و بعد از اخذ موافقه کتبی داوطلب در قیمت مجموعی آفر محاسبه می نماید.
- 5- داوطلب مکلف به پذیرش اشتباهات محاسبی در آفر خویش می باشد. در صورت عدم پذیرش اشتباهات محاسبی توسط داوطلب، آفر وی رد می گردد.

نوت:




جدول سروی ساحات جدید برای سایتهای انتقالی

Site ID	BAD527	Candidate	A			
New Lat	38.081502	New long	70.458314			
Location Name	کوه سری آله	District	کوف آب			
		Province	بدخشان			
Type of Property	Private?	yes	Gov?		NA?	
Property owner				Owner Accessable?		
Property owner contact				Yes		
Contract Agreement Negotiated?				Ongoing		
Site type	RT:	GF:	GM			
Land type	Desert level	Hill	Mountinouse	City	Rural	Rocky
Access Road available	yes					
Access road needed	Length "m": 4KM			Width "m": 3 M		
Needed tower type	GF		GF	Ok	RT	
Needed tower hieght		Yes	40m			
Boundary wall needed	One side:			2 sides:		3 sides:
Boundary wall length	400 m					4 sides:
Guardroom needed				Yes		
Toilet/Washroom				yes		
Wall Fence needed				yes		
<u>RT site</u>						
Building type						
No of floors						
Building hieght						
RT available area						
<u>Location photo record</u>	General view	Panaromic (45°) 8 photos			Access Direction 3Phs	
	yes	yes				
نوٹ: سایت مذکوره دو مسیر دارد مسیر اولی ۴ از طرف ولسوالی کوف آب قریه شیپون 4 کیلومتر سرک نیاز دارد راه پیاده رو مردم است ولی زیاد تر ساحات صخره می باشد نیاز به جک حمر است و سرک دومی از طرف ولسوالی شکی می باشد که 8 کیلومتر سرک نیاز دارد خاکه و صخره می باشد .						

جدول سروی ساحات جدید برای سایتهاي انتقالی

نکات ذیل باید هنگام سروی مدنظر گرفته شود
معلومات عمومی درمورد ساحه مورد نظر
معلومات عمومی در مورد موقعیت فعلی سایت
خانه پری کامل و دقیق فورم سروی هذا
مشاهده فزیکی ساحه موزد نظر و پیرامون آن
تبیین کوردینات و شرکت مربوطه سایتهاي نزدیک ساحه موردنظر
تبیین ملکیت ساحه (شخصی/دولتی)
ثبت معلومات مالک ساحه و راه ارتباط با آن
اشتراك تیم های ذیندخل در قرارداد ساحه هنگام سروی که درصیورت تایید ساحه سروی شده عندالموقع ساحه زا قرارداد ثمايند
آنالیز یا بررسی مشکلات محتمل درساخته
ثبت و راجستر معلومات اضافی خارج از فورم سروی برای معلومات مزید.
غکاسی از ساحه وثبت عکسهای مربوطه (بانارومیک، ساحه نصب سایت، راه مواصلاتی به سایت، درصوريتیکه سرک ضرورت
باشد عکس مسیر آن، عکس سایتهاي نزدیک ساحه) ویدیو هم گرفته شود درصیورت ضرورت مطالبه میگردد
ایجاد مسافت فولدر برای هر سایت بنام ID همان سایت و دخل معلومات سروی هر سایت در فولدر مختص خودش.
زیب و ارسال معلومات هر سایت (فولدر مربوط) از طریق ایمل به s.najibullah@afghantelecom.af
hedayatullah.hashimi@afghantelecom.af
اقدام جدی و به موقع در تمام أمور مربوطه پروژه مذکور

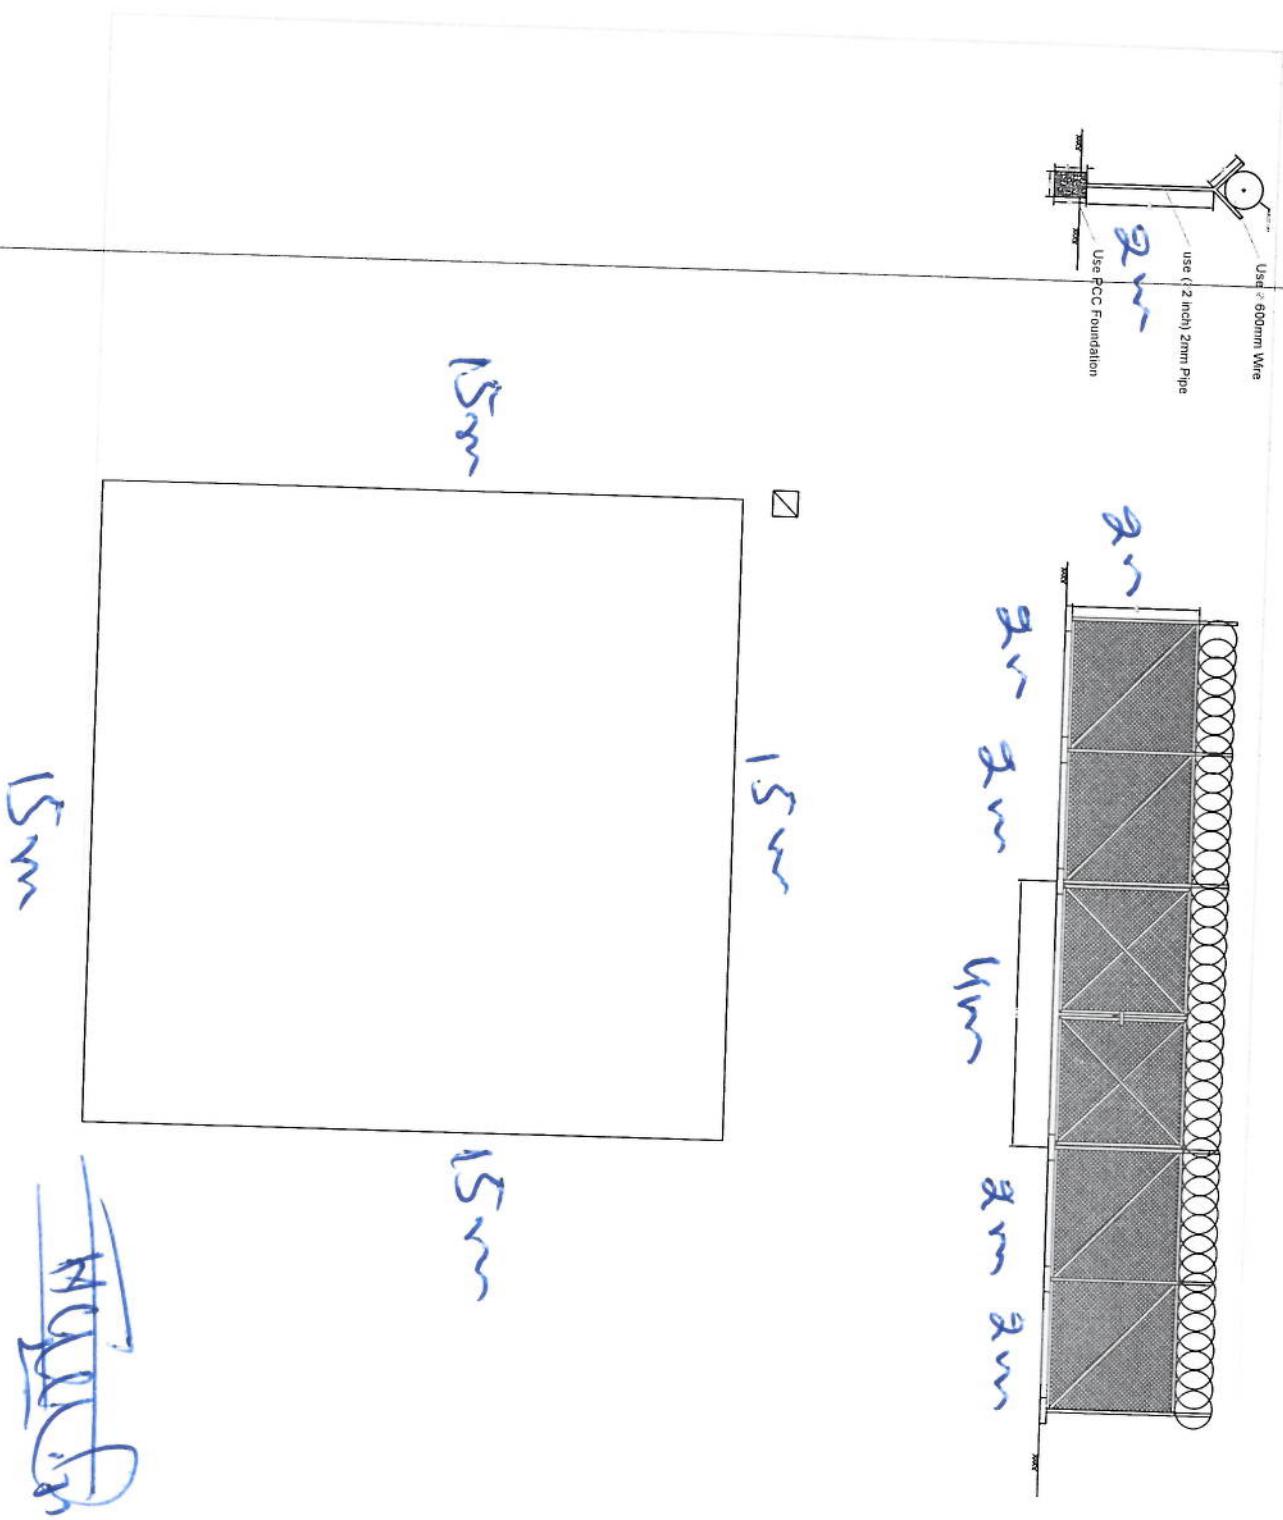

REVISIONS AFTER
REVISION DATE
NO. DATE

415

410

415

360

365

240

500

403

415



Guard Rebar Detail


Guard room Excavation

460

Brick
RCC. 12cm

358

Well for toilet

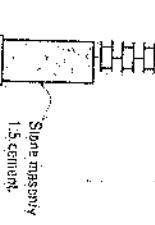

Project: BH&I INC
ECON. DEPTES

Drawing title:
Drawing date:

Approved by:
Project Manager/Architect

Checked by:
Project Superintendent/De

APPROVED BY:
Project Manager/Architect
SCALE: 1:100-2:49
ACTUAL DATE: 07
ISSUE DATE:
DRAWER:



Guard room




410

Section A-A

REVISION RECD.
REVISON
NO.
DATE
D/C
E/C

1.FIG NO
1

810
410
360
360

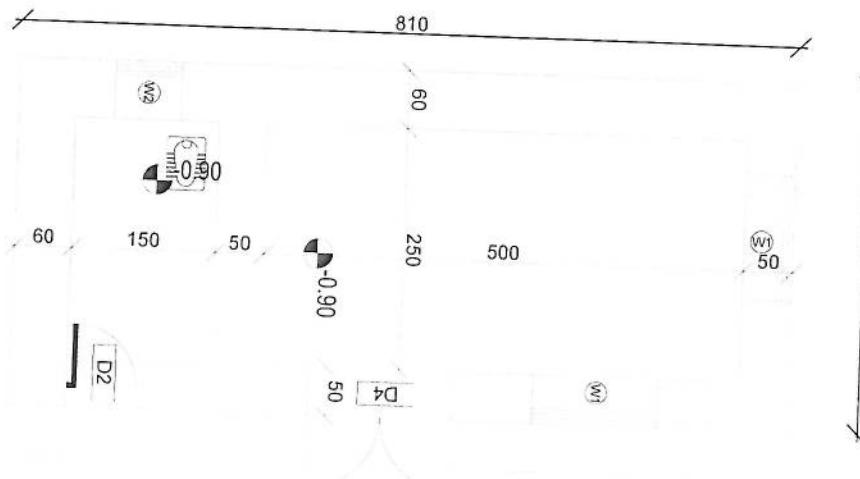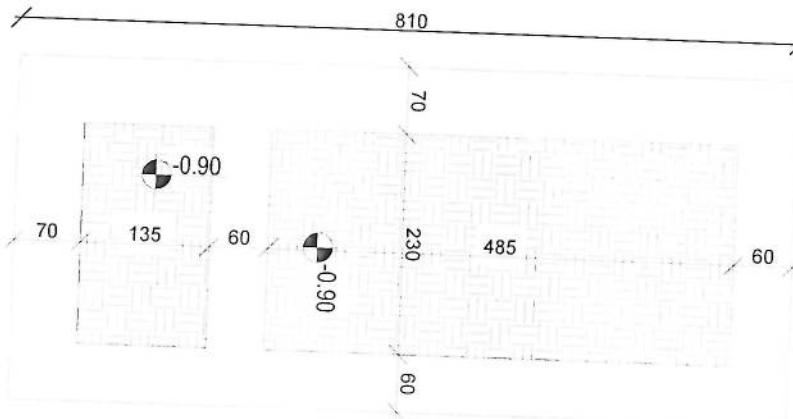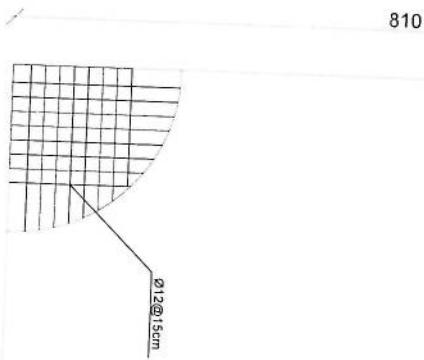

rebar details of DG Room and
Toilet roof

Excavation of Foundation

DG Room And Toilet


APPROVED BY:
Project Implementor/Des
SCALE: 1:50 @ A3
ACTUAL DATE: 04
ISSUE DATE:
OWNER:

سالم | Sameen Lokhandwala
011-40500713

DRAWN BY:
Project Implementor/Des

CHECKED BY:
Project Implementor/Des

DRAWING TITLE:

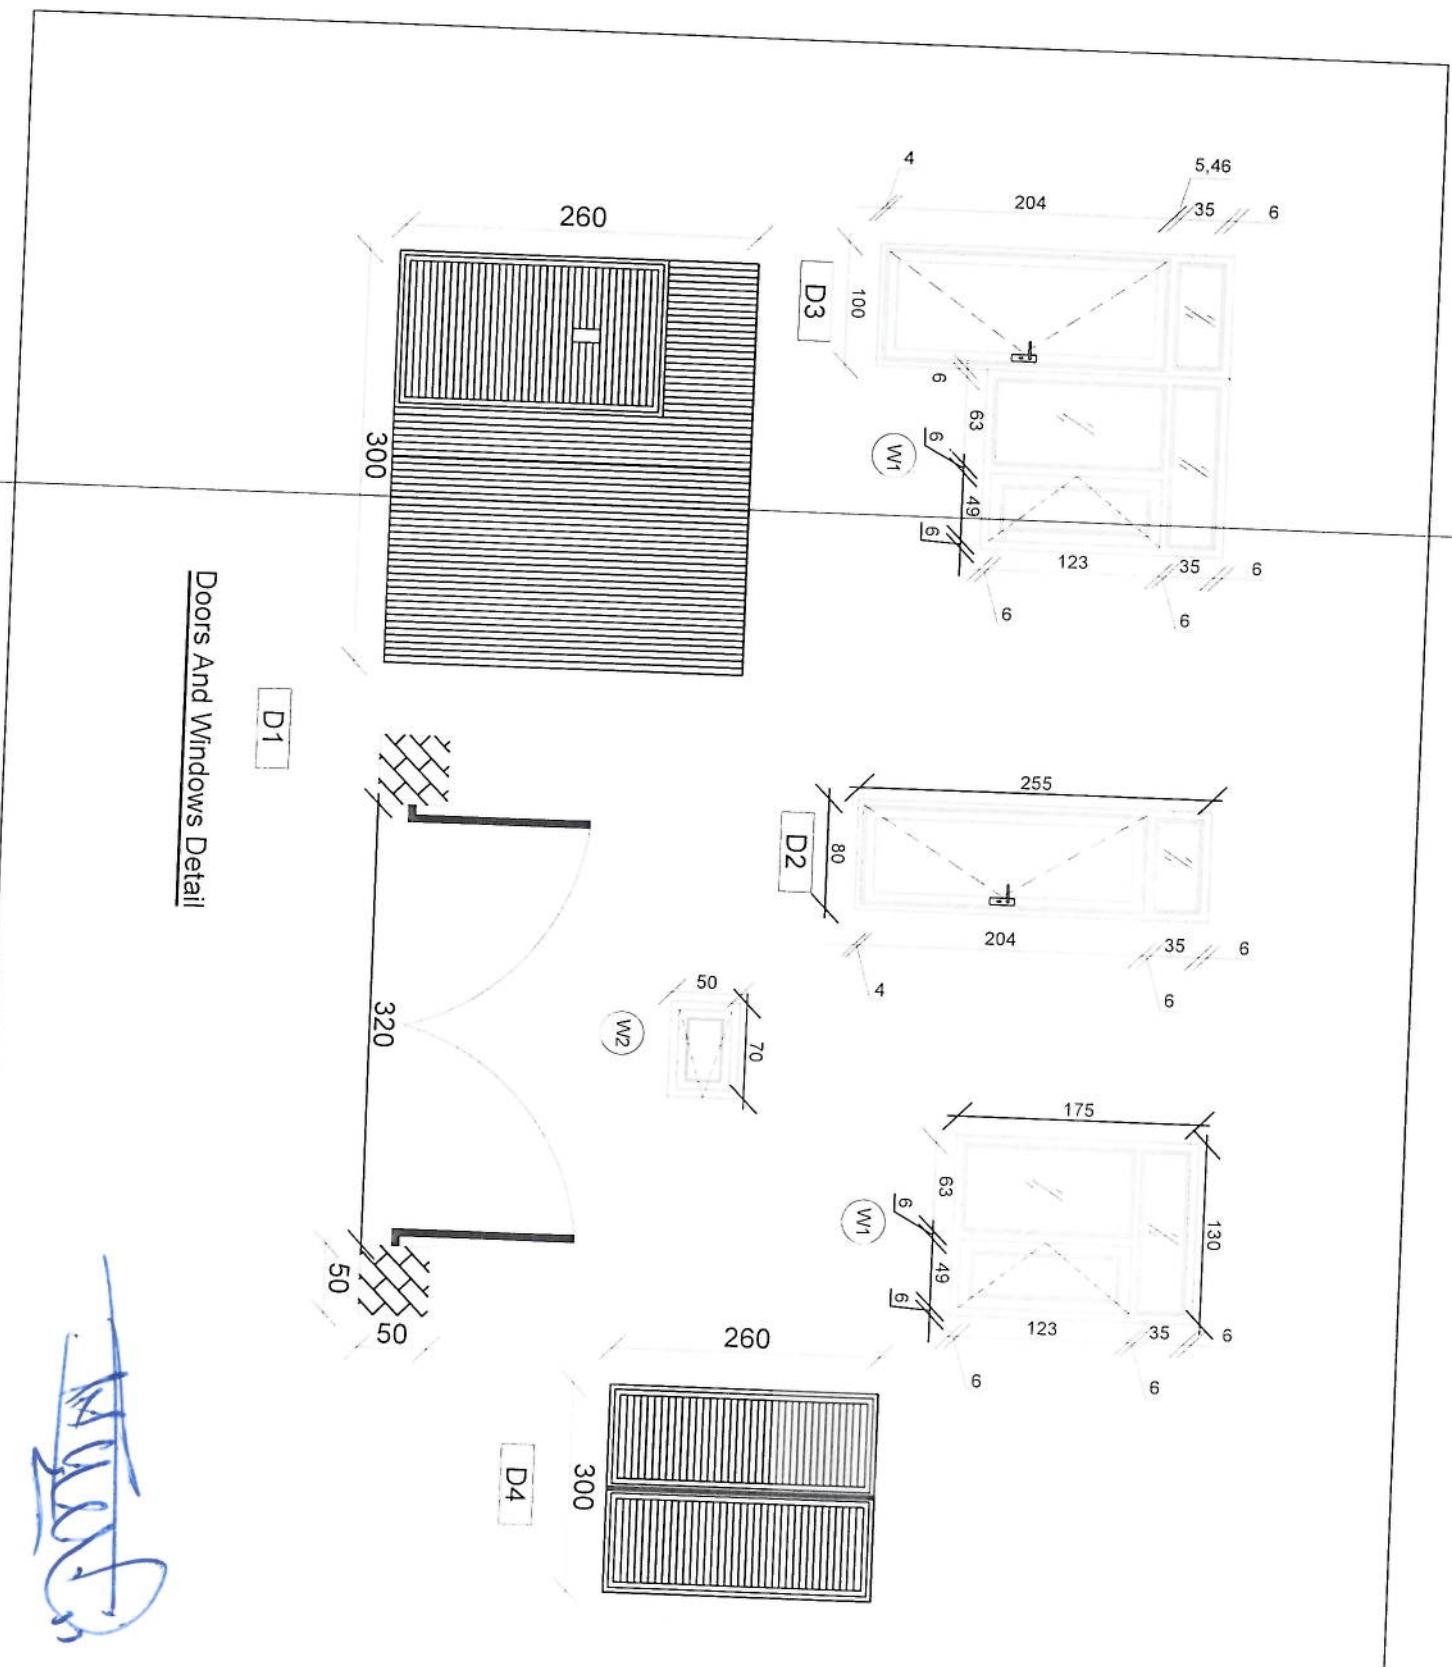

Doors And Windows Detail

[Handwritten signature]

APPROVED BY
Project Implementation Dev
SCALE: 1:50 @ A3
ACTUAL DATE: 06/06/2016
ISSUE DATE:
OWNER:

PROJECT TITLE / NO
CSM SITE S
* * * * *
DRAWING TITLE
Project Implementation Dev

REVISION RECORD
NO. 1
DATE 06/06/2016
BY Project Implementation Dev

LEGEND
 DOOR
 WINDOW
 HANDLE
 GLASS

use (100 x 100) 2mm thick channel



300

use (50 x 100) 2mm thick channel



200

260

use 24 Gage GI sheet

24 Gage GI sheet
18mm water proof board

use 4"
Galvanized Pipe

260

20

200

Section BB

Section AA

APPROVED BY
Project Implementation Dir
SCALE:
ACTUAL DATE: 10/08/2013
ISSUE DATE: 08/08/2013
OWNER:

DRAWN BY
Project Implementation Dir

CHECKED BY
Project Implementation Dir

DRAWING NO.
1

$\varnothing 12 @ 20\text{cm}$

2

REVISION RECORD

REVISION NO.


DATE

DR.

$\varnothing 12 @ 20\text{cm}$

1

LEGEND

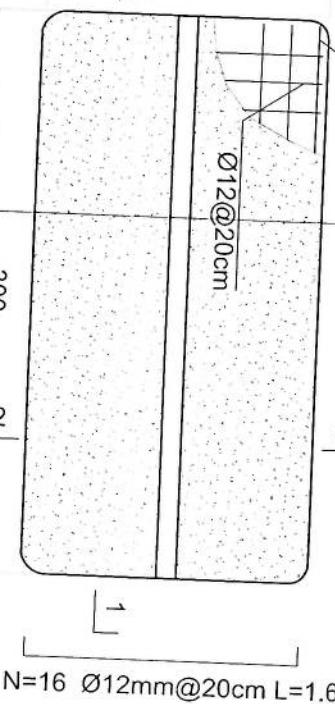


- Notes:
1. The foundation is adopts reinforced concrete, the concrete is M20; (M20: compressive strength is 20N/mm²);
 2. Ø12: mild steel, rebars strength 210N/mm²
 3. minimum concrete cover for rebar is 3.5cm,
 4. All units are in cm
 5. All edges of the Slab should be curve

300 2

10

± 0.00

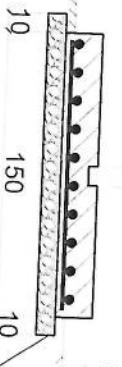

10

150

10

10cm Crush Stone

2-2 section

DRAWING TITLE

PROJECT TITLE / NO

GSM SITE

DATE

APPROVED BY

Project Implementation Dept

DRAWN BY

Project Implementation Dept

CHECKED BY

Project Implementation Dept

SCALE:

1:50 @ A3

ACTUAL DATE: DK

ISSUE DATE:

OWNER:

Outdoor BTS Foundation

APPROVED BY

Project Implementation Dept

DRAWN BY

Project Implementation Dept

CHECKED BY

Project Implementation Dept

SCALE:

1:50 @ A3

ACTUAL DATE: DK

ISSUE DATE:


OWNER:

SAFIA [Signature]


Foundation Plan

Hanafi

Section A-A

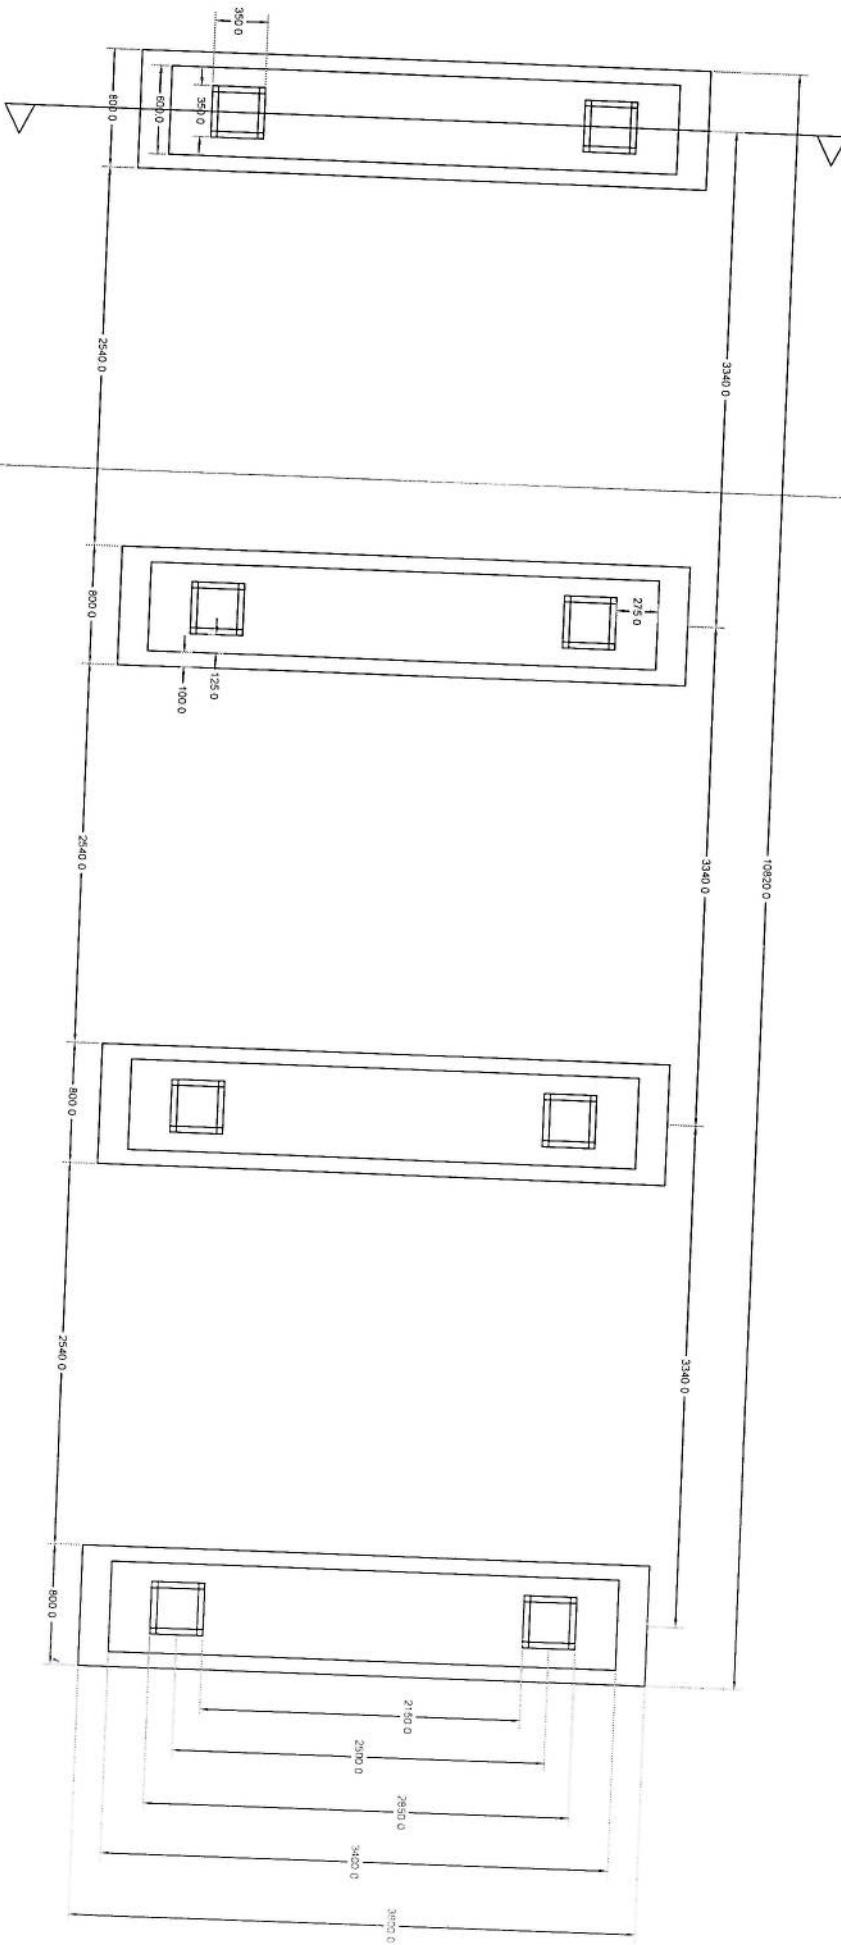


Section A-A

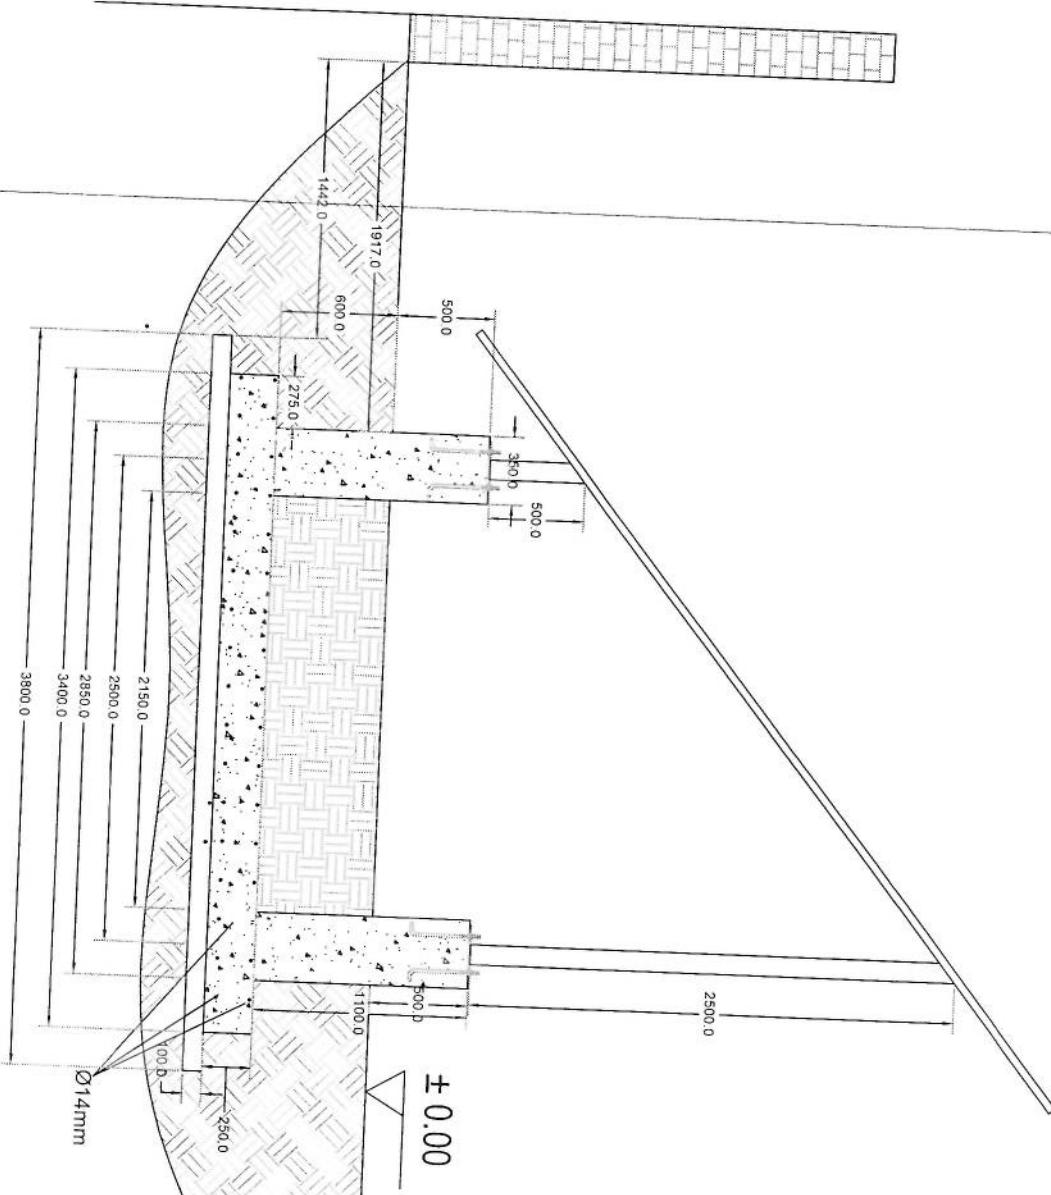

WYATT


Foundation Isometric Plan

M. A. S.

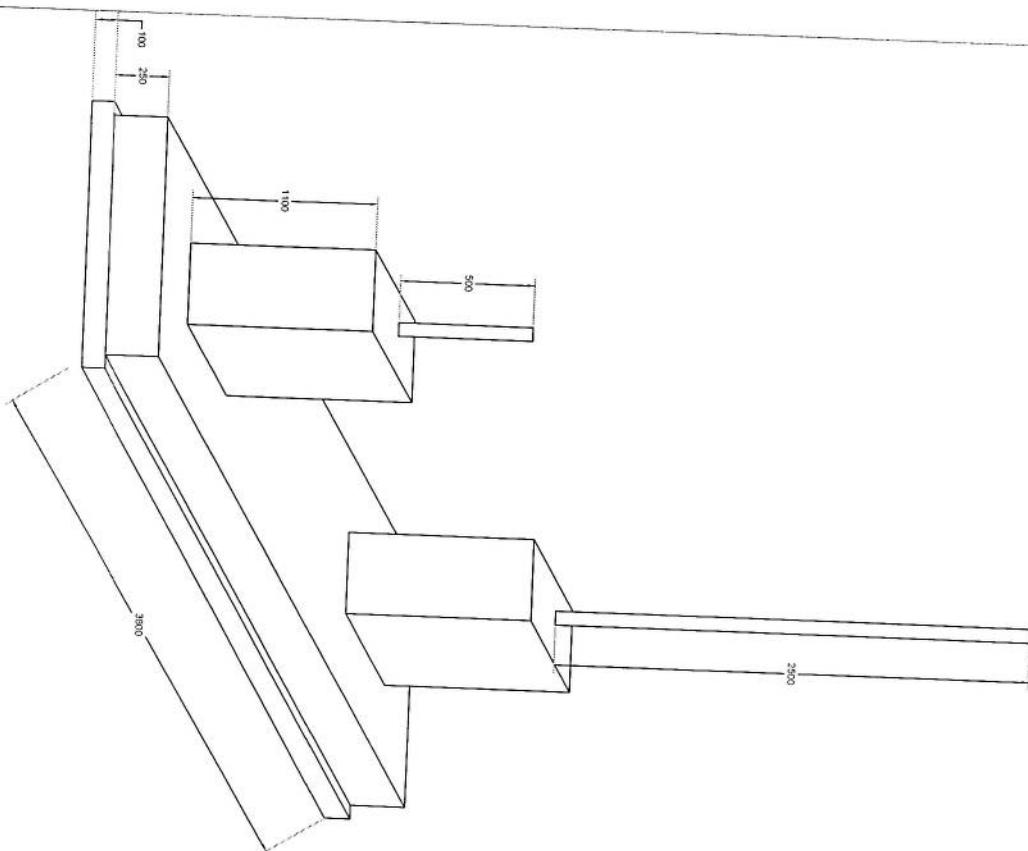


Column Detail

[Handwritten signature]


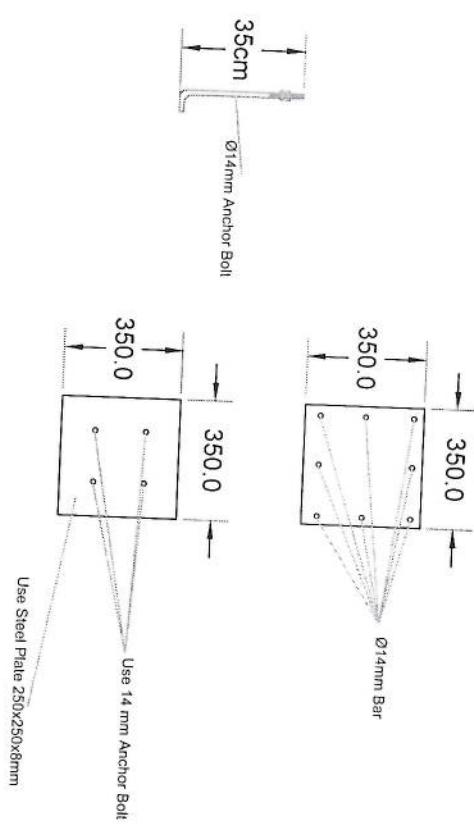


NOTES


1. FOR NOTES REFER Dwg. 01

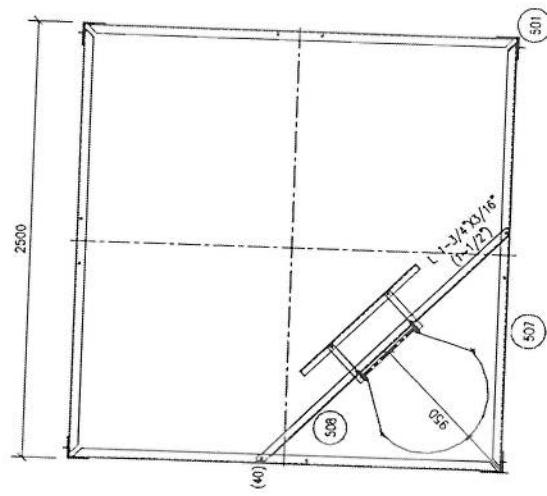


5-5

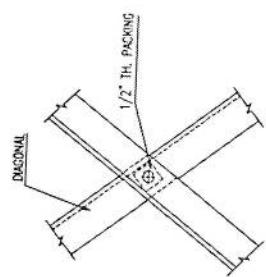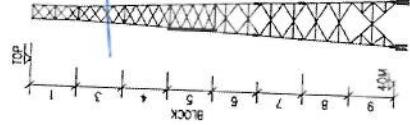

TYP. PACKING DETAIL

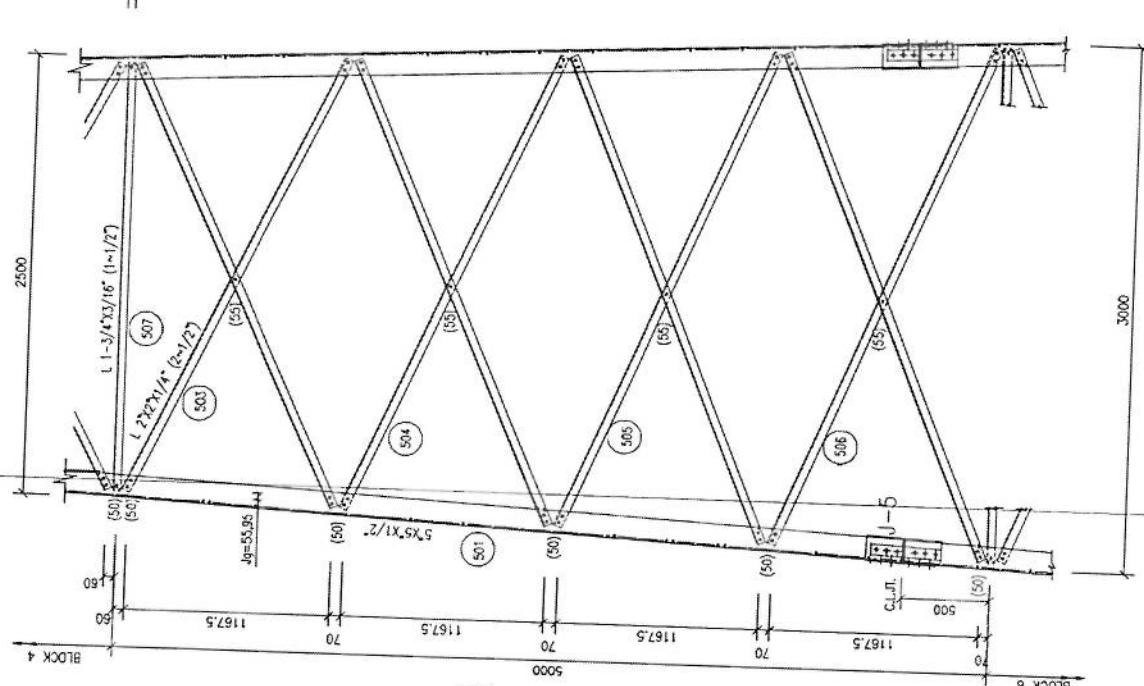

TOWER ELEVATION (BLOCK-5)

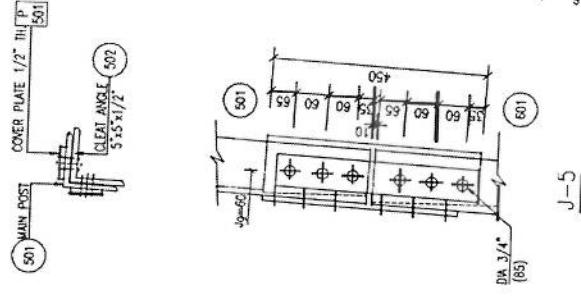

J-5

PROJECT
40M GREEN FIELD TOWER IN AFGHANISTAN
(HEAVY DUTY-20 SW)

TITLE



TOWER DETAILS (BLOCK-5)

SCALE	DRAWN AS SHOWN	DESIGNED	CHECKED	APPROVED	DATE
DRG. NO.					JUNE 2009




REVISION

NOTES

1. FOR NOTES REFER Dwg. 01

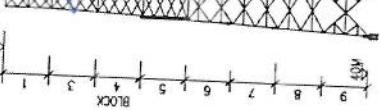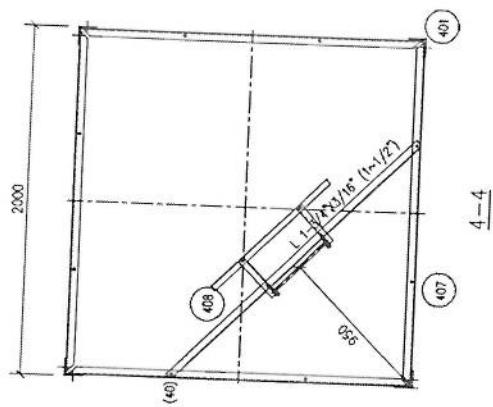

TYP. PACKING DETAIL

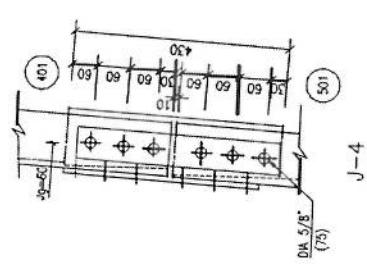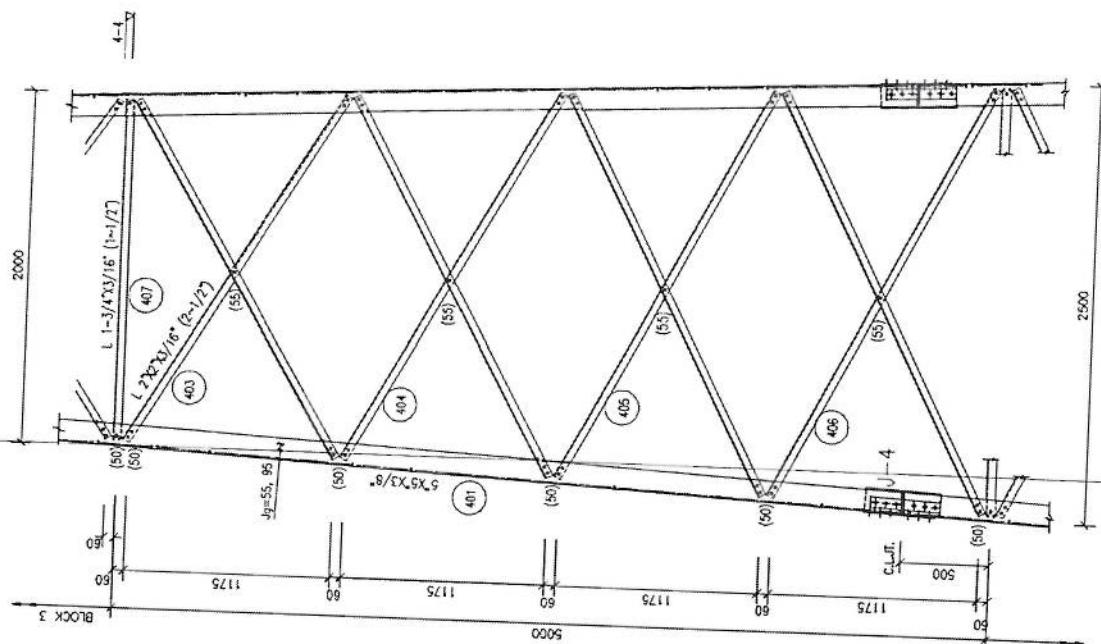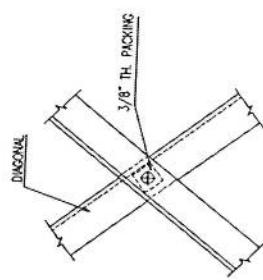

PROJECT
40M GREEN FIELD TOWER IN AFGHANISTAN
(HEAVY DUTY-2C SOW,
TITLE



TOWER DETAILS (BLOCK -4)

SCALE AS SHOWN	DRAWN	DESIGNED	CHECKED	APPROVED	DATE
(DRG. NO.)				JUNE, 2009	REVISION

NOTES


1. FOR NOTES REFER DWG C 01

PROJECT 40N GREEN FIELD TOWER IN AFGHANISTAN (HEAVY DUTY - 2C SW)					
TITLE TOWER DETAILS (BLOCK-3)					
SCALE AS SHOWN	DRAWN A. HAMEED	DESIGNED L.Z.	CHECKED AYTAZ	APPROVED I. Z.	DATE JUNE, 2009
DRG. NO.					REVISION 1

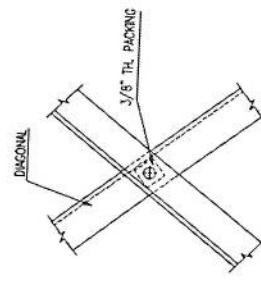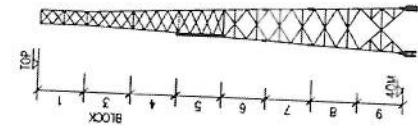


TYP. PACKING DETAIL

[Handwritten signature]

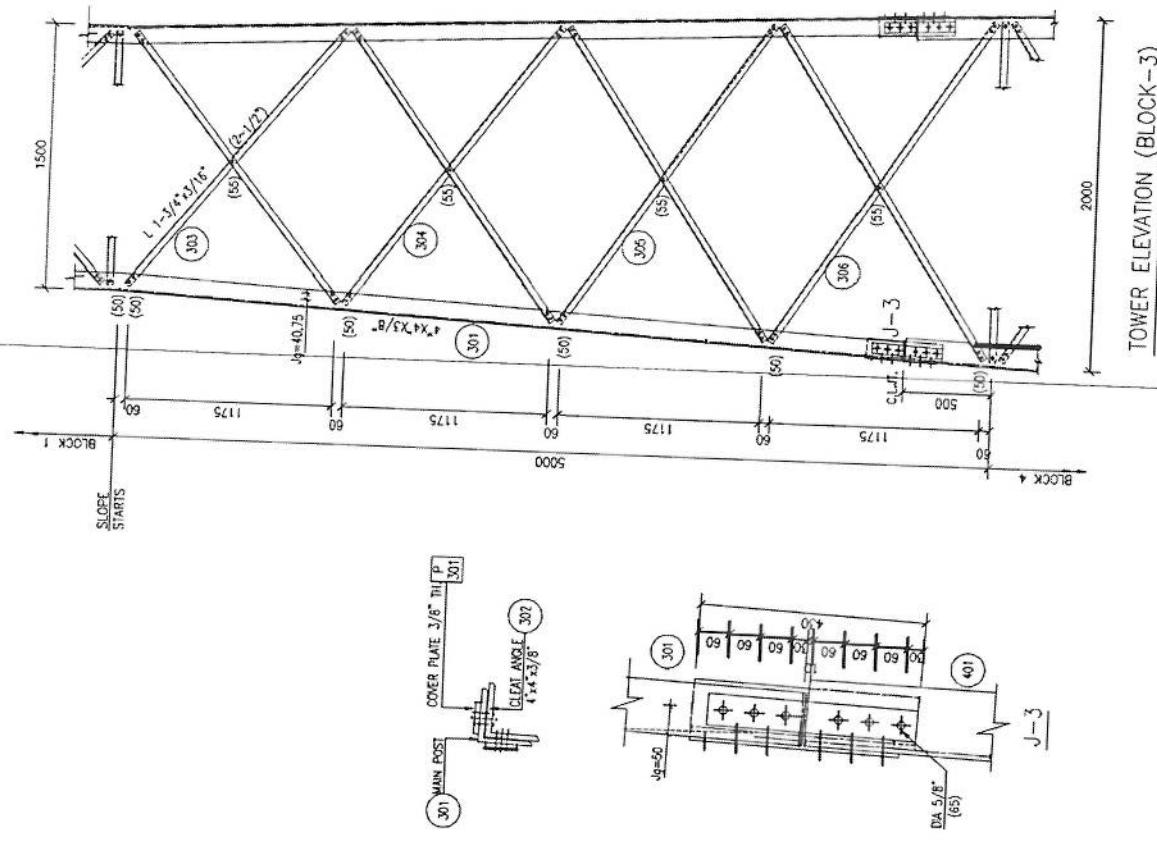


NOTES


1. FOR NOTES REFER DNG 01
2. FOR LADDER DETAILS REFER DNG 15.
3. FOR BASE & TOWER DETAILS REFER DNG 12.

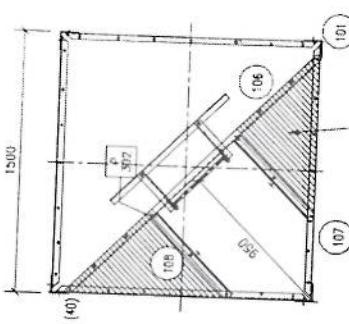

1A-1A

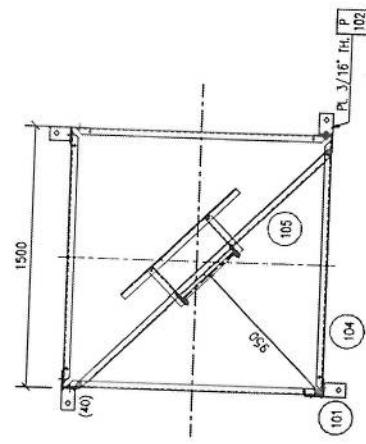

1A-1A

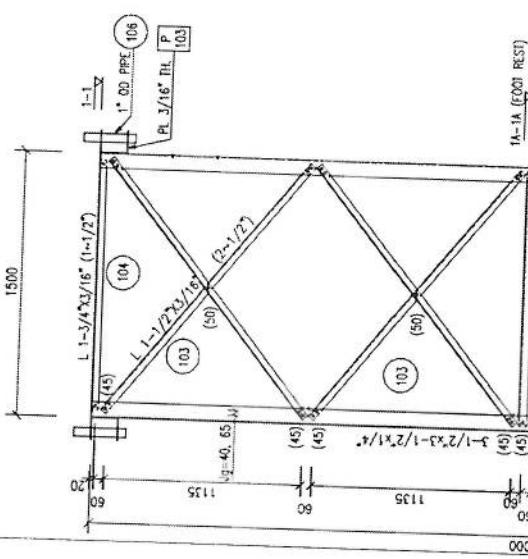


1A-1A (FOOT REST)


HEAVY MESH
3/16" WIRE Ø 1" C/C
1/2" DIA BOLT (105)
WITH 2x2x3/16" TH
SQ. WASHER






TYP MESH FIXING

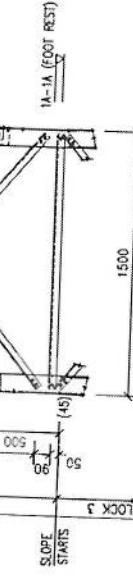

TOWER ELEVATION (BLOCK-1)

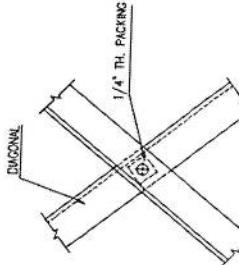

TYP PACKING DETAIL

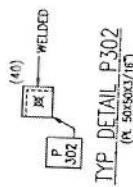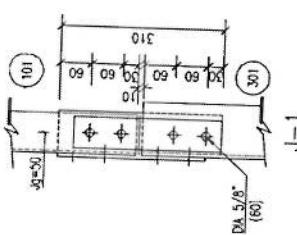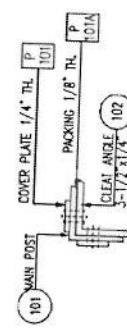

PROJECT 40V GREEN FIELD TOWER IN AFGHANISTAN (HEAVY DUTY - 20 SQM)				
TOWER DETAILS (BLOCK-1)				
SCALE	DRAWN AS SHOWN	DESIGNED AS HANDED	CHECKED APPROVED	DATE JUN 2009
DRG. NO.	P-302	I.Z.	AYAZ I. Z.	REVISION

TITLE

40V

40M

3



6

7

8

NOTES

1. DESIGN CRITERIA.
 - 1.1 WIND VELOCITY = 180 KPH WITH 1/2° RADIAL ICE.
 - 1.2 WIND LOADS AS PER AWS/TIA-222-F
 - 1.3 TOWER HAS BEEN DESIGNED FOR FOLLOWING ANTENNA LOADING:-
- 20 SWM ANTENNA AREA EVENLY DISTRIBUTED ALONG TOP 10M
 2. FABRICATION, GALVANIZING, PAINTING AND ERECTIION.
 - 2.1 FABRICATION, GALVANIZING, PAINTING, AND ERECTION SHALL BE IN ACCORDANCE WITH ASCE SPECIFICATIONS AFTER FABRICATION AND BEFORE GALVANIZING THE TOWER ASSEMBLY OF COMPLETE TOWER STRUCTURE SHALL BE DONE.
 - 2.2 ALL COMPONENTS SHALL BE HOT DIP GALVANIZED IN ACCORDANCE WITH ASTM A123. GALVANIZATION THICKNESS SHALL NOT EXCEED THAN 90 MICRONS.
 - 2.3 ALL COMPONENTS SHALL BE PAINTED WITH (ONE) COAT OF WASH PRIMER AND 2 (TWO) COATS OF ENAMEL PAINT IN SPECIFIED COLOUR.
 - 2.4 TOWER ANCHOR BOLTS SHALL BE EMBEDDED TRULY ALIGNED AND LEVELLED WITH THE HELP OF BASE SETTING TEMPLATE.
 3. MATERIAL.
 - 3.1 TOWER STRUCTURE SHALL BE ASTM A36 OR EQUIVALENT.
 - 3.2 BOLTS (GALVANIZED) SHALL BE ISO GRADE 5.8 OR EQUIVALENT.
 - 3.3 WIRING ELECTRICALS SHALL BE UL LISTED.


**PROJECT
40M GREEN FIELD TOWER IN AFGHANISTAN
(HEAVY DUTY-2C SQM)**

GENERAL ARRANGEMENT				
SCALE AS SHOWN	DRAWN BY A.HAMED	DESIGNED BY I.Z.	CHECKED BY AYYAZ	APPROVED BY I.Z.
				JUNE, 2009

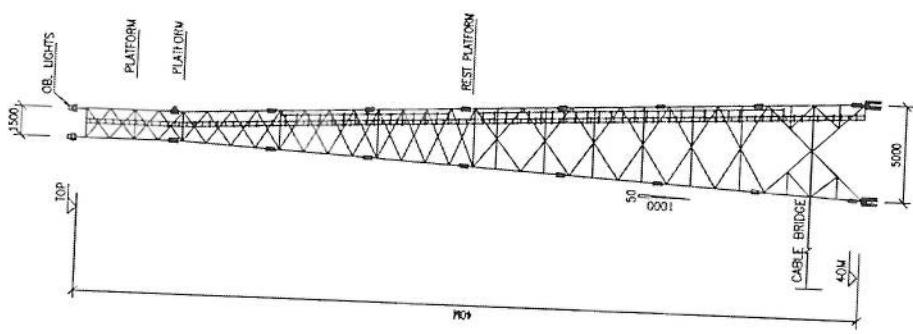


SIDE ELEVATION



13

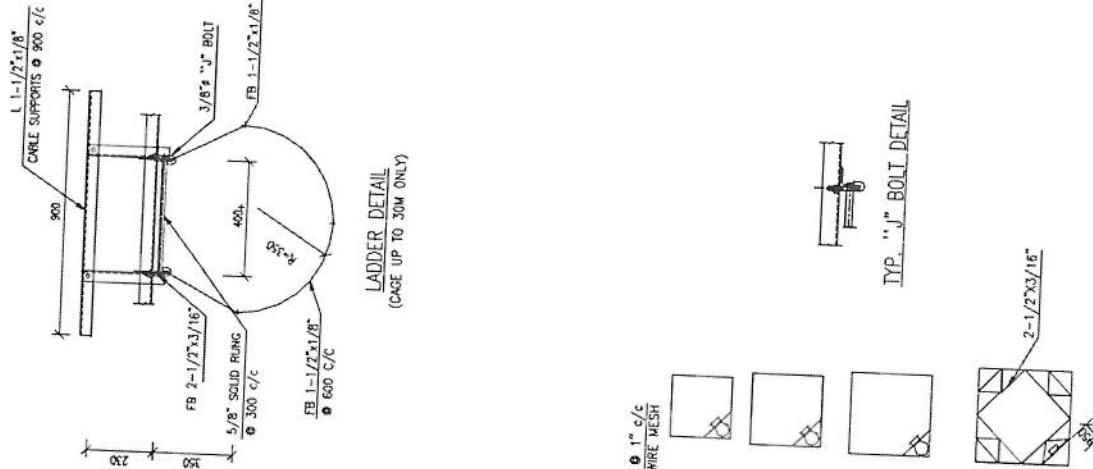


TYP. "J" BOLT DETAIL

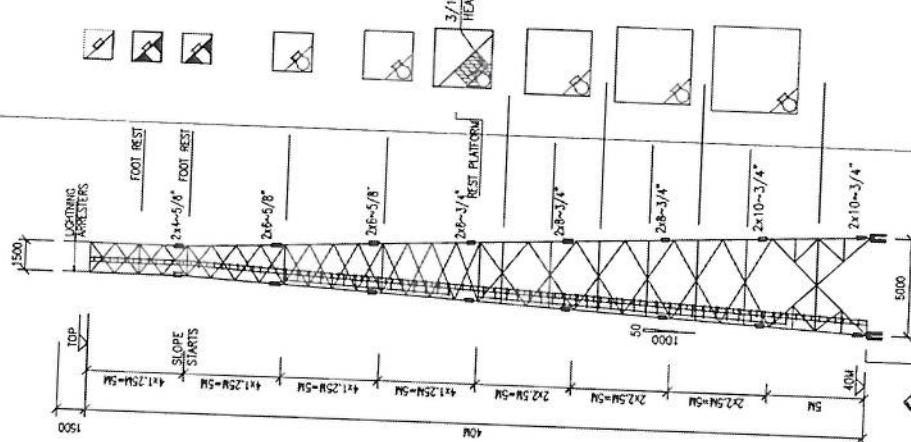


ELEVATION

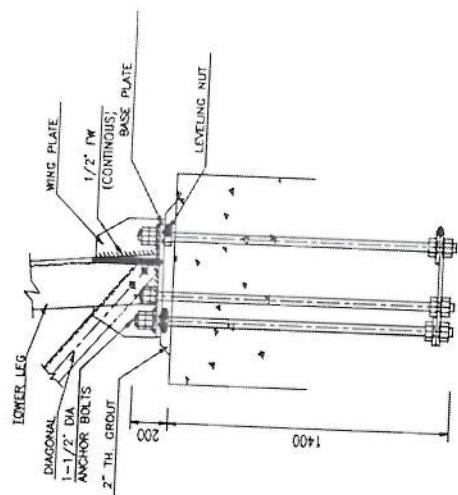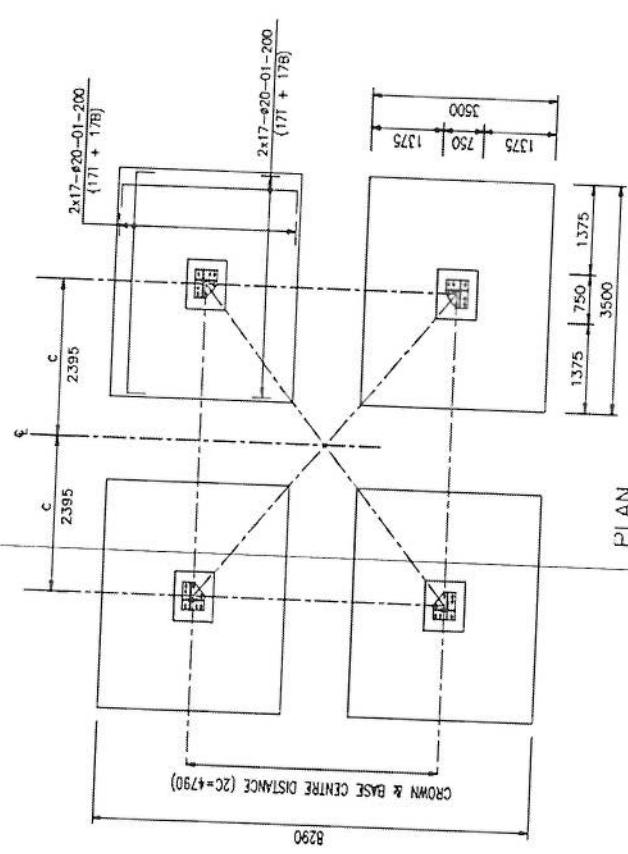

ANCHOR BOLT DETAILS

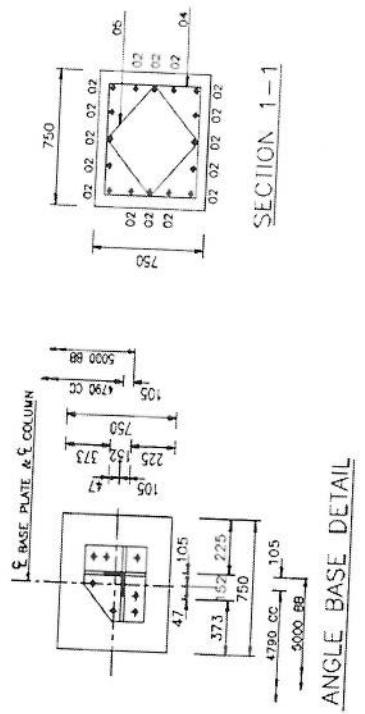

ANGLE BASE DETAIL

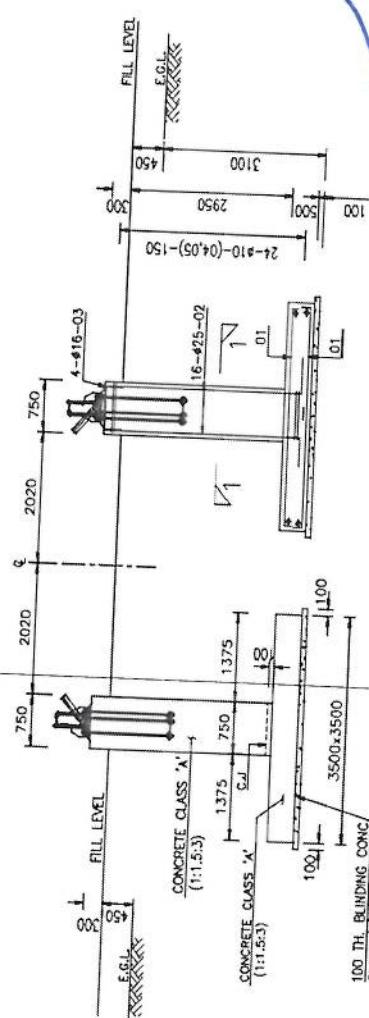


ELEVATION

MR	SIZE (MM)	NO	CUT LENGTH (MM)	BAR BENDING SCHEDULE	
				SHAPE	WEIGHT (KG)
01	■ 20	272	3550	§3	151
02	■ 25	64	3450	§3	2650
03	■ 16	16	1180	§3	950
04	■ 10	96	2600	§3	30
05	■ 10	96	1960	§3	154
					116
					3900


AMAN SOHAR

NOTES


1. FOR NOTES REFER FIG C 01.
2. ALL NEELES ARE 1/4" CONTINUOUS PK.

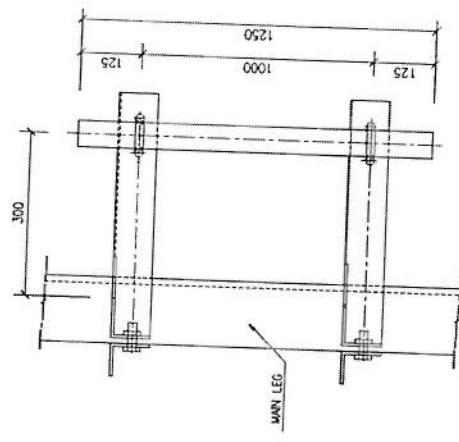

VIEW A

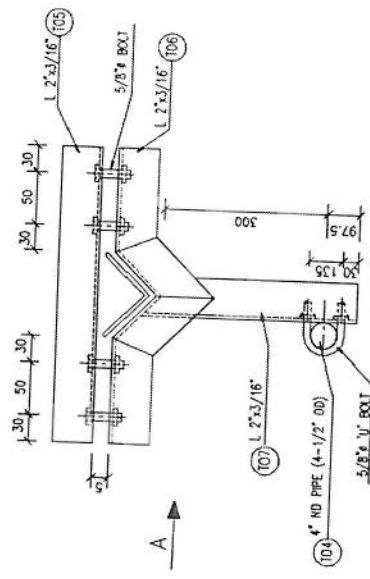

TYP M/W ANTENNA SUPPORT

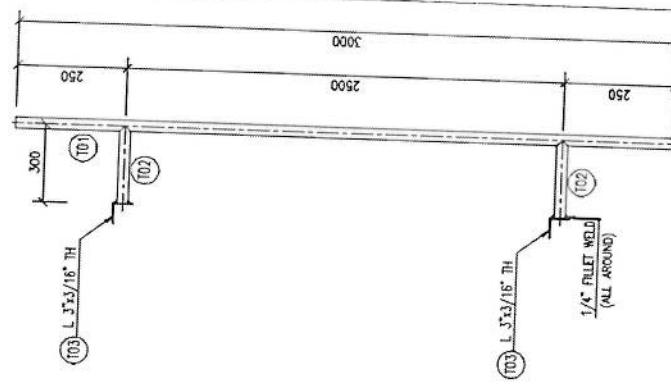

TYP GSM ANTENNA SUPPORT

PROJECT
40M GREEN FIELD TOWER IN AFGHANISTAN
(HFAVY DUTY-20 SQM)

TIME
TYPICAL ANTENNA SUPPORTS


SCALE AS SHOWN	DRAWN I.Z.	CHECKED A.YAZ	APPROVED I. Z.	DATE JUNE-2009	REVISION
----------------	------------	---------------	----------------	----------------	----------

NOTES

1. ALL FOUR LEGS AND STEEL LADDER OF THE TOWER SHALL BE INTERCONNECTED AND CONNECTED TO EARTH ELECTRODES WITH 5MM COPPER STRAND.
2. ALL MATERIALS TO BE OF APPROVED QUALITY.
3. OB LIGHTS AT TOP SHALL BE PLACED ALONG DIAGONALLY OPPOSITE DIRECTIONS.
4. PHOTOELECTRIC SWITCH SHALL BE FROZEN AD APPROVED LOCATION.

LEGEND

SYMBOL	DESCRIPTION
[square]	TESTING TERMINAL
[bell]	OBSTRUCTION LIGHT
[wavy line]	WIRE FOR LIGHTING POLE CABLE
[lightning bolt]	LIGHTNING PROTECTION
[circle with dot]	EARTHING LEAD
[rod/plate]	ROD/PLATE TYPE EARTH ELECTRODE

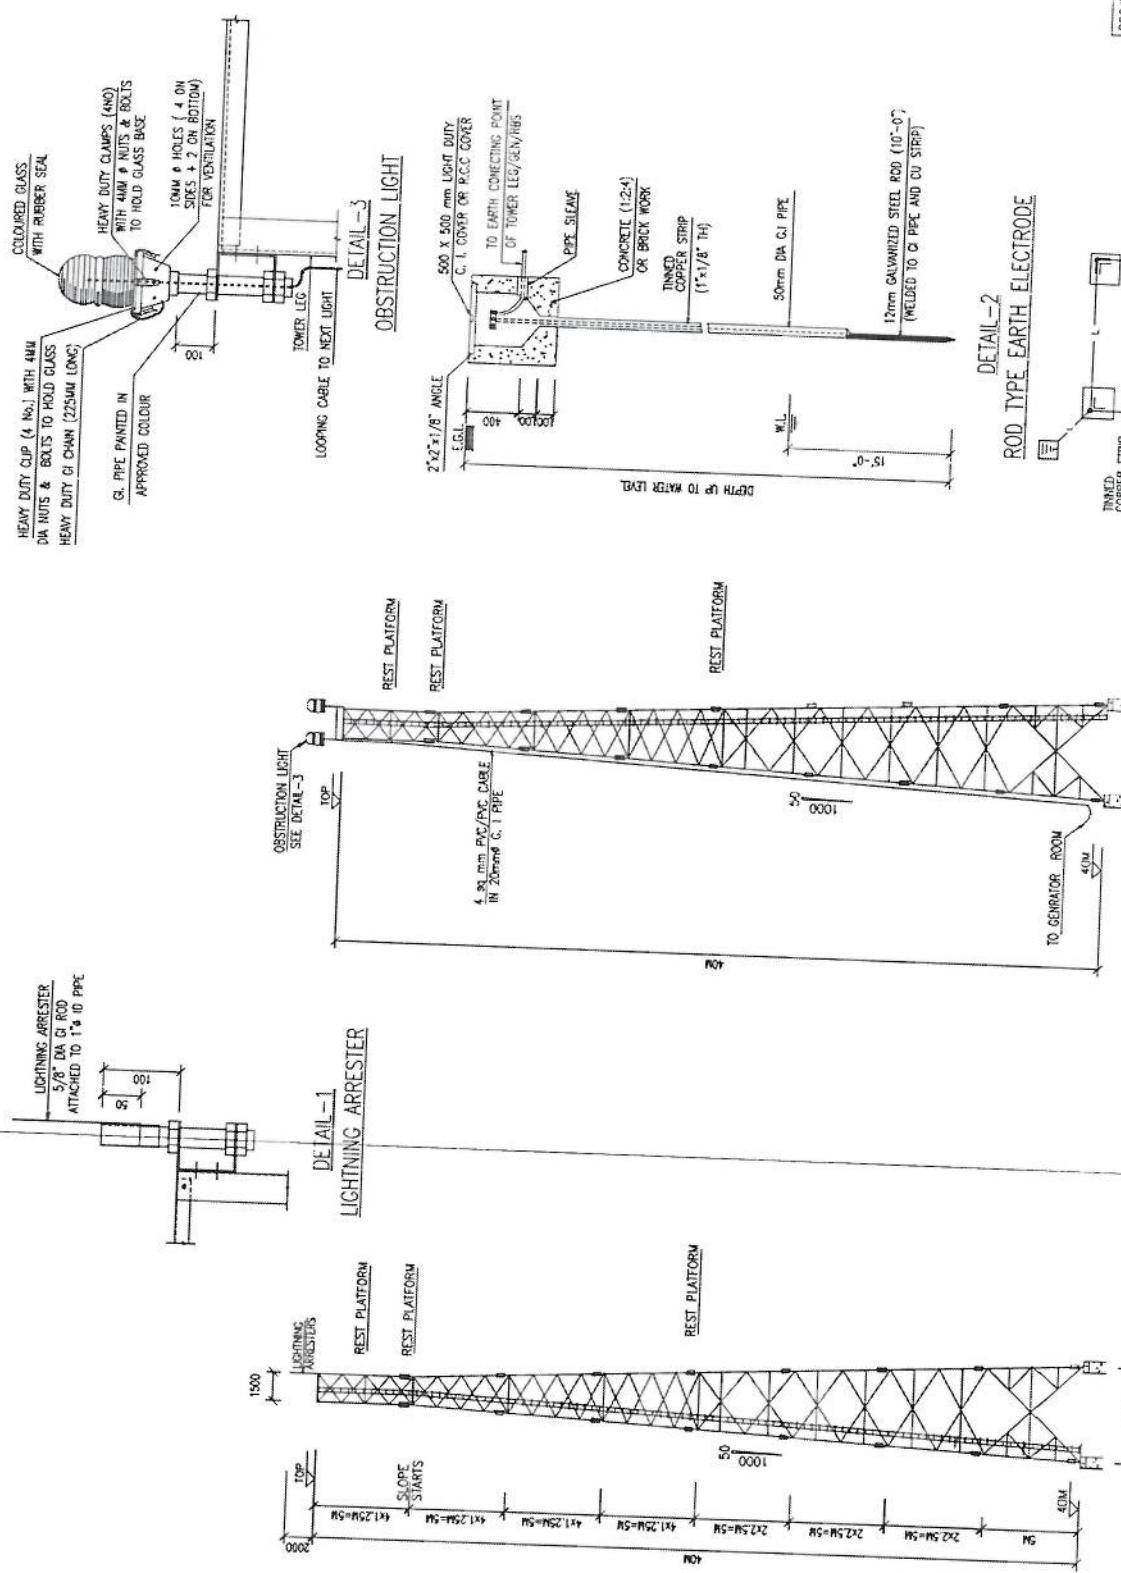

TOWER EARTHING DETAILS


TOWER ELECTRICAL DETAILS


EARTHING LAY-OUT PLAN



PROJECT
40M GREEN FIELD TOWER IN AFGHANISTAN
(HEAVY DUTY-20 SQM)

TITLE
ELECTRICAL AND EARTHING DETAILS

SCALE	DRAWN	DESIGNED	CHECKED	APPROVED	DATE
AS SHOWN ATTACHED	L2	AYTAZ	L2	JUNE 2009	REVISION

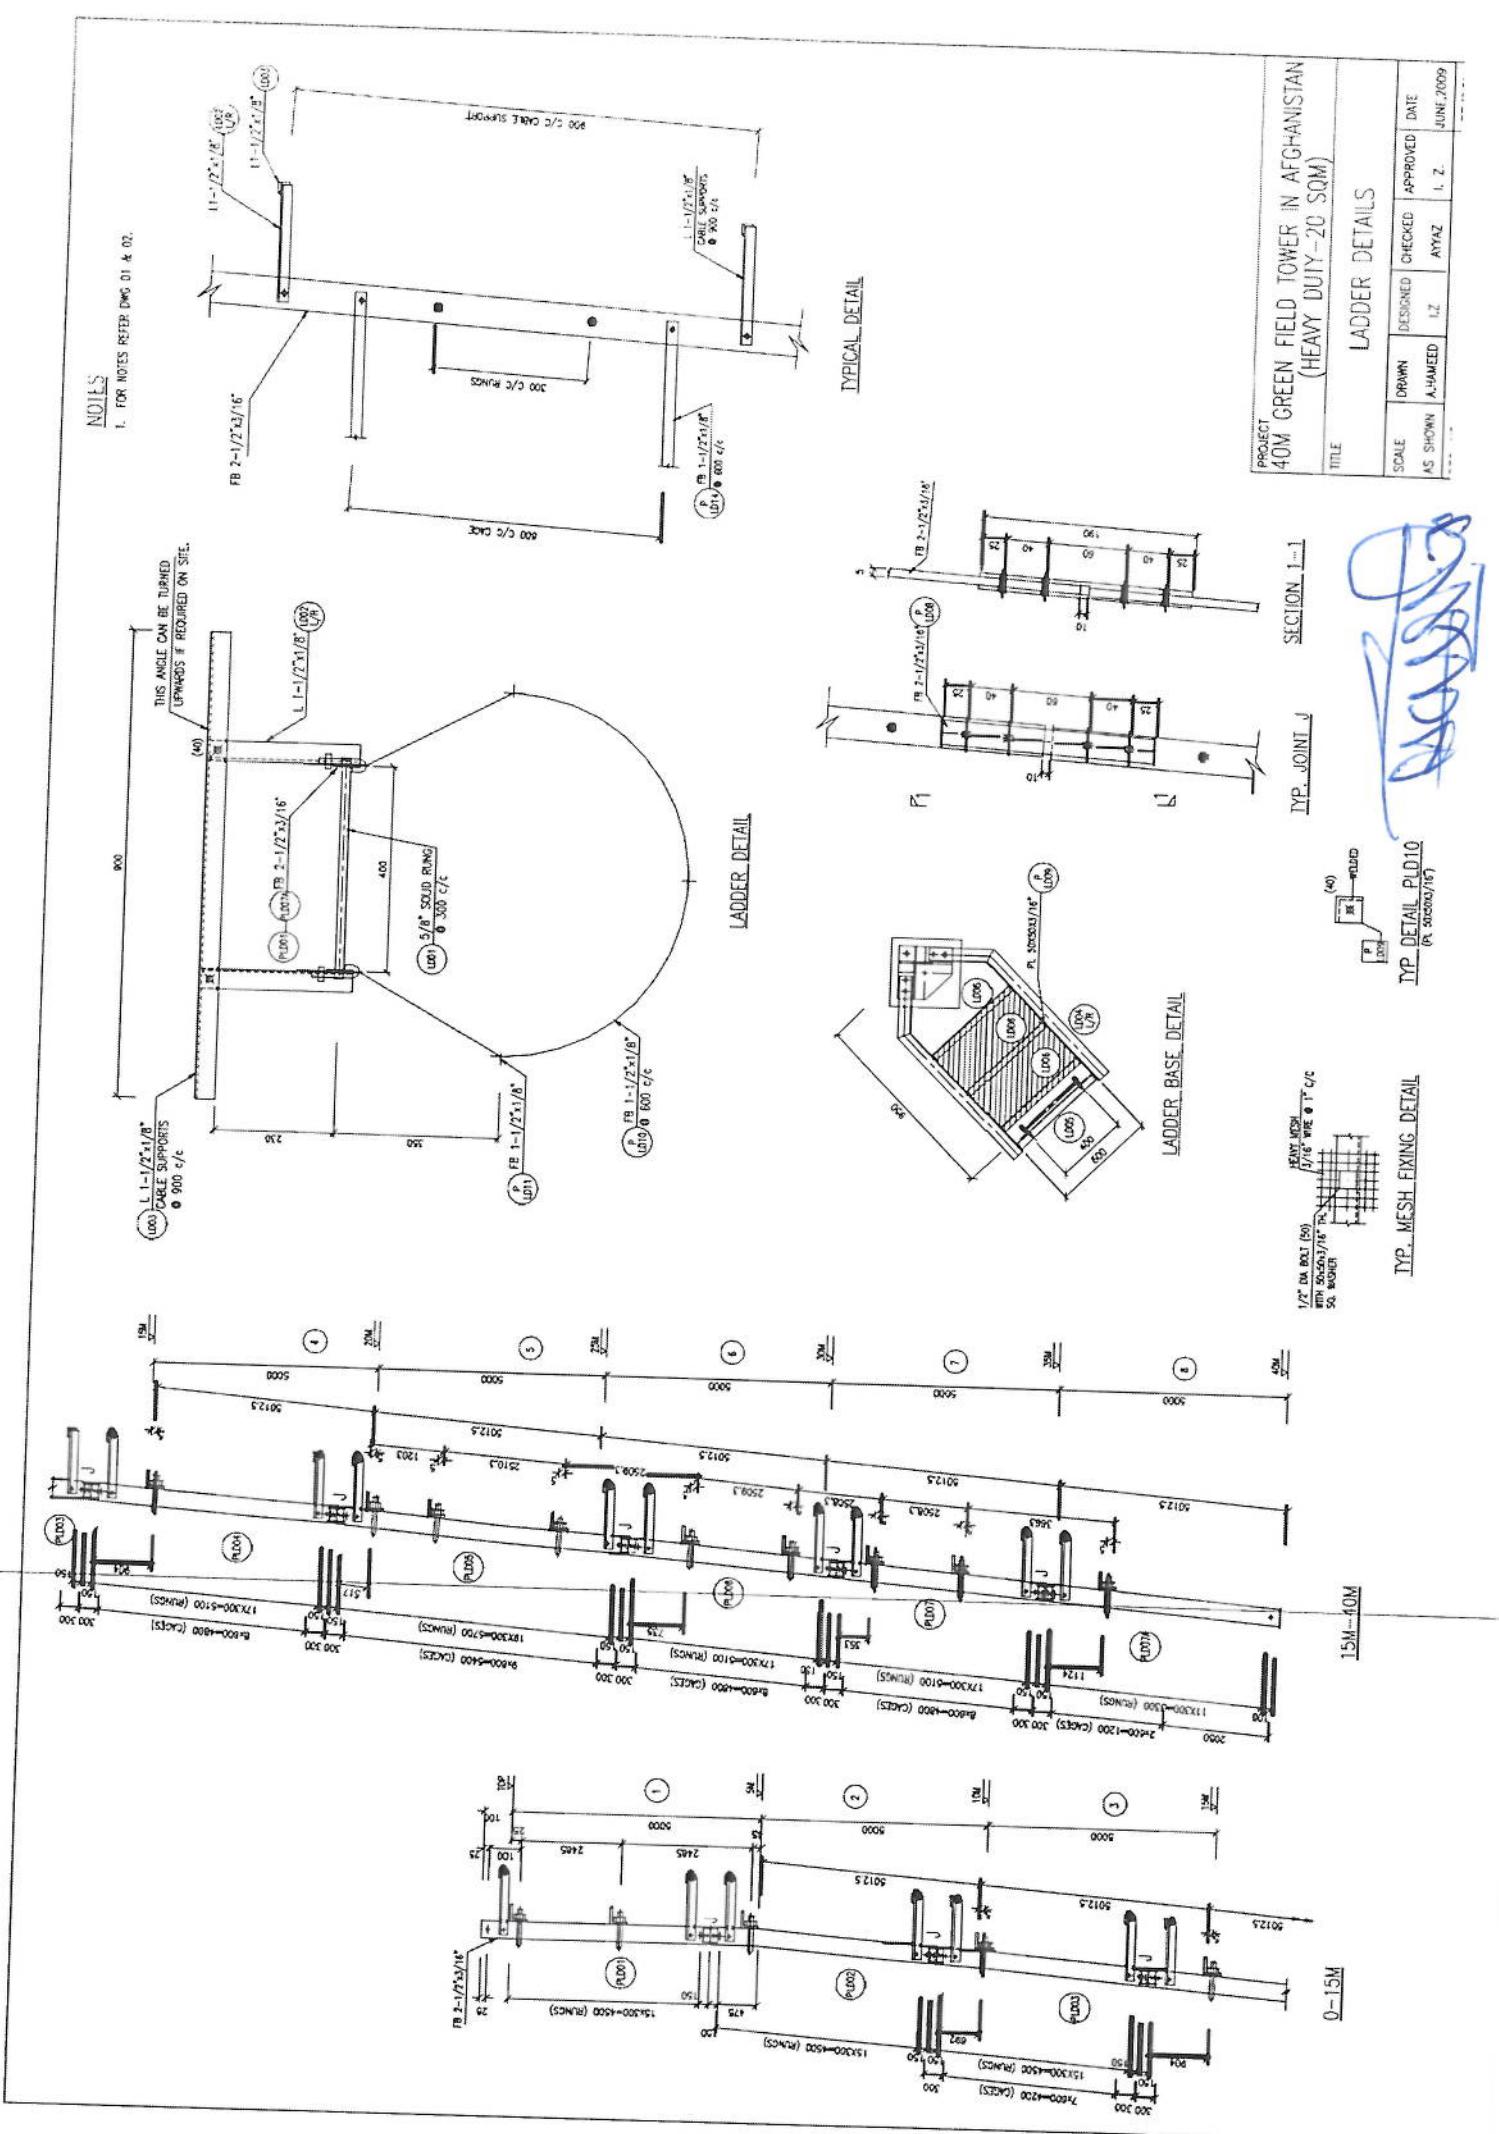

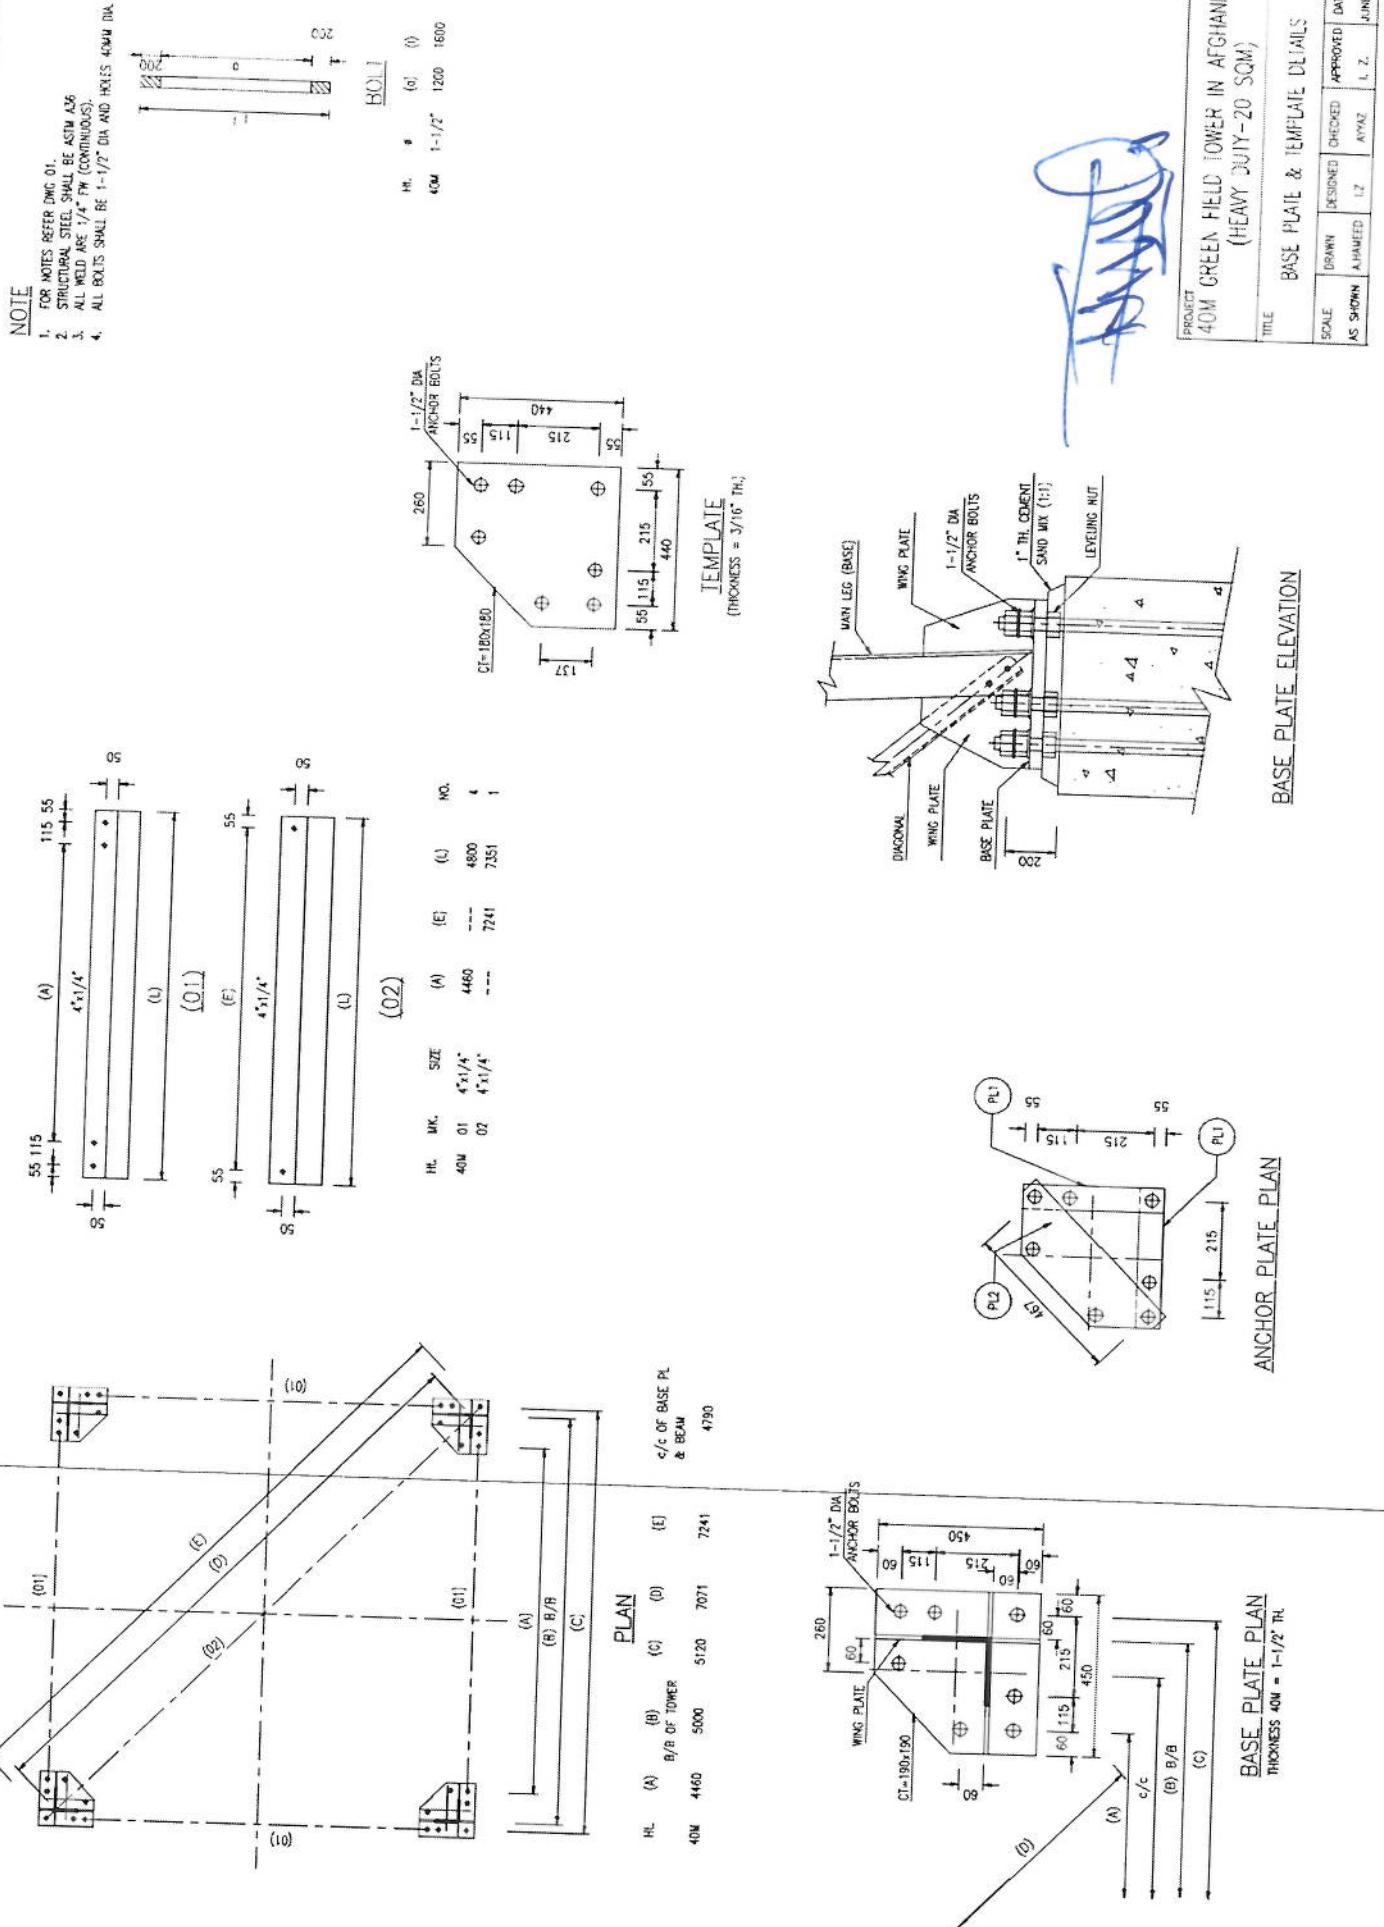

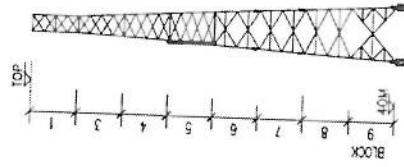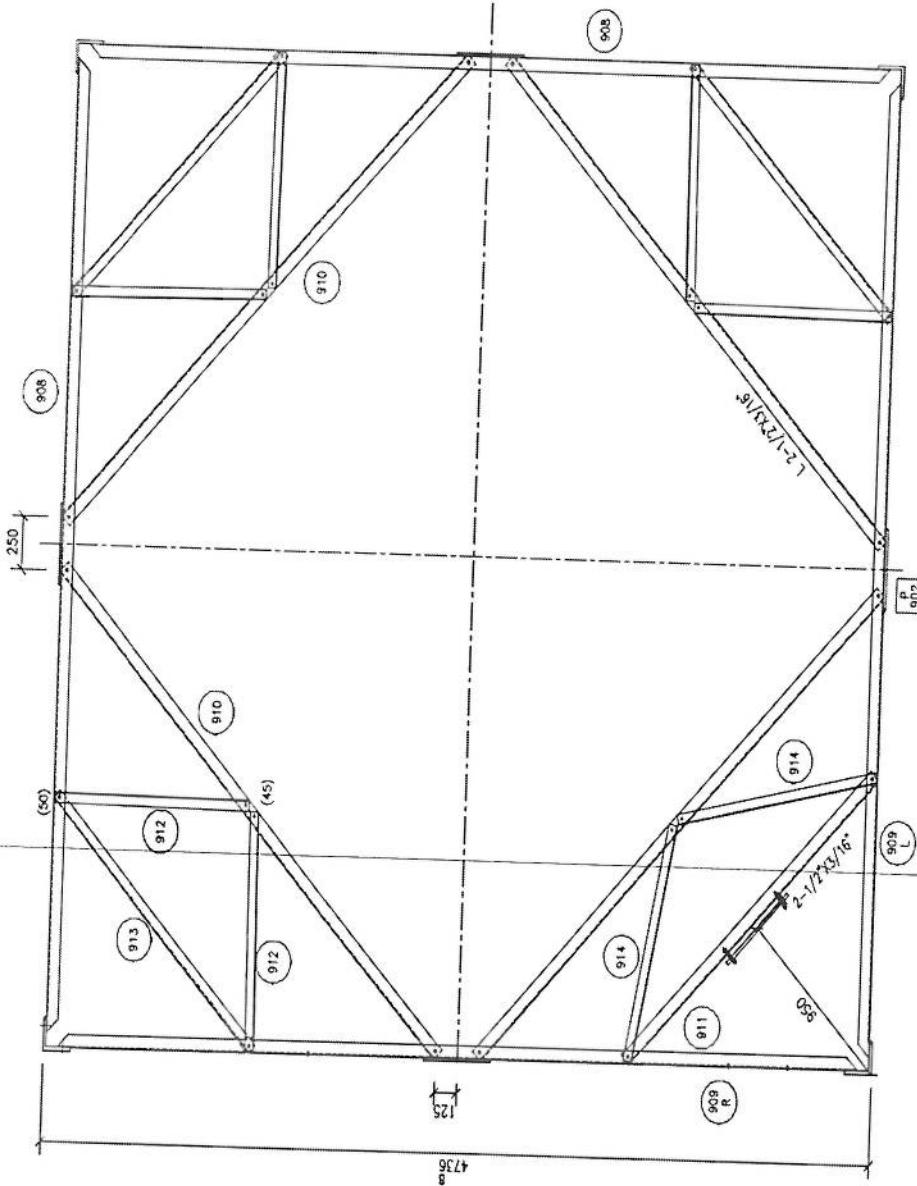

NOTES

1. FOR NOTES REFER DWG 01.
2. FOR ELEVATION REFER DWG 10.


MISCELLANEOUS

NOTES

1. FOR NOTES REFER DNG 01.
2. FOR SECTION REFER DNG 11.

PROJECT 40W GREEN FIELD TOWER IN AFGHANISTAN (HEAVY DUTY 20 SQM)					
TOWER DETAILS (BLOCK-9) (SH-1 OR 2)					
SCALE AS SHOWN	DRAWN A. HAMEED	DESIGNED I.Z.	CHECKED AYAZ	APPROVED I.Z.	DATE JUNE 2009


REVISION
DRC. NO.

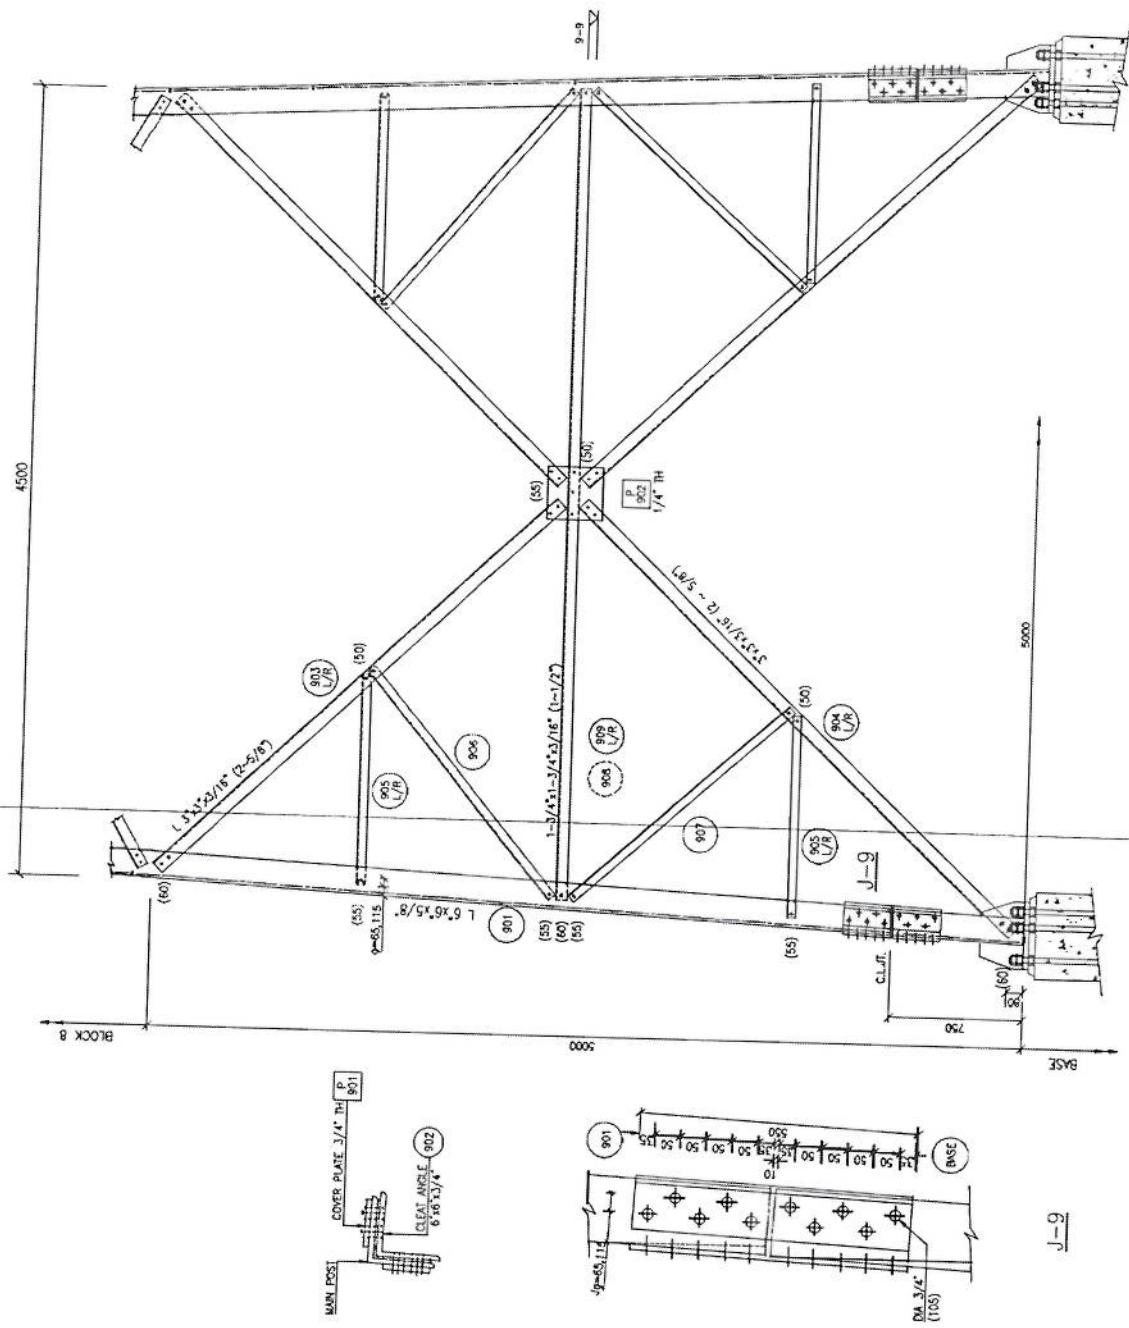

[Handwritten signature]

NOTES

1. FOR NOTES REFER DWG 01

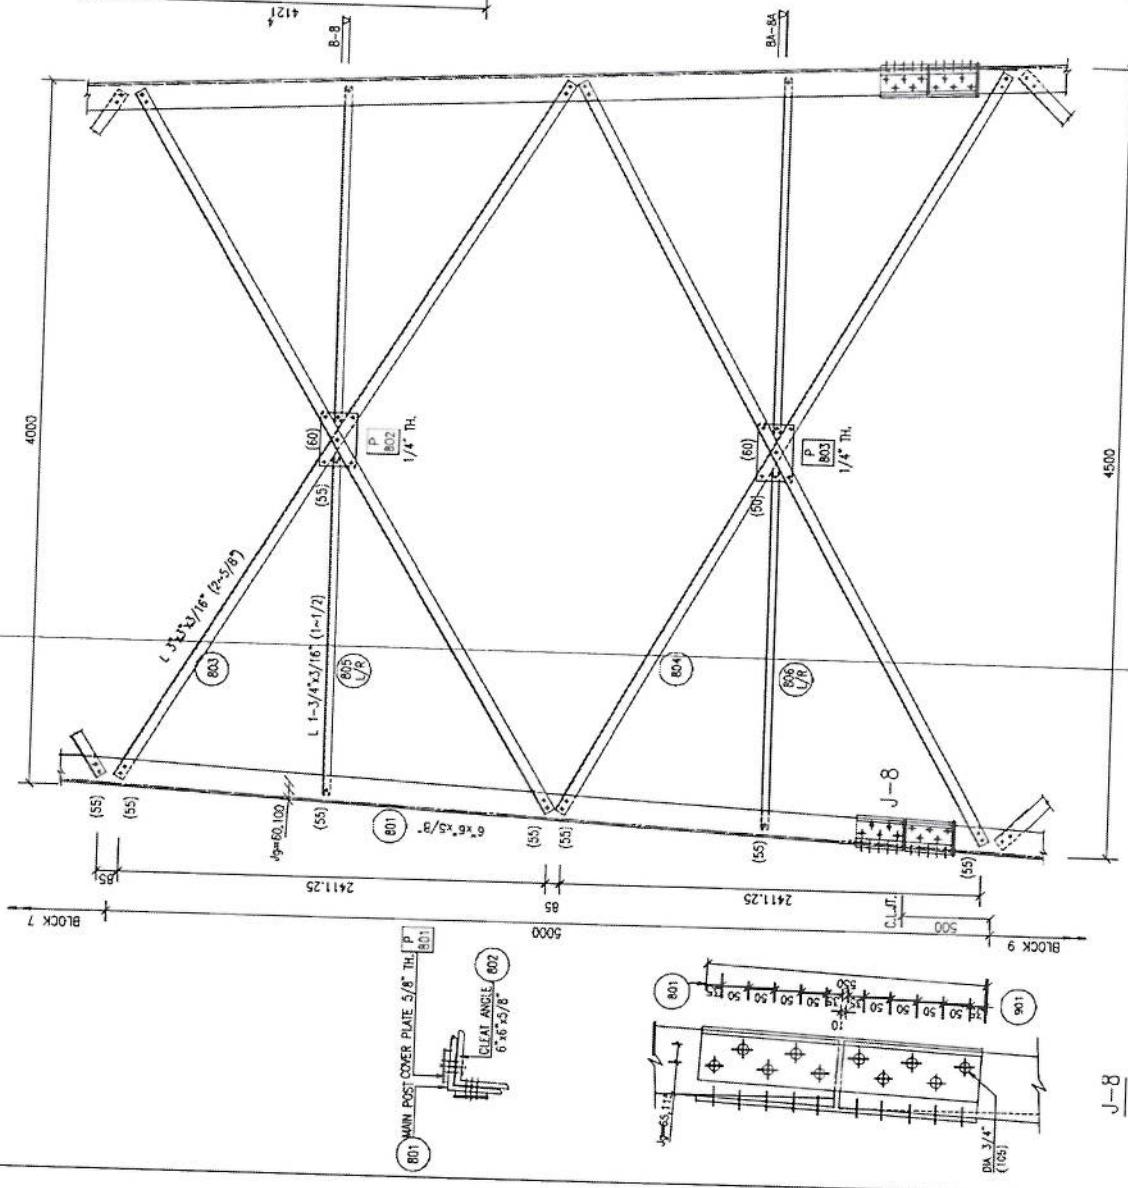

TOWER ELEVATION (BLOCK-8)



Faisal J

TOWER DETAILS (BLOCK-8)

PROJECT:
40W GREEN FIELD TOWER IN AFGHANISTAN
(HEAVY DUTY - 2C SWV)

SCALE	DEPANN	DESIGNED	CHECKED	APPROVED	DATE
AS SHOWN	A.HAMEED	I.Z.	AYAZ	I. Z.	JUNE 2009

DIRG. NO. REVISION

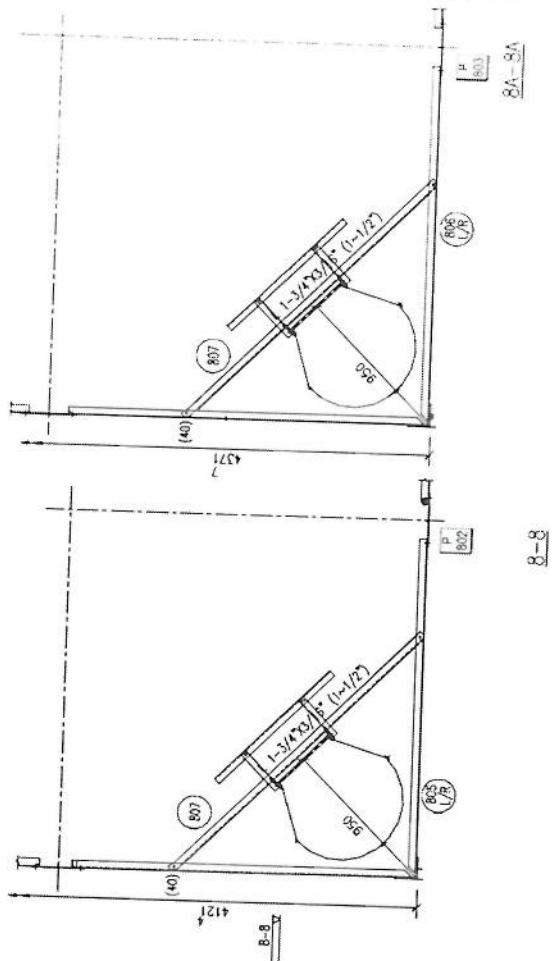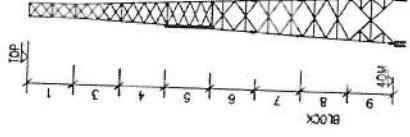

B-8

B-8




B-9

B-9

J-8

NOTES


1. FOR NOTES REFER DMC 01

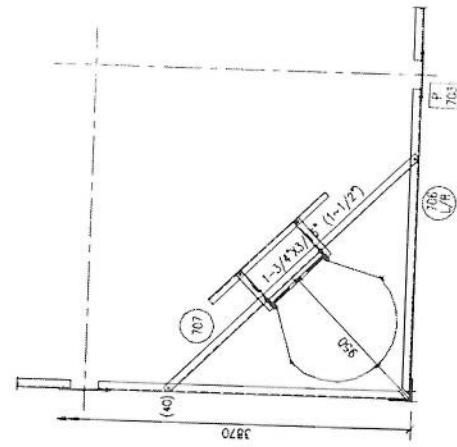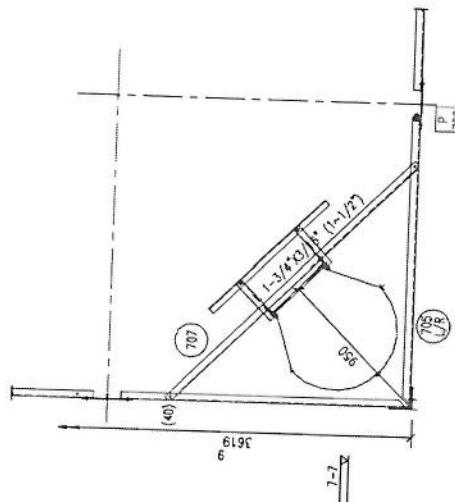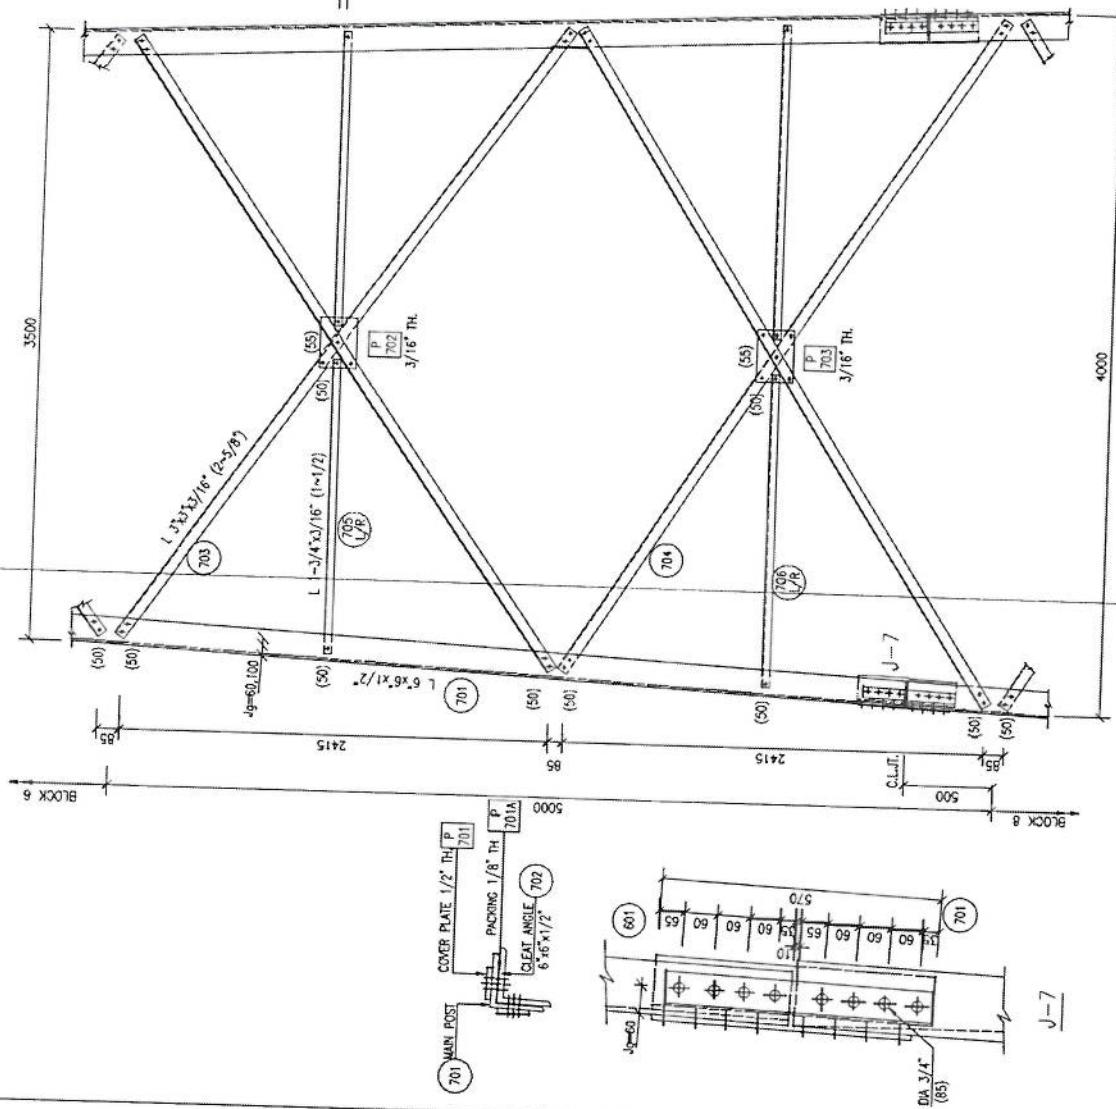

J-7A

J-7B

J-7C

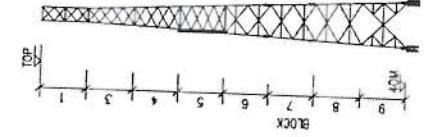

PROJECT
40M GREEN FIELD TOWER IN AFGHANISTAN
(HEAVY DUTY-20 SQW)

TITLE
TOWER DETAILS (BLOCK-7)

SCALE	DRAWN AS SHOWN	DESIGNED AS DRAWN	CHECKED	APPROVED	DATE
DRG. NO.	I.Z	AYAZ	I.Z.	JUNE 2009	REVISION

TOWER ELEVATION (BLOCK-7)

4000

4000

PROJECT
40M GREEN FIELD TOWER IN AFGHANISTAN
(HEAVY DUTY-20 SQW)

TITLE
TOWER DETAILS (BLOCK-7)

SCALE	DRAWN AS SHOWN	DESIGNED AS DRAWN	CHECKED	APPROVED	DATE
DRG. NO.	I.Z	AYAZ	I.Z.	JUNE 2009	REVISION


PROJECT
40M GREEN FIELD TOWER IN AFGHANISTAN
(HEAVY DUTY-20 SQW)

TITLE
TOWER DETAILS (BLOCK-7)


SCALE	DRAWN AS SHOWN	DESIGNED AS DRAWN	CHECKED	APPROVED	DATE
DRG. NO.	I.Z	AYAZ	I.Z.	JUNE 2009	REVISION

NOTES


1. FOR NOTES REFER DWG 01

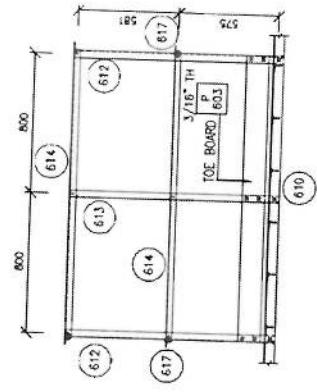


SECTION 1-1

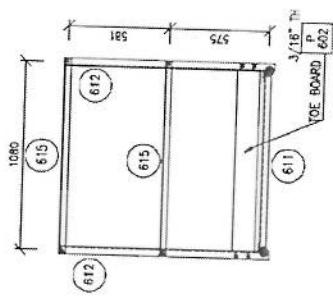



SECTION 2-2

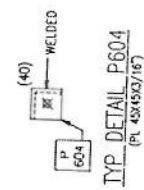

TYP. DETAIL P604
(PL 45X45X3/16)

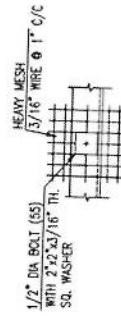

TYP. MESH FIXING

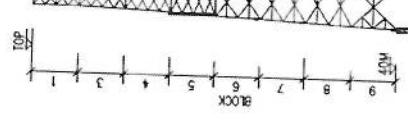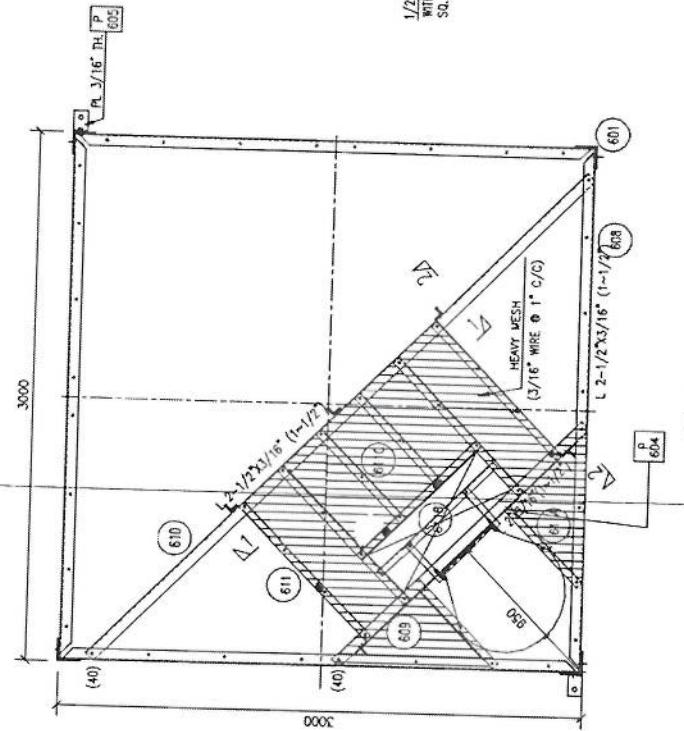

PROJECT
40M GREEN FIELD TOWER IN AFGHANISTAN
(HEAVY DUTY-20 SWV)

TITLE
TOWER DETAILS (BLOCK-6) (Sl. 2 Of 2)


SCALE AS SHOWN	DRAWN AS HANDED	DESIGNED	CHECKED	APPROVED	DATE
DRG. NO.		P	AHMAD	I.Z.	JUN 2009

REVISION

Khalid

NOTES

1. FOR NOTES REFER FIG. 01

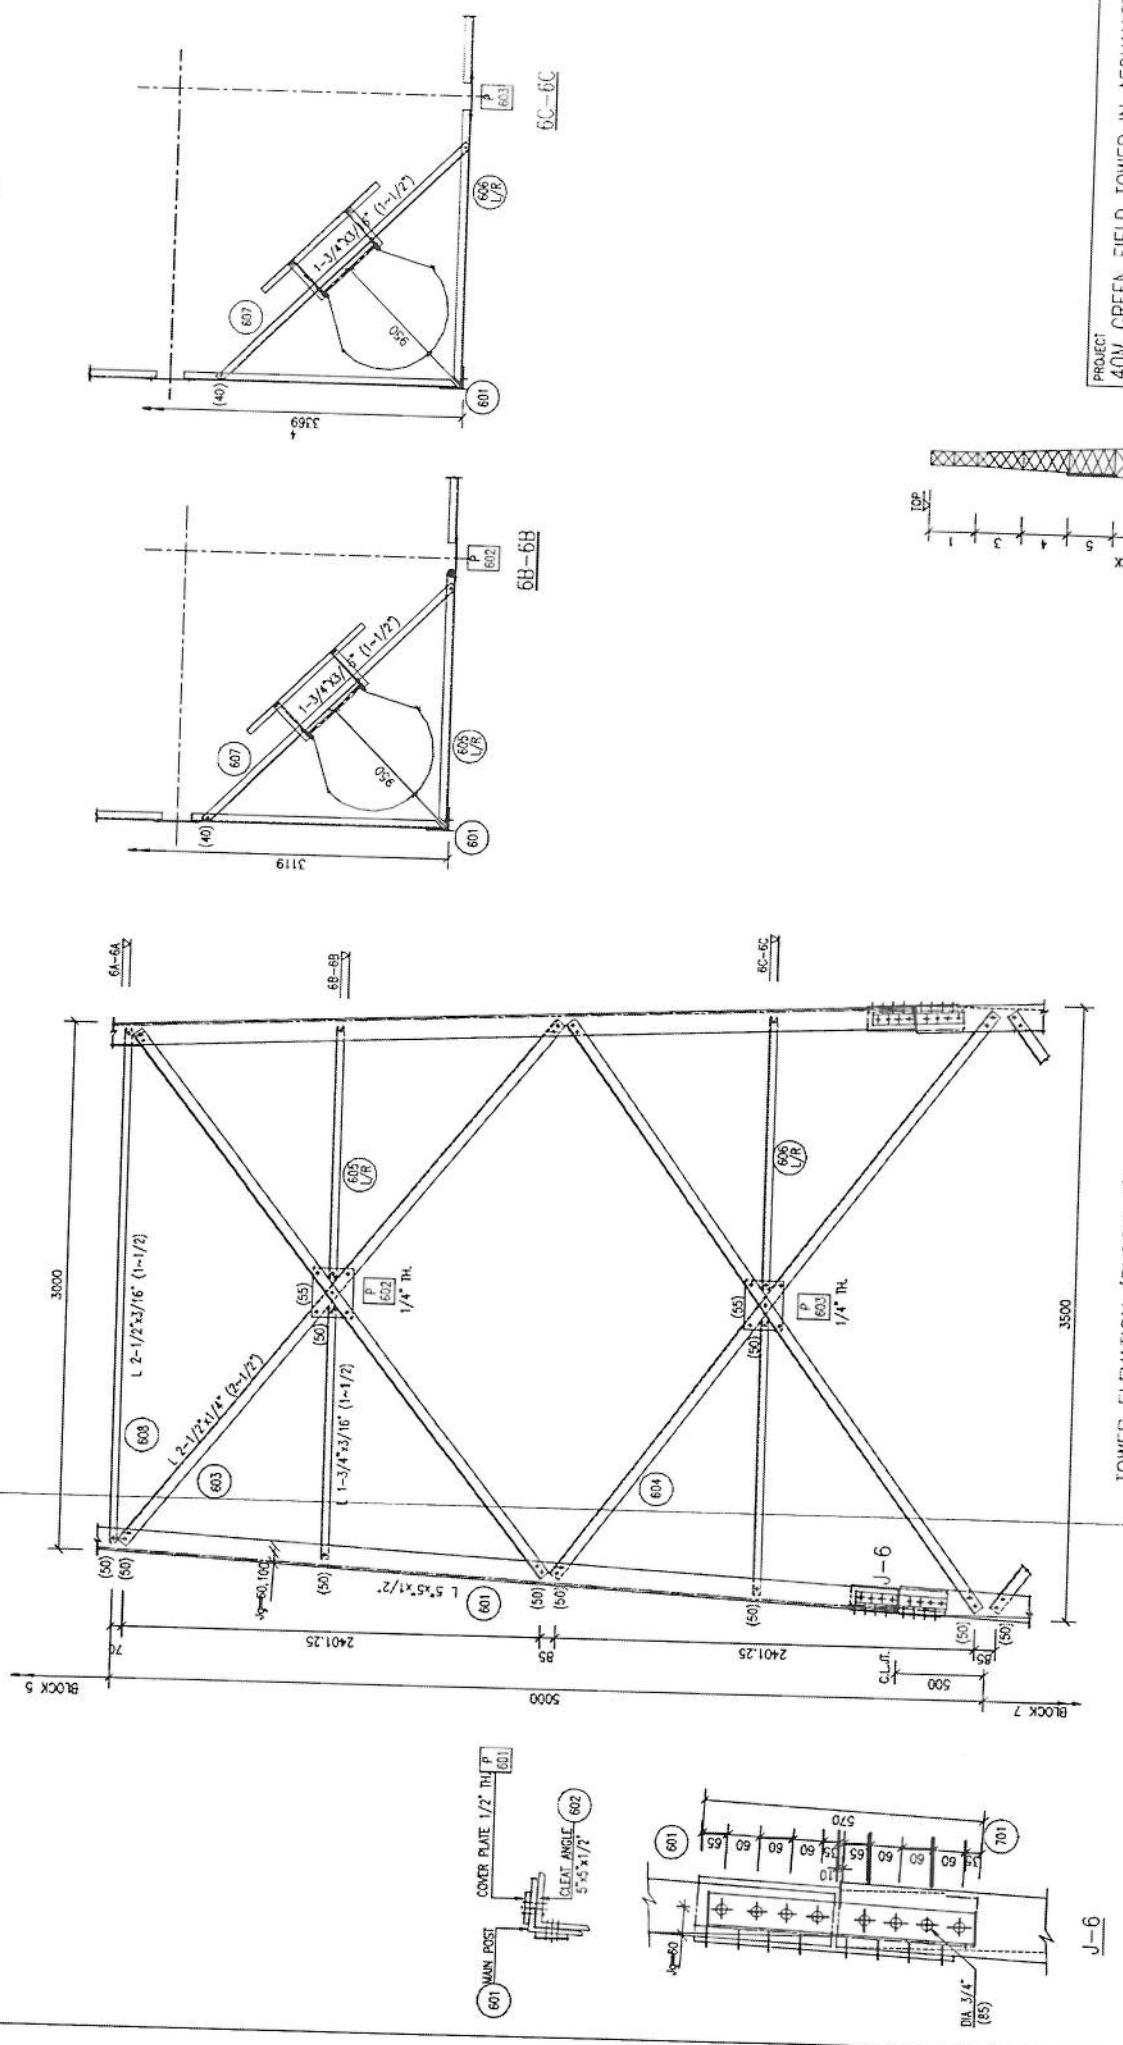

GSNI شماره ۲۳۲

موشیان
پسران

نامه ایجادیت : RF@BSS1

هزار

Total Budget / Item	Unit Cost (AFS)	Total Qty.	Height (m)	Width (m)	Length (m)	Unit Item	Description	No.:
Total Amount (AFS)								
10.808	0.8	0.7	19.3	m3	1		نحوه بسط: نیمکت کاری خاک و پلاک سازی با متر مربع	1
1.3	0.1	2.5	5.2	m3	1		نحوه بسط: نیمکت کاری خاک و پلاک سازی با متر مربع	2
0.544	0.1	1.7	3.2	m3	1		نحوه بسط: نیمکت کاری خاک و پلاک سازی با متر مربع	3
5.49	0.70	19.3	m2	1			نحوه بسط: نیمکت کاری سازه های سطحی	4
14.04	2.70	5.2	m2	1			نحوه بسط: نیمکت کاری سازه های سطحی	5
5.44	1.70	3.2	m2	1			نحوه بسط: نیمکت کاری سازه های سطحی	6
3.29	0.15	1.00	21.95	m3	1		نحوه بسط: نیمکت کاری سازه های سطحی	7

	2.50	0.44	2.50	5.00	m3	1	$f'_c=3000 \text{psi}$	نحویت مسیغ بار (RCC) باره طبیعی هشتہ فشرنگری تالکینه علیله نمیخویند: برای این استرس نسبت چگونه راه رفته است که علاوه بر میانه داری درک و حضن بینه است خاصه شود و همچنانکه میانه داری که رکاب باشد: میانه داری را که درک داری نیز آن بدانیم و اینکه درک میانه داری را که درک داری نشوند، میانه داری را که درک داری نیز آن بدانیم و اینکه درک میانه داری را که درک داری نشوند، میانه داری را که درک داری نیز آن بدانیم و اینکه درک میانه داری را که درک داری نشوند.
	0.90	0.20	1.50	3.00	m3	1	$f'_c=3000 \text{psi} (211 \text{kg/cm}^2)$	BTS: باره طبیعی هشتہ بازاری: BTS: باره طبیعی هشتہ برای این استرس نسبت چگونه راه رفته است که علاوه بر میانه داری درک و حضن بینه است خاصه شود و همچنانکه میانه داری که رکاب باشد: میانه داری را که درک داری نیز آن بدانیم و اینکه درک میانه داری را که درک داری نشوند، میانه داری را که درک داری نیز آن بدانیم و اینکه درک میانه داری را که درک داری نشوند.
					lum	1		ساختمانی: تجهیزات: لایه هایی را که درک و حضن بینه را دارند: میانه داری که رکاب باشد: میانه داری را که درک داری نیز آن بدانیم و اینکه درک میانه داری را که درک داری نشوند: میانه داری را که درک داری نیز آن بدانیم و اینکه درک میانه داری را که درک داری نشوند.
								ساختمانی: تجهیزات: لایه هایی را که درک و حضن بینه را دارند: میانه داری که رکاب باشد: میانه داری را که درک داری نیز آن بدانیم و اینکه درک میانه داری را که درک داری نشوند: میانه داری را که درک داری نیز آن بدانیم و اینکه درک میانه داری را که درک داری نشوند.
				47.97	1.00	47.97	m2	لایه هایی را که درک و حضن بینه را دارند: میانه داری که رکاب باشد: میانه داری را که درک داری نیز آن بدانیم و اینکه درک میانه داری را که درک داری نشوند: میانه داری را که درک داری نیز آن بدانیم و اینکه درک میانه داری را که درک داری نشوند.
				53.72	1.00	1.00	m2	لایه هایی را که درک و حضن بینه را دارند: میانه داری که رکاب باشد: میانه داری را که درک داری نیز آن بدانیم و اینکه درک میانه داری را که درک داری نشوند: میانه داری را که درک داری نیز آن بدانیم و اینکه درک میانه داری را که درک داری نشوند.
				11.25	1.00	11.25	m2	لایه هایی را که درک و حضن بینه را دارند: میانه داری که رکاب باشد: میانه داری را که درک داری نیز آن بدانیم و اینکه درک میانه داری را که درک داری نشوند: میانه داری را که درک داری نیز آن بدانیم و اینکه درک میانه داری را که درک داری نشوند.
				9.20	1.00	9.20	m2	لایه هایی را که درک و حضن بینه را دارند: میانه داری که رکاب باشد: میانه داری را که درک داری نیز آن بدانیم و اینکه درک میانه داری را که درک داری نشوند: میانه داری را که درک داری نیز آن بدانیم و اینکه درک میانه داری را که درک داری نشوند.
				4.05	1.00	4.05	m2	لایه هایی را که درک و حضن بینه را دارند: میانه داری که رکاب باشد: میانه داری را که درک داری نیز آن بدانیم و اینکه درک میانه داری را که درک داری نشوند: میانه داری را که درک داری نیز آن بدانیم و اینکه درک میانه داری را که درک داری نشوند.

امیر کاظمی

