



امارت اسلامی افغانستان
هیئت رهبری شرکت های امارتی



د افغانستان اسلامی امارت
د امارتی شرکتونو رهبری پل او



Islamic Emirate of Afghanistan Afghan Telecom Corporation

د افغان تیلي کام مخابراتي امارتی شرکت لوی ریاست
د مالی او اداری معاونیت
د تدارکات او ریاست
د پروژه رو دلو آمریت
د اجناسو او خدماتو پی رو دلو مدیریت

(موضوع: اعمار احاطه سایت بکیون BAD512 واقع ولسوالی ارگو ولايت بدخشان)



{112}

شماره درخواست نرخدهی:

{1446/2/15 }

تاریخ صدور درخواست نرخدهی به قمری:

{1403/5/ 29}

تاریخ صدور درخواست نرخدهی به شمسی:

جنس فوق ضرورت : معاونیت عملیاتی بیسیم (آمریت RF&BSS

تاریخ ترتیب استعلام: (1446 / 2 / 15)

- (1) اداره {نام اداره تدارکاتی را درج کنید} تخصیص بودجه لازم برای تدارک اجنبى/ خدمات غیر مشورتی مندرج این درخواست را دارد.
 - (2) آفر سربته شما الى {تاریخ و وقت را درج کنید} یا قبل از آن به دفتر {مدیریت خریداری امریت تهیه و تدارکات شرکت افغان تیلیکام } تسليم داده شود.
 - (3) آفر ها ئیکه بعد از میعاد تسليمی ارائه گردد، بدون اینکه بازشود مسترد می گردد. پاکت حاوی آفر باید به صورت واضح عبارت نرخ برای {نام اجنبى/ خدمات غیر مشورتی را درج کنید} نشانی شده باشد.
 - (4) آفر ارائه شده در آفرها باید الى مدت (30) روز تقویمی سر از تاریخ ختم میعاد تسليمی آفرها اعتبار داشته باشد.
 - (5) در صورت تغیر در مقدار نیازمندی، اداره می تواند مقدار نیازمندی تقاضا شده را الى (25) فيصد زیاد و یا کم نماید، مشروط به اینکه قیمت مجموعی آن از حدود صلاحیت پولی برای درخواست نرخ گیری تجاوز ننماید.
 - (6) ترجیح داخلی مطابق حکم چهارم طرز العمل تدارکات قابل اجرا است. {مورود ترجیح داخلی و فيصدی آنرا درج نمائید}.
 - (7) آفر گشائی در محضر عام حتمی نبوده و فرمایش دهنده مکلف به قبول نازلترين نرخ نمی باشد. در صورت رد هر یک یا تمام آفرها فرمایش دهنده کدام مسؤولیت در قبال داوطلب تهیه/ارائه کننده ندارد.
 - (8) آفر دهنده اسناد ذیل را با آفر خویش ضمیمه می نماید:
 - 1 جواز تجاری/ فعالیت/کار قابل اعتبار؛
 - 2 نمبر تشخیصیه مالیه؛
 - 3 اجازه نامه تولید کننده (در صورت لزوم).
 - 4
 - (9) سنده نرخ گیری تکمیل و توسط شخص با صلاحیت یا نماینده تهیه/ ارائه کننده در هر صفحه مهر امضاء شده باشد.
- نام کارمند صادر کننده درخواست نرخ گیری:

امضاء هیئت

امضاء هیئت

امضاء هیئت

جدول اقلام و قيمت ها

شماره	اسم و تشریح با مشخصات تخنیکی اقلام	واحد	مقدار	قيمت فى واحد به افغانی	قيمت مجموعی به افغانی
1	اعمار احاطه سایت BAD512 ولايت بدخسان منطقه تپه پتوان ارگو همراه با گاردروم و تشناب مطابق مشخصات ضميمه کوردينات سایت مذكور: 37.10371 - 70.42679	PCS	1		
2	اعمار يك سلب جنراتور و اطاق در سایت BAD512 مطابق مشخصات ضميمه	PCS	1		
3	اعمار يك سلب بطرى بانک bTS همراه با سايييان ان در سایت BAD512 مطابق مشخصات ضميمه	PCS	1		
4	اعمار فاونديشن سولر سيستم در سایت BAD512 مطابق مشخصات ضميمه	PCS	1		
5	نصب تاور 40 متره گرينفيلا همراه با انكربولت فاونديشن مطابق مشخصات ضميمه	PCS	1		
6	تهيه تاور 40 متره گرينفيلا مطابق مشخصات ضميمه	PCS	1		

نوت: بازدید از ساحه لازمی مبياشد.

- معياد برای ساختمان سایت از تاریخ عقد قرارداد 35 الی 42 روز.
- اخذ تابيدی کوردينات برای ساختمان از شعبه نيازاند (تخنيکي بيسيم).
- اخذ 10٪ پول بخاطر تامينات از قيمت مجموعی برای 6 ماه بعد از تسليمي سایت.
- قيمت در بل احجام کاري لازمي مبياشد.
- به هر تدارکاتي پرسوسه گي چي یو شركت د ارونده نرخ اختياري استعلام مطابق د اجنباس، خدمات او ساخته اماني چارو د تهيه او ترسره کولو لپاره گتونکي وبل شى او قيمت بي له (100000) سل زره افغانوي خونه لور وي مخکي له دی چي د بزنده گي اطلاعه تراسه کري باید له مجموعی قيمت خخه 10٪ لس فيصده د تضمین به دول د افغان تپلي کام مخباراتي امارتی شركت بانک حساب ته جمع او اصلی اویز بي د مالي محترم رياست له تصدیق خخه وروسته د تهيه او تدارکاتو رياست پېرودلو آمریت ته تسليم کري.
- که چيرته کوم گتونکي شركت دلس فيصده تضمین له ورکولو خخه انکار وکري شركت به بی د افغان تپلي کام مخباراتي امارتی شركت به تورليست کي ثبت کيردي او د یوكال لپاره به د افغان تپلي کام مخباراتي امارتی شركت دخوش خريد له لاری به تدارکاتي پرسوسکي گيون نه شی کولادي.
- که چيرته د گتونکي شركت لخوا غوښتل شوي اجنباس/خدمات به وخت سره تهيه او امده نه شی يعني شركت ونه توانيږي چي اجنباس/خدمات/ساخته اماني چاری تهيه او ترسره کري دنه تهيه کولو په صورت کي به د شركت تضمین ډیوكال په پار افغان تپلي کام مخباراتي امارتی شركت سره پاتي وي او شركت به بی په تورليست کي شاملۍږي ډیوكال وروسته به بې بېرته تضمین شركت نه سپارل کېږي.
- پورته ذكرشوي پريکري د شاروالى جواز لرونکو لپاره د تطبق ورنه دی.

مجموع قيمت به ارقام بشمول ماليات : عدد

مجموع قيمت به حروف بشمول ماليات:

مجموع مبلغ ماليات به ارقام و حروف:

مجموع قيمت به ارقام بدون ماليات: عدد (قابل پرداخت)

مجموع قيمت به حروف بدون ماليات (قابل پرداخت)

مدت ضمانت (ورانتى / گرنتى) بعد از تاريخ اكمال:

مشخصات ضم پيشنهاد مى باشد:

مشخصات	اقلام	شماره
	آدرس مشخص شرکت: ایمیل آدرس شرکت:	
مهر تهیه/ارائه کننده	اسم تهیه/ارائه کننده: اسم شخص یا نماینده با صلاحیت تهیه/ارائه کننده: امضای شخص یا نماینده تهیه/ارائه کننده: تاریخ: شماره تلفون حتمی:	

پادداشت: فرمایش گیرنده کاپی رهنمود، ساخت و مدل، بروشور و یا فهرست تجهیزات یا خدماتی را که اكمال می نماید. معلومات فوق جهت ارزیابی مؤثر آفرها استفاده می گردد.

شرایط تدارک و پرداخت

شرایط ذیل صرف با موافقه تحریری فرمایش دهنده قابل تغییر می باشد.

- (1) تهیه کننده مکلف به پرداخت تأمینات و تضمینات می باشد ، تأمینات از سر جمع پول 5 الی 15 فیصد اخذ میگردد و بعد از تکمیل و رانتی به اکانت شرکت انتقال میگردد.
- (2) بعد از اكمال خدمات غیر مشورتی/ تهیه اجنبی، تهیه/ارائه کننده باید نسخه اصلی و (2) کاپی بل (Invoice) را به فرمایش دهنده تسليم نماید؛
- (3) پرداخت توسط فرمایش دهنده، طی مدت (30) روز کاری در مقابل مقدار واقعی اجنبی/خدمات غیر مشورتی تهیه شده صورت می گیرد.
- (4) فرمایش دهنده میتواند در حالات ذیل با ارسال اطلاعیه کتبی به تهیه/ارائه کننده، امر خریداری را کاملاً یا قسماً فسخ نماید:
 - 1- تهیه/ارائه کننده موفق به تحويل بخش یا تمام اجنبی درظرف مدت معینه در امر خریداری نشود؛
 - 2- تهیه /ارائه کننده موفق به اجرای مکلفیت های دیگر تحت امر خریداری نشود.
 - 3- هرگاه در اجنبی اکمال شده یا خدمات ارائه شده نواقص و یا کاستی ها مشاهده گردد، تهیه/ارائه کننده مکلف به رفع نواقص و کاستی ها در مدت (3) روز کاری بعد از دریافت اطلاعیه در مورد می باشد، در غیر آن فرمایش دهنده می تواند امر خریداری را فسخ نماید.
 - 4- هرگاه تهیه/ارائه کننده، در جریان داوطلبی و یا حین اجرای وظایف محوله تحت امر خریداری اقدام به فساد و تقلب نموده باشد.
- (5) هرگاه در درخواست نرخ گیری میعاد ضمانت (وارتی/ گرنتی) تصریح گردیده باشد، تهیه/ارائه کننده مکلف به تعویض در طول مدت معینه می باشد.

اصلاح اشتباهات محاسبوي**(1) اشتباهات محاسبوي طور ذيل تصحیح می گردد:**

- 1- درصورت تفاوت ميان مبلغ به ارقام و حروف، مبلغ به حروف قابل اعتبار می باشد؛
- 2- درصورتیکه تفاوت ميان قیمت فی واحد و قیمت مجموعی وجود داشته باشد، قیمت فی واحد برای ارزیابی قیمت ها و ترتیب امر خریداری قابل اعتبار می باشد؛
- 3- درصورت موجودیت تفاوت ميان نرخ فی واحد و قیمت مجموعی (حاصل ضرب مقدار در نرخ فی واحد)، نرخ فی واحد قابل اعتبار می باشد، هرگاه از نظر فرمایش دهنده اشتباه در نقاط اعشاری در قیمت فی واحد برجسته باشد، در این صورت قیمت مجموعی اقلام طوریکه نرخ داده شده است قابل اعتبار بوده و قیمت فی واحد باید اصلاح شود.
- 4- فرمایش دهنده مطابق مندرجات فوق اشتباهات محاسبوي را اصلاح و بعد از اخذ موافقه کتبی داوطلب در قیمت مجموعی آفر محاسبه می نماید.
- 5- داوطلب مکلف به پذیرش اشتباهات محاسبوي در آفر خویش می باشد. در صورت عدم پذیرش اشتباهات محاسبوي توسيط داوطلب، آفر وی رد می گردد.



GSM سایت های پروژه: مخصوصیت: بیل مقادیر تاریخ:								
Total Budget / Item		RF & BSS : دیپارتمنت: NO.						
Amount (AFS)	Amount (USD)	Total Qty.	Height (m)	Width (m)	Length (m)	Unit	Item	Description
								هموارکاری و املاه سازی ساحه برای کار ساختمانی:
256		16	16	16	m2	1		کاری ساخه از وجود اضافی وغیره ، خاک و ساختهای توسعه شده و غیره ضایعات ساختهای باید به محل اقبال تبيين شده از غلزار کار ساختمانی
32.032	0.8	0.7	57.2	m3	1			کندنکاری تهاب نیوارهای احاطی:
10.808	0.8	0.7	19.3	m3	1			کندنکاری تهاب ها را عایق زایده 90 درجه الزامی بوده و برای جلوگیری از زیرینش خاک و خاشک در داخل تهاب ها کندنکاری شده باید به فاصله دورتر جایجا شود.
1.3	0.1	2.5	5.2	m3	1			کندنکاری تهاب ها را عایق زایده 90 درجه الزامی بوده و برای جلوگیری از زیرینش خاک و خاشک در داخل تهاب ها کندنکاری شده باید به فاصله دورتر جایجا شود.
0.544	0.1	1.7	3.2	m3	1			کندنکاری تهاب ها را عایق زایده 90 درجه الزامی بوده و برای جلوگیری از زیرینش خاک و خاشک در داخل تهاب ها کندنکاری شده باید به فاصله دورتر جایجا شود.
27.36	0.70	45.6	m2	1				توضیحات: تپک کاری احاطه های دوارهای شده باید نظر به نوع و چگونگی خاک و مطابق به هدایت انجمن ساخه توسعه ماشین:
5.49	0.70	19.3	m2	1				استحکام ساخه تپک کاری شده باید افقی و یعنی به نظر گرفته شود.
14.04		5.2	m2	1				تپک کاری تهاب خرد اتو رو تلکی تپک: کاری ساخه کندنکاری شده باید نظر به نوع و چگونگی خاک و مطابق به هدایت انجمن ساخه صورت گیرد.
								تپک استحکام ساخه تپک کاری شده باید فیض در نظر گرفته شود.
								تپک کاری ساخه کندنکاری شده باید نظر گرفته شود.
								استحکام ساخه تپک کاری شده باید فیض در نظر گرفته شود.


5.44		1.70	3.2	m2	1	توضیحات: پلک
3.29	0.15	1.00	21.95	m3	1	استخراج ساخه پلک کاری شده باشد نظر به نوع و جمجمی خاک و مطابق به حدایت انجینیر ساخه صورت گردد.
0.54	0.10	1.70	3.20	m3	1	فرش کردن چمن در فرش های داخلی اتاق محافظه و تثثیب:
3.43	0.10	0.60	57.20	m3	1	فرش کردن چمن در ساخه مطابق به قشته و حدایت انجینیر ساخه پلک صورت گیرد. مواد مورد استفاده جمله مکاری چمن در ساخه مطابق با شرایط ۱۵ سالانی حداقل ۸ سالانی متر پاشد و در ضخامت ۱۰ سالانی متوفرش گردد.
1.10	0.10	0.60	18.30	m3	1	توضیحات: بتس
2.38	0.10	1.00	23.75	m3	1	کالکریت رزی بیون سیخ (PCC) برای گف تهاب های اتاق محافظه و تثثیب :
4.58	0.10	0.80	57.20	m3	1	کالکریت رزی بیون سیخ (PCC) برای زینه های اتاق محافظه، اتاق جرقه اند تثثیب :
1.10	1.00	1.10	m3	5	کالکریت رزی بیون سیخ (PCC) برای زینه های اتاق محافظه، تثثیب و تهاب های مکرر و مطروب نگهداشتن:	
45.86	1.30	0.60	58.80	m3	1	توضیحات: سنگ کاری برای بووارهای احاطه‌ی:
18	روز زامی میباشد. سنگ معنی مکاری ترکیب ۱/۴ صورت گیرد و مطروب نگهداشتن آن به مدت زمان حد اکثر ۲۸ روز و حداقل ۱۴ سالانی متوفرش ان استفاده شود.					
9	کاری ساخه کندکری شده باید نظر به نوع و جمجمی خاک و مطابق به حدایت انجینیر گرفته شود.					
10	توضیحات: هموار کاری چمن در ساخه مطابق با شرایط ۱۵ سالانی حداقل ۸ سالانی متر پاشد و در ضخامت ۱۰ سالانی متوفرش گردد.					
12	استفاده جمله باکیفیت عالی، حداقل سالانی ۱۵ سالانی و حد اکل سالانی ۸ سالانی متر پاشد و در ضخامت ۱۰ سالانی متوفرش گردد.					
13	کالکریت رزی بیون سیخ (PCC) برای اسعمال مکرر و مطروب نگهداشتن (curing) سطوح آن به مدت زمان حد اکثر ۲۸ روز و حداقل ۱۴ روز از الزامی میباشد. قالب بندی پاک، سمنت تازه و باکیفیت عالی، چمن و ریگ پاک و نسبتی شده باید استفاده گردد. نظرات جدی از این روید توسط انجینیر ساخه صورت گیرد.					
14	کالکریت رزی بیون سیخ (PCC) برای اسعمال مکرر و مطروب نگهداشتن (curing) سطوح آن به مدت زمان حد اکثر ۲۸ روز و حداقل ۱۴ روز از الزامی میباشد. قالب بندی پاک، سمنت تازه و باکیفیت عالی، چمن و ریگ پاک و نسبتی شده باید استفاده گردد. نظرات جدی از این روید توسط انجینیر ساخه صورت گیرد.					
15	کالکریت رزی بیون سیخ (PCC) برای پلاک بووارهای احاطه‌ی:					
16	کالکریت رزی بیون سیخ (PCC) برای پلاک بووارهای احاطه‌ی مکرر و مطروب نگهداشتن کالکریت سارک (curing) سطوح آن به مدت زمان حد اکثر ۲۸ روز و حداقل ۱۴ روز از الزامی میباشد. قالب بندی پاک، سمنت تازه و باکیفیت عالی، چمن و ریگ پاک و نسبتی شده باید استفاده گردد. نظرات جدی از این روید توسط انجینیر ساخه صورت گیرد.					
17	کالکریت رزی بیون سیخ (PCC) برای زینه های اتاق محافظه، تثثیب و تهاب های مکرر و مطروب نگهداشتن (curing) سطوح آن به مدت زمان حد اکثر ۲۸ روز و حداقل ۱۴ روز از الزامی میباشد. قالب بندی پاک، سمنت تازه و باکیفیت عالی، چمن و ریگ پاک و نسبتی شده باید استفاده گردد. نظرات جدی از این روید توسط انجینیر ساخه صورت گیرد.					

19	سنگ کلری برای اتاق محافظه ، اتاق خزانه و تنشیب: سنج کلری باید با مساله ترکیب ۱:۴ صورت گیرد و مطروب نگهداشتن آن به مدت زمان حد اکثر ۲۸ روز و حداقل ۱۴ روز الزامی میباشد. سنج معنی محلی با بعدتری ۳۰ در ۳۰ ساعتی متوجه این استفاده شود.
20	هنگاف سنتک کاری اتاق محافظه و تنشیب: سنج کلری باید با مساله ترکیب ۱:۳ صورت گیرد و مطروب نگهداشتن آن به مدت زمان حد اکثر ۲۸ روز و حداقل ۱۴ روز الزامی میباشد.
21	برکاری اتاق محافظه و تنشیب: هنگاف سنتک کاری اتاق محافظه و تنشیب: هنگاف خلک، آب مخلوط گردید و سطح به سطح پیک کاری شود که ضخامت هر سطح آن بیشتر از ۳۰ سانتی متر باشد. همچنان ضخامت جفل تبدیل از ۱۵ سانتی متر بیشتر باشد.
22	خششت پخته برای اعصار نیوار احاطه ای: هنگاف خلک، آب مخلوط گردید و سطح به سطح پیک کاری شود که ضخامت هر سطح آن بیشتر از ۳۰ سانتی متر باشد. همچنان ضخامت جفل تبدیل از ۱۵ سانتی متر بیشتر باشد.
23	خششت پخته سنتدر بایکویت خوب و با مقاومت ۱۰۰ کیلوگرم فی سانتی متر مریخ با مساله ترکیب ۱:۴ استفاده شود و مدت زمان برای ایلیری آن (min ۱۴ day , max ۲۸ day) ضرور است. مواد مورد استفاده خشت باکویت عالی و سنتدر که داری ایجاد مسلوی ۱۱ در ۷ بشد و مساله ترکیب ۱:۴ برای بافت آن سمعتمال گردد.
24	خششت پخته برای اعصار اتاق محافظه و تنشیب: کلیو گرم فی سانتی متر مریخ با مساله ترکیب ۱:۴ استفاده شود و مدت زمان برای ایلیری آن (min ۱۴ day , max ۲۸ day) ضرور است. مواد مورد استفاده خشت باکویت عالی و سنتدر که داری ایجاد مسلوی ۱۱ در ۷ بشد و مساله ترکیب ۱:۴ برای بافت آن سمعتمال گردد.
25	خشش خاردار بالای نیوار احاطه ای: اعصار اتاق محافظه و تنشیب: قللدار سهی خاردار بالادر طول مسیر ثابت بشد و اندازه آن مطابق نتشه و حدایت اجتیه ساحده در نظر گرفته شود. نسب سیم خاردار با تمام اجزای آن مانند پلیه های گلولایز شده ۷ شکل و شیره صورت گیرد.
26	کانکریت سیخ دار (RCC) برای بیم های اتاق محافظه و شناشب: کانکریت سیخ دار برای رینگ اتفاق گارد و شناشب بدل از کانکریت مارک ۲۱۱ kg/cm ² ترضیحات: برای اصل بیم سیخ دار برای رینگ اتفاق گارد و شناشب بدل از کانکریت سیخ دار استفاده شود. چوب پاک و نو برای قالب بندی و سمنت تازه و باکویت هرآها حد رینگ و جفل تیغ و شسته شده برا کانکریت رینگی ضروری است. سیخندی آن مطابق به تقشه صورت گیرد. حد افق زمان برای ایلیری ۱۴ روز و حداقل ۲۸ روز میباشد.
27	کانکریت سیخ دار (RCC) برای پوشش اتاق محافظه و شناشب: کانکریت سیخ دار مارک ۲۱۱ kg/cm ² ترضیحات: برای اصل بیم سیخ دار از کانکریت سیخ دار باکویت هرآها حد رینگ و جفل تیغ و شسته شده برا کانکریت رینگی ضروری است. سیخندی آن مطابق به تقشه صورت گیرد. حد افق زمان برای ایلیری ۱۴ روز و حداقل ۲۸ روز میباشد.
28	کانکریت سیخ دار (RCC) برای سلپ چتر تور و تاشکی تبلیغ: کانکریت سیخ دار باید از کانکریت سیخ دار مارک ۲۱۱ kg/cm ² و شسته شده برا کانکریت رینگی ضروری است. سیخندی آن مطابق به تقشه صورت گیرد. حد افق زمان برای ایلیری ۱۴ روز و حداقل ۲۸ روز میباشد.






0.90	0.20	1.50	3.00	m3	1	f _C =3000psi (211 kg/cm ²) برای سلب (RCC) دار مارک
0.90	0.20	1.50	3.00	m3	1	کانکریت سیستم دار مارک از کانکریت سیستم دار مارک برای عمل سلسی باید BTS باشند تا زمانی که این ماده استفاده شده باشد و شسته شده برا
0.90	0.20	1.50	3.00	m3	1	استفاده شود. چوب پاک و فن برای این ماده استفاده نمی شود. ماده استفاده از جوهر خشک
0.90	0.20	1.50	3.00	m3	1	کانکریت ریزی ضروری است. سیستمی که آن ماده استفاده نمی شود. ماده استفاده از جوهر خشک
0.90	0.20	1.50	3.00	m3	1	فرم فلزی با تالم بسته های چوبی ها و چوبی مواد ضرورت باشد آن چالدر گیری و چهل تعمیر و شسته شده برا
0.90	0.20	1.50	3.00	m3	1	استفاده شود. چوب پاک و فن برای این ماده استفاده نمی شود. ماده استفاده از جوهر خشک
0.90	0.20	1.50	3.00	m3	1	ضد زنج شتمل این ماده استفاده نمی شود. ماده استفاده از جوهر خشک
0.90	0.20	1.50	3.00	m3	1	حداکثر 28 روز میباشد.
0.90	0.20	1.50	3.00	m3	1	توپیخات:
0.90	0.20	1.50	3.00	m3	1	ساخت و نصب ماده ای پوشش چوبی افروخته تبلک تبلک:
0.90	0.20	1.50	3.00	m3	1	استفاده شود. چوب پاک و فن برای این ماده استفاده نمی شود. ماده استفاده از جوهر خشک
0.90	0.20	1.50	3.00	m3	30	ضد زنج شتمل این ماده استفاده نمی شود. ماده استفاده از جوهر خشک
0.90	0.20	1.50	3.00	m3	30	چنین، ناوه اب، عایق کاری، استعمال نمای در جاهای مورد ضرورت، میخ و خنجره باجرای کارکل.
0.90	0.20	1.50	3.00	m3	31	ابزولوگام برای بهم اتلاف محافظه و تشنبل:
0.90	0.20	1.50	3.00	m3	31	کوفیت عالی پلاک بالای بام استعمال شود.
0.90	0.20	1.50	3.00	m3	32	پلاستر سطح داخلی و پیروزی دوارهای احتاطی:
0.90	0.20	1.50	3.00	m3	32	پلاستر پلاستر پلاک 15 میلی متر در نظر گرفته شود و از ترکیب 1:4 سمنت، ریگ و مادله استفاده شود و حد
0.90	0.20	1.50	3.00	m3	33	نهایی این پلاک صاف باشد و برای رینگ مساعد باشد. مرطوب نگهداشتن و ابیلری آن پلاک حداقل 14 روز و حد
0.90	0.20	1.50	3.00	m3	33	اکثر 28 روز صورت گیرد. از ریگ پاک و شسته شده و سمنت تازه و اب پاک در ترکیب مادله آن استفاده شود.
0.90	0.20	1.50	3.00	m3	34	پلاستر سطح داخلی و پیروزی پیک دوارهای احتاطی:
0.90	0.20	1.50	3.00	m3	34	پلاستر سطح داخلی اتفاق محافظه و تشنبل: ریگ و مادله استفاده شود و سطح
0.90	0.20	1.50	3.00	m3	35	پلاستر پلاستر پلاک 15 میلی متر در نظر گرفته شود و از ترکیب 1:4 سمنت، ریگ و مادله استفاده شود و حد
0.90	0.20	1.50	3.00	m3	35	نهایی این پلاک صاف باشد و برای رینگ مساعد باشد. مرطوب نگهداشتن و ابیلری آن پلاک حداقل 14 روز و حد
0.90	0.20	1.50	3.00	m3	35	اکثر 28 روز صورت گیرد. از ریگ پاک و شسته شده و سمنت تازه و اب پاک در ترکیب مادله آن استفاده شود.
0.90	0.20	1.50	3.00	m3	36	پلاستر پلاک اتفاق محافظه و تشنبل:
0.90	0.20	1.50	3.00	m3	36	تغییب کلکنن های چوبی برای اتفاق محافظه و تشنبل: که اندازه آن در نقشه ها موجود است باید حجم شود.
0.90	0.20	1.50	3.00	m3	36	تغییب کلکنن چوبی برای جداره (یک شیشه بی) ریگ شده که اندازه آن در نقشه ها موجود است باید حجم شود.
0.90	0.20	1.50	3.00	m3	37	رویی باید به این منظور کار گرفته شود و رینگ روختی سفید برای جلوگیری از فرسایش زرد رس آن صورت
0.90	0.20	1.50	3.00	m3	37	گردد و همچنان قلفک دستگیره چپر اس و سایر ماده ضرورت این درنظر گرفته شود.

تبلیغ و نصب دروازه های چوبی برای اتاق محافظه و تشناب:	3.84	1.00	3.84	m2	1	39
دروازه چوبی با فرم اندی که ضد زنگ، رنگ، دستگیره و قفل و غیره ابزار مرویطه ان نفر شامل میباشد و ابعاد وسایلر خصوص صفات ان باید از روی نقشه و ساحه کاری تعیین گردد.	7.50	2.50	3.00	m2	1	38
و تهیه آن باید از جوپ روپی ششک و قابل نسخه انتقالی استفاده آن باشد.	10.25	0.12	85.41	m3	1	40
و تهیه و نصب چراغ (الایت) برای اطاق نگهبان و حوالی.	273.19	273.19	m2	1	41	40
استفاده: چراغ های سطحی و سایر ماده ای ابعاد و محل نصب آن باید مطابق به نقشه صورت گردد.	1.00			pcs	1	42
رنگ: آبی + سرخ و نصواری همیه	15.00			m	15	43
رنگ: آبی + سرخ و نصواری همیه	30.00			m	30	44
رنگ: آبی + سرخ و نصواری همیه	4.00			pcs	4	45
رنگ: آبی + سرخ و نصواری همیه	3.00			pcs	3	46
رنگ: آبی + سرخ و نصواری همیه	4.00			pcs	4	47

		1.00			pcs	1	مواد مورد نیاز و نصب فیوز بلکس:
استفاده: سه عدد سرکت بربکر (2) PCS 63A/AC and 1 PCS 16A/AC 2)	تغییر و تنصیب فیوز بلکس:						
گذنده های مریوطه، فیوز یا گل باشد داخل شالوارها اطاق خیراونور نصب گردد.	استفاده: سه عدد سرکت بربکر (2) PCS 63A/AC and 1 PCS 16A/AC 2)						
نوت! درساحه تمام کارهای انجام شده اندازه میشه بعد از اندازه گیری پول داده میشود.	گذنده های مریوطه، فیوز یا گل باشد داخل شالوارها اطاق خیراونور نصب گردد.						

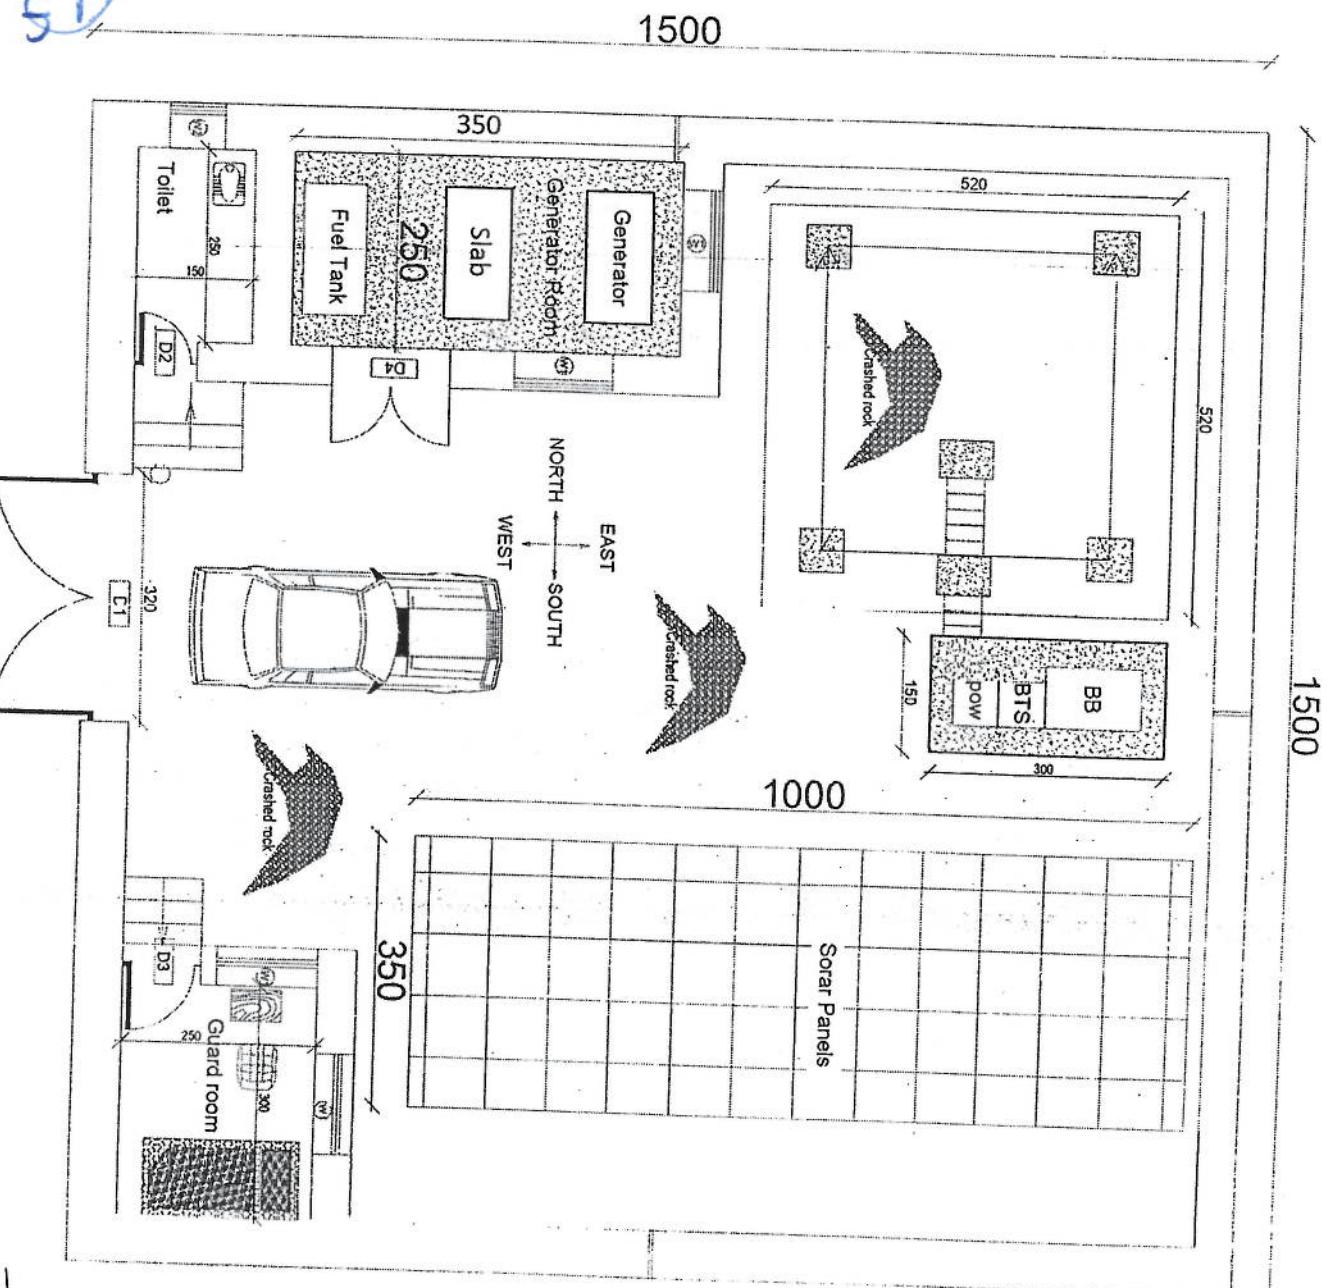

DRAWN BY: Project Manager - Site
APPROVED BY: Project Manager - Site
CHECKED BY: Project Manager - Site
DRAWING TITLE: Site Plan
SCALE: 1:1000
ACTUAL DATE: 10/10/2023
ISSUE DATE: 10/10/2023
OWNER: [Signature]

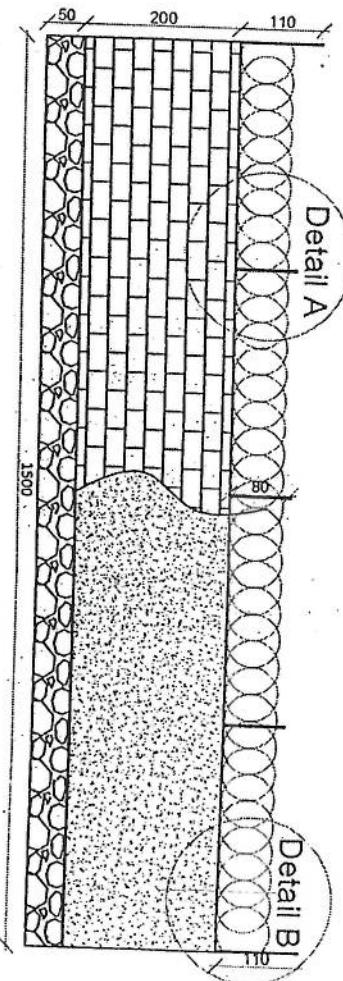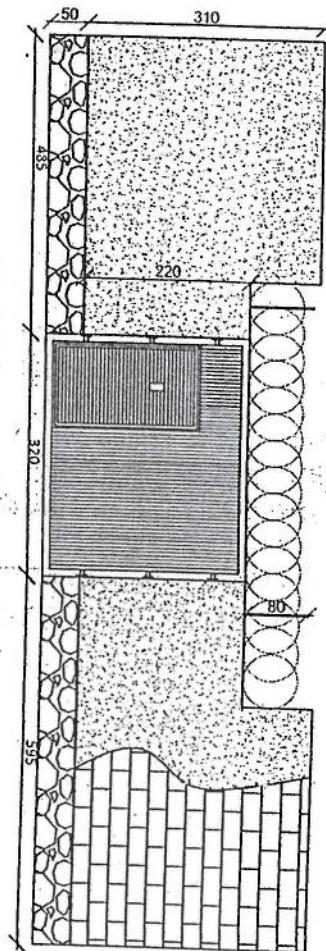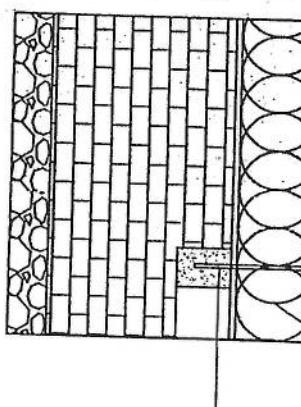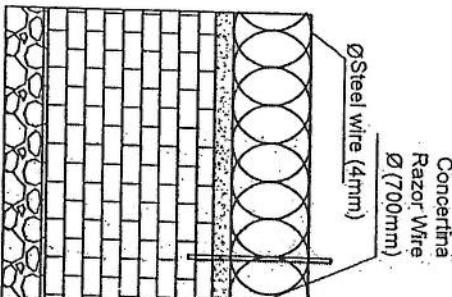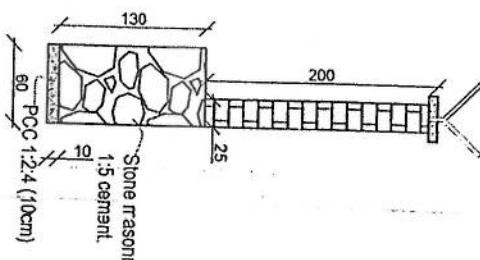

Detail A

Detail B

Detail A

Detail B

LEGEND


REVISION: 5
HEADING: 12
NO. 10
DATE: 10/10/2018

DETAIL BY: Project Manager
APPROVED BY: Project Manager
CHECKED BY: Project Manager
DRAWING TITLE:


SCALE:
ACTUAL DATE:
ISSUE DATE:
OWNER:

Shawn D'Souza


~~100~~

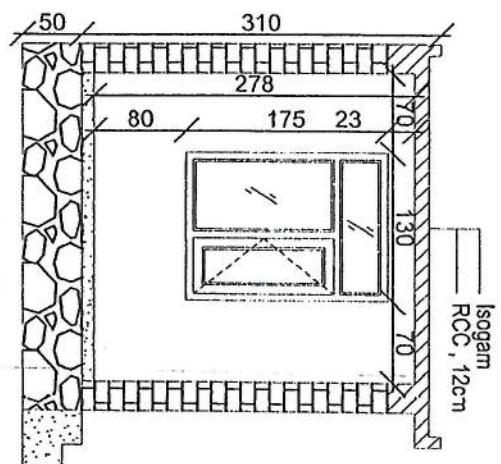


rebar details of GR rcof

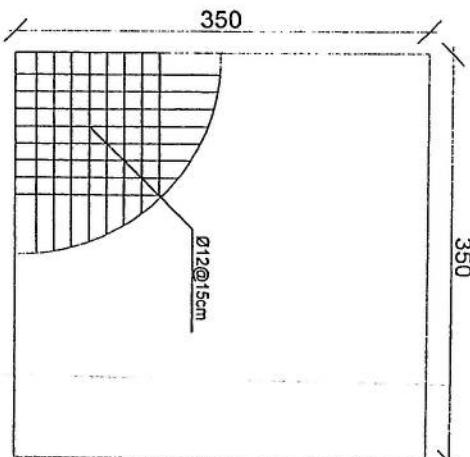


Section AA

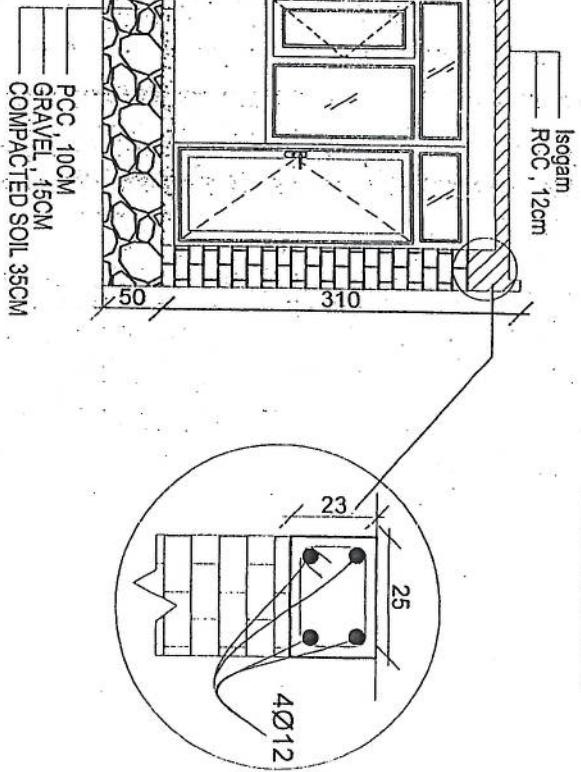


Excavation of Foundation

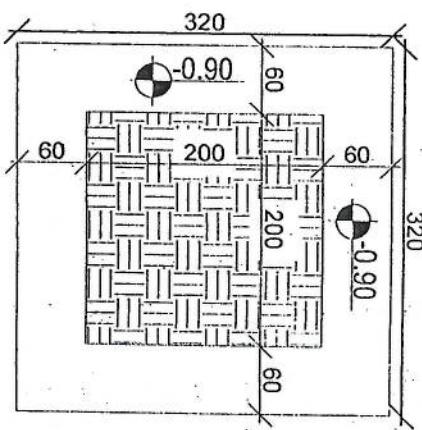


Guard room

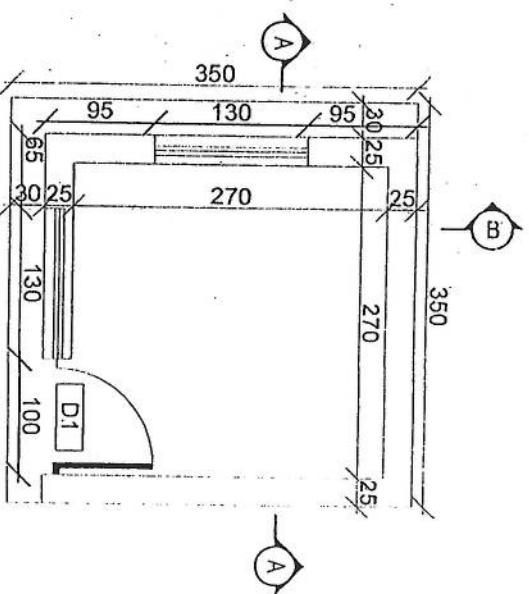

PROJECT NO.		REVISION NO.
DRAWING NO.		DATE
TITLE		
PROJECT TITLE		
DRAWING NO.		
DRAWING DATE		
DRAWN BY		
Project Manager		
CHECKED BY		
Project Manager		
APPROVED BY		
Project Manager		
SCALE		
ACTUAL DATE		
ISSUE DATE		
OWNER		

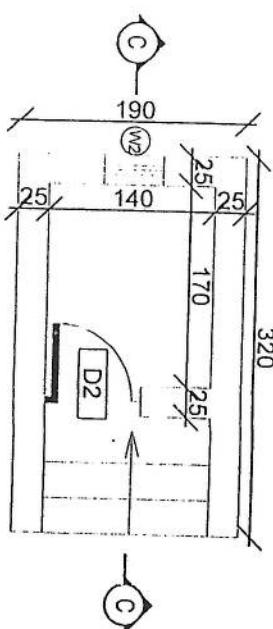


Toilet

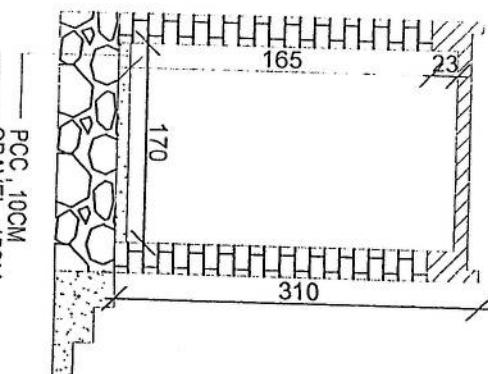

Section CC

Well for toilet

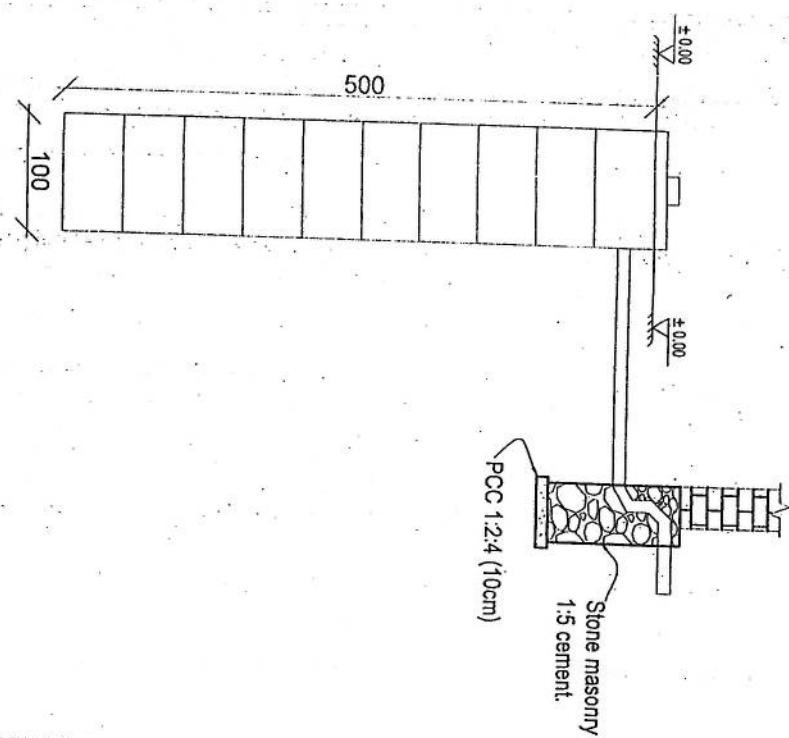

PCC 1:2:4 (10cm)

Stone masonry
1:5 cement.

REVISION RECORD	
REVISION NO.	DATE OF ISSUE
002	04/02/2013
001	04/02/2013
000	04/02/2013

LEGEND:

BRICK FRIED

STONE MASONRY

PCC (CASTEN).






ARMED WIRE

UPH

APPROVED BY:	Project Implementation Dir
SEAL:	
SIGNATURE:	
ACTUAL DATE:	11/02/13
ISSUE DATE:	02/02/13
OWNER:	


سالم | سالم تيكونسٹر

ا فواز علی

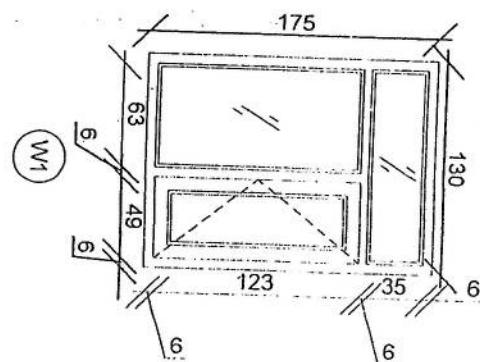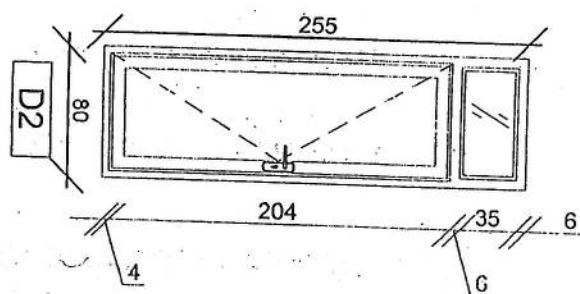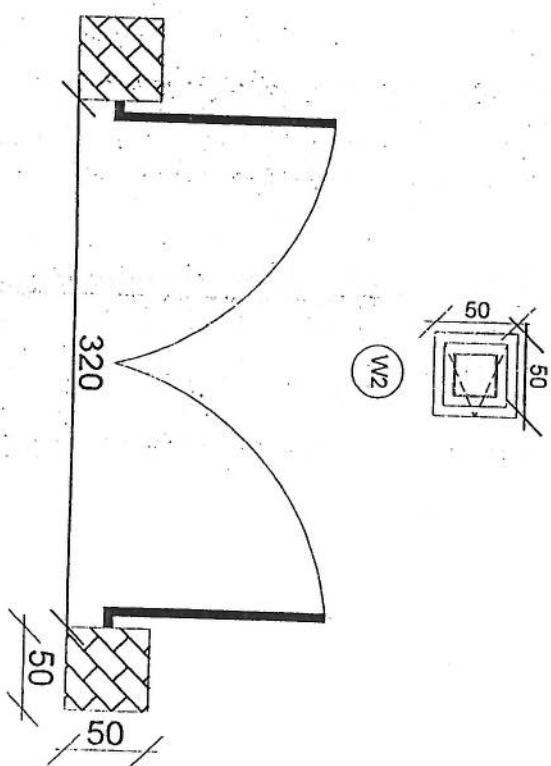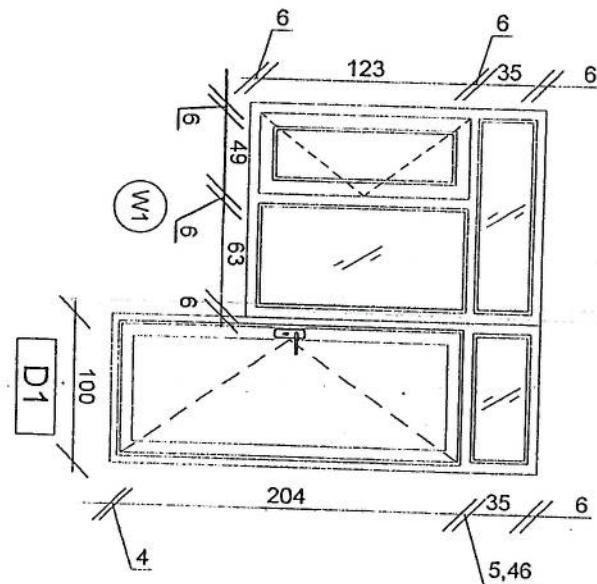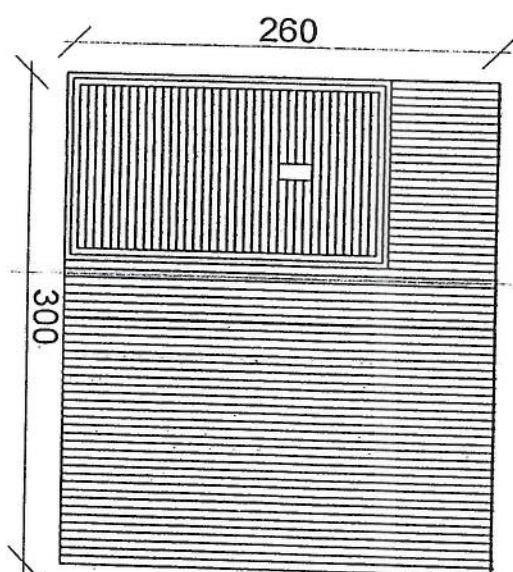

DRAWN BY:	APPROVED BY:	REVISION NO.:
Project Manager	Project Manager	02-03
CHECKED BY:	Project Manager	Date: 02-03
SCALE:		1:50
ACTUAL DATE:		
ISSUE DATE:		
OWNER:		

Sunnar Project - 02

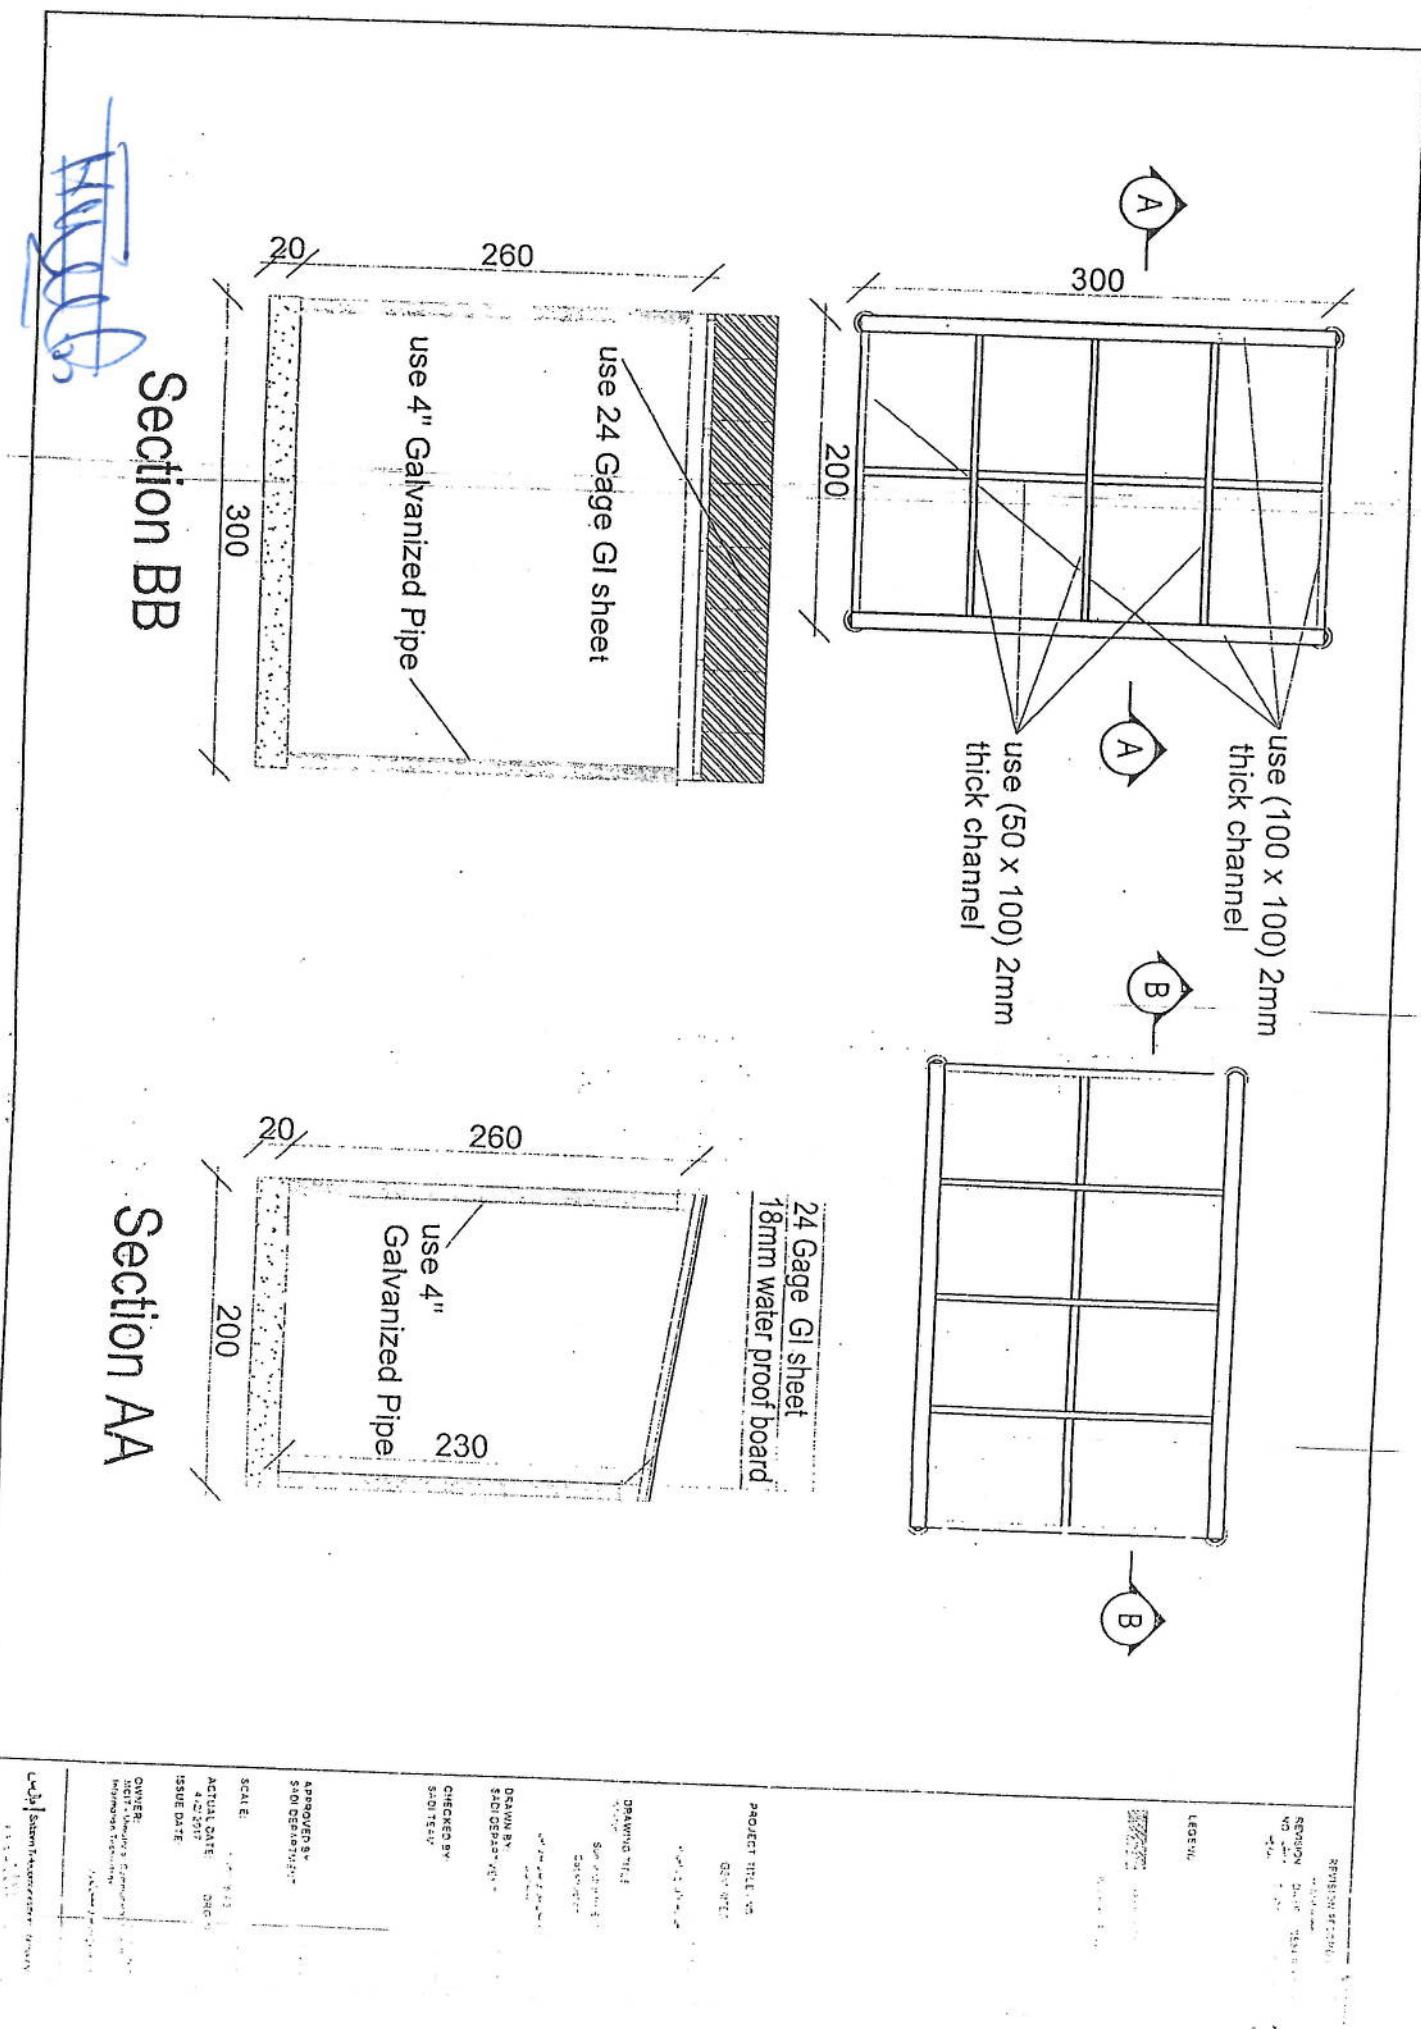

REVISIONS SECTION

REVISION NO. 1 DATE 2024-01-20 BY SP

PROJECT TITLE: GATE

DRAWING NO. 01

SCALE: 1:50

ACTUAL DATE: 01/2024

ISSUE DATE: 01/2024

DRAWN BY: S.D. ODEPA - K.L.

CHECKED BY: S.D. TELV


REPRODUCED BY: S.D. DEPARTMENT

OWNER: D.G.T. University, Kharagpur, India

REMARKS: None

DATE: 2024-01-20

TIME: 10:00 AM

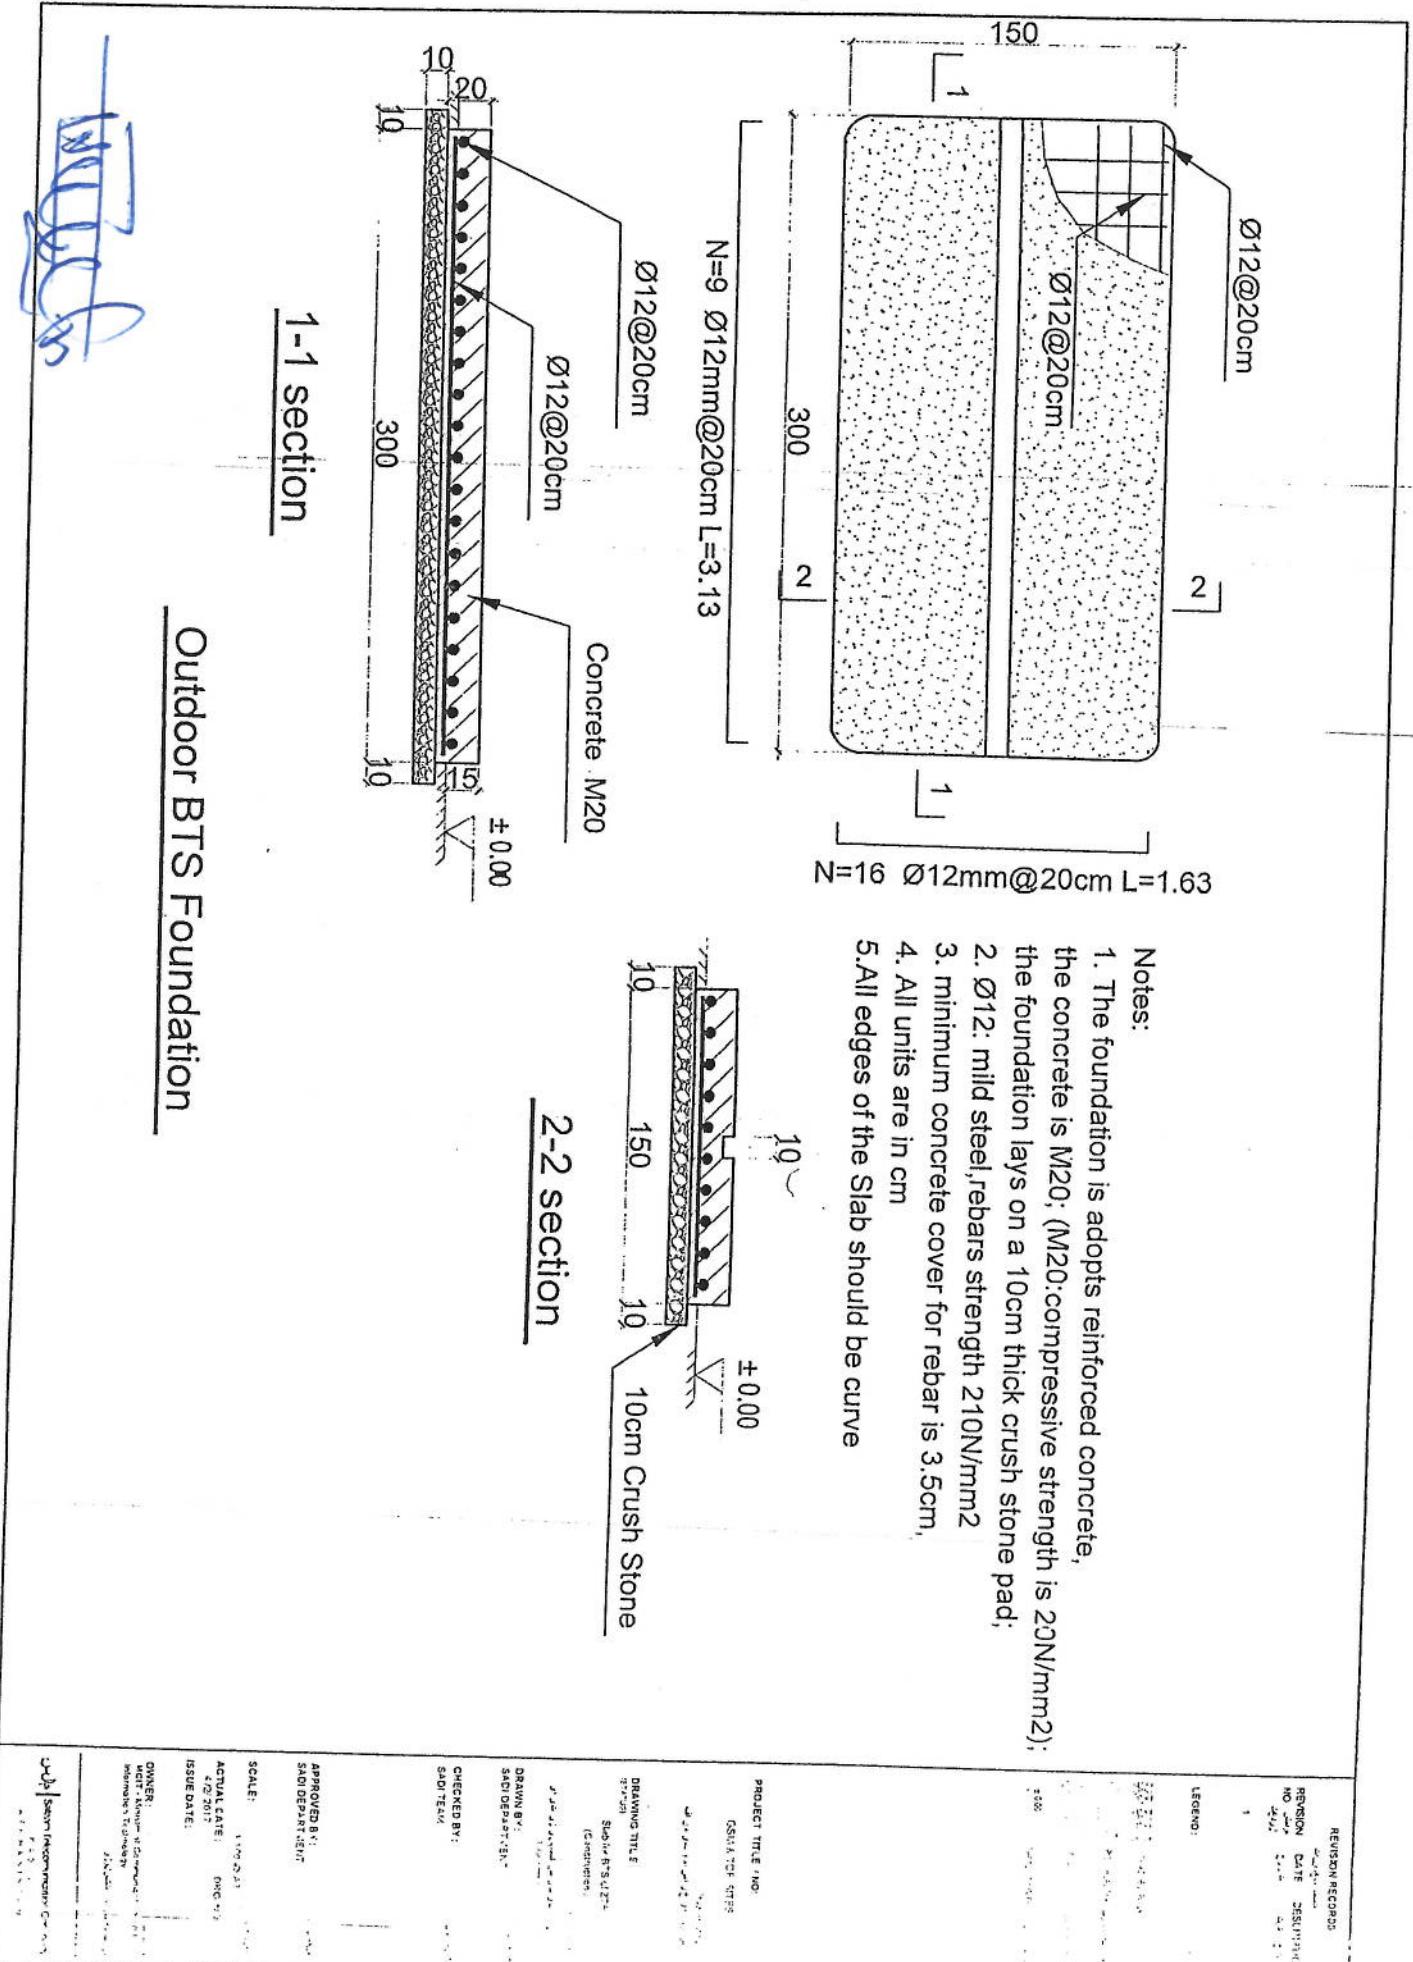

1-1 section

Outdoor BTS Foundation

APPROVED BY:	S&D DEPARTMENT
SCALE:	1:50, 1:25, 1:10
ACTUAL DATE:	09/02/2017
ISSUE DATE:	4/2/2017
OWNER:	METI - Ministry of Economy Ministries of Industry
DESIGNER:	Soham Engineering Co., Ltd.
REVISION RECORDS:	REVISION NO. DATE DESIGNER
1	

250

1

Q

20

IN=14 D12mm@20cm L=5.13

The figure shows a cross-section of a concrete column. The outer dimensions are 20 cm wide by 20 cm high. The inner dimensions are 12 cm wide by 12 cm high. Reinforcement consists of 12 bars of 12 mm diameter, arranged in four layers of three bars each. A vertical dimension of 500 is shown from the bottom of the column to the top of the reinforcement. A horizontal dimension of ± 0.00 is shown at the bottom. The label "Concrete C20" is written vertically on the right side.

Generator Foundation

Generator Foundation

N=26 Ø12mm@20cm L=2.63

Notes:

1. The foundation is adopts reinforced concrete, the concrete is C20; (C20::compressive strength is 20N/mm²)
 2. Ø12 mild steel rebars strength 210N/mm²
 3. minimum concrete cover for rebar is 3.5cm,
 4. All units are in cm
 5. All edges of the Slab shcould be curve

Z-Z SECTION

Project Implementation


Project Implementation

APPROVED BY
Project Implementation, Dr.

ACTUAL DATE
11-12-94

ISSUE DATE:

卷之三

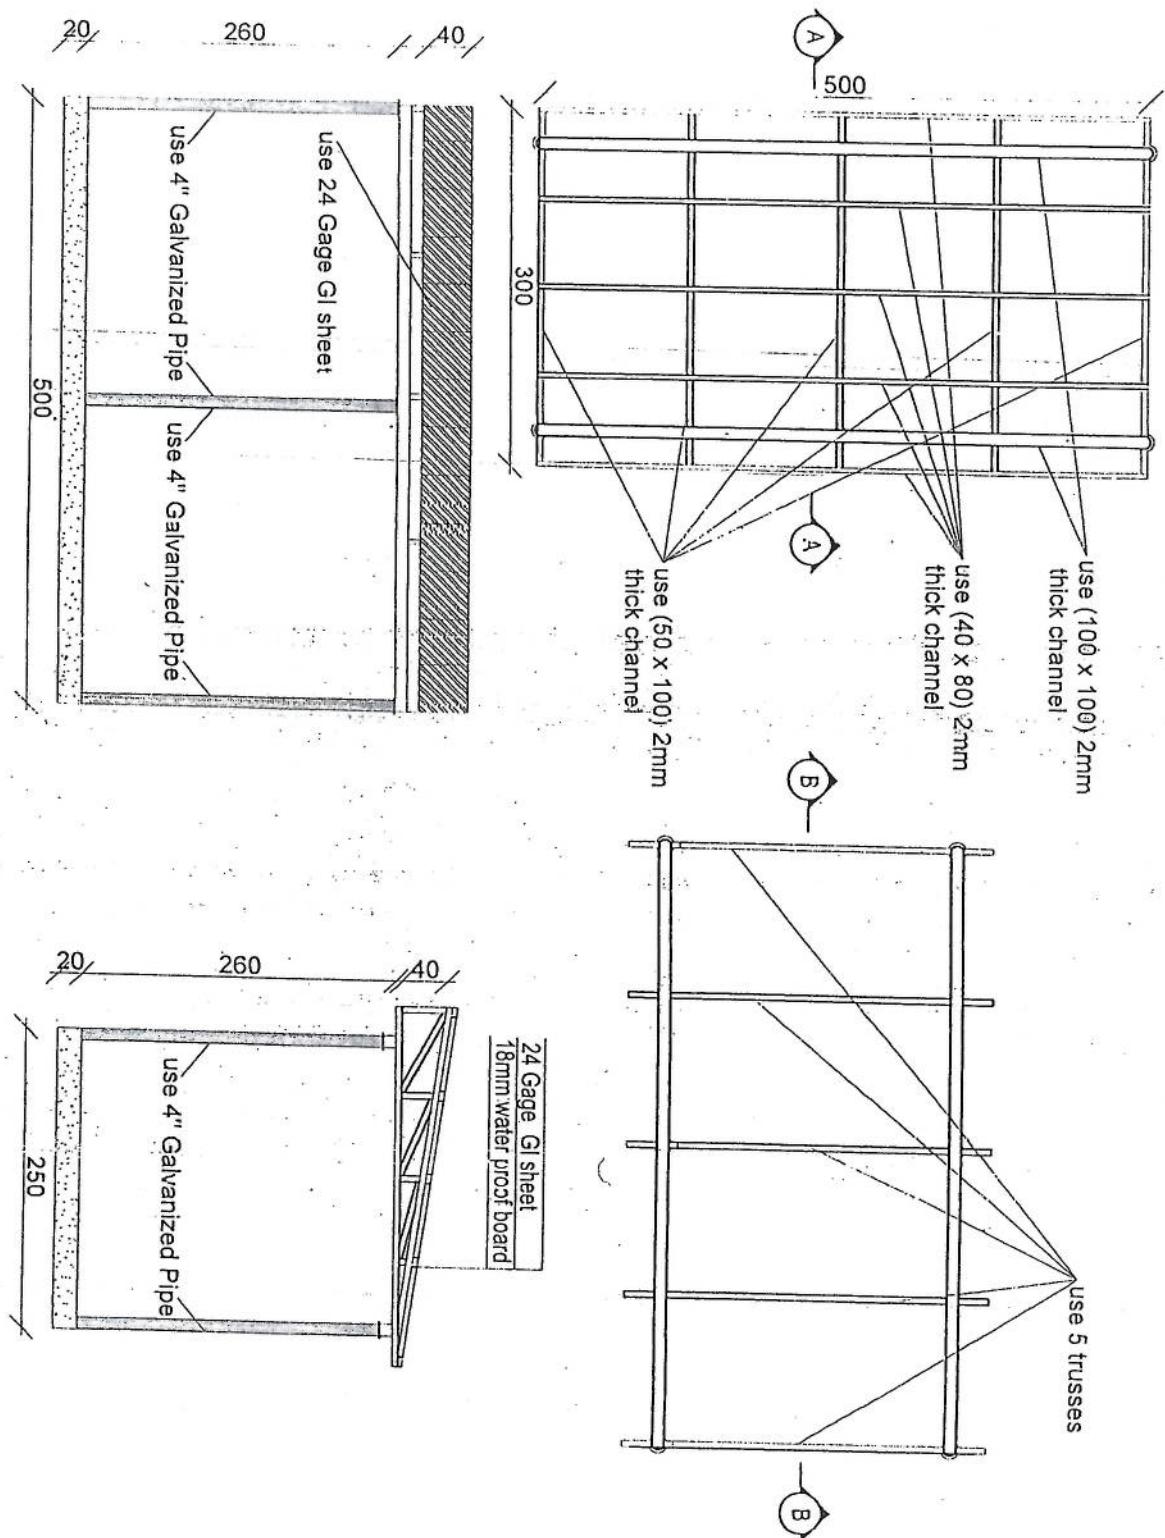

Section AA

OWNER:	REVISION NO: 1		
APPROVED BY:	PROJECT TITLE / NO: GSMSITES		
Project Implementation Dir	DESIGNER:	DRAWN BY:	REVIEWED BY:
SCALE: 1:100 @ A3	Project Implementation Dir	Project Implementation Dir	Project Implementation Dir
ACTUAL DATE: 01-01-2018	DRAFTER:	CHIEF DRAWER:	REVISOR:
ISSUE DATE: 01-01-2018	RAJU BHAWALI	RAJU BHAWALI	RAJU BHAWALI
LEGEND:			

Power Specification


- Hot dip Galvanized tower with anchors, templetes bolts, nuts, washers, Galvanization according to EN ISO 1461, Steel profiles S235 JR according to E N10025 and Grade 8.8 bolts
 - Basic wind speed is 160km/h and deflection is less than 0.5 degrees at 122 km/h wind speed.
 - 30m² load for the normal soil. (The typical soil consists of approximately 45% mineral, 5% organic matter, 20-30% water, and 20-30% air. These percentages are only generalizations at best, in reality, the soil is very complex and dynamic)
 - Climbing ladder with safety cage and vertical cable ladder (400mm)
 - One internal work platform per tower (2m below top).
 - Rest platforms approximately 3 every 20 - 25 m.
 - One Lightheaving arrester at the top.
 - Five pieces, antenna mount at each Tower. One Lightheaving arrester at the top.
 - Accordingly, of the engineering value




Al-Qur'an

BAR BENDING SCHEDULE


SECTION I-1

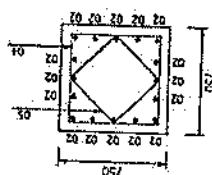


ANGLE BASE DETAIL

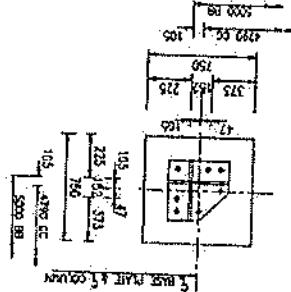


ANCHOR BOLT DETAILS

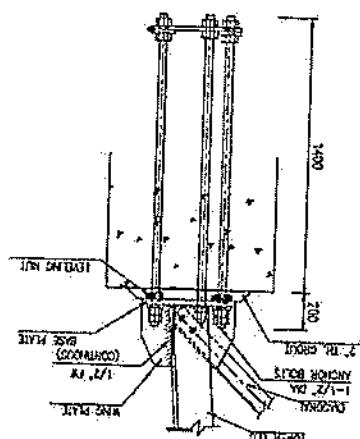

ELEVATION

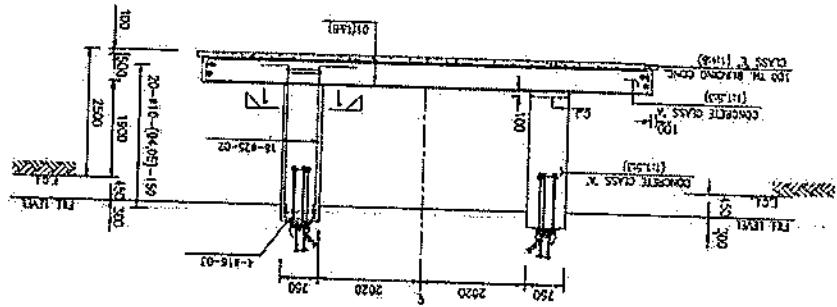


NVidia

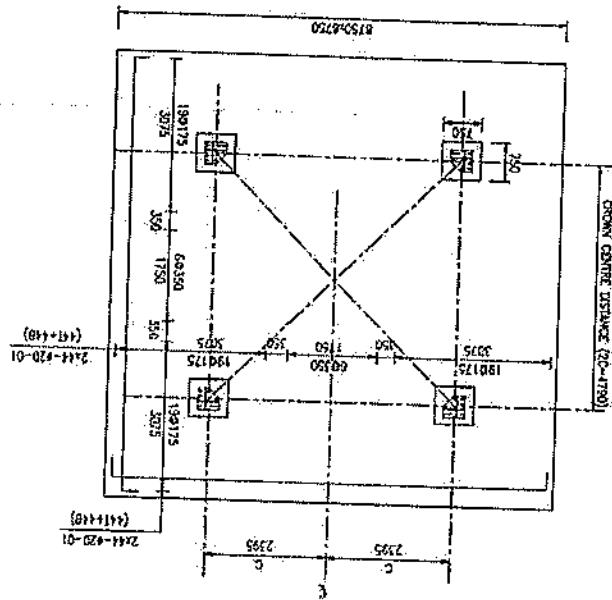


0545				
52	52 02025	52	91 5	2010
16	16	0901	09 01 5	50
621	621	0902	09 01 5	10
65	65 15 02025	0911	91 91 5	10
709	709 0502	0912	10 92 5	20
610	610 0516	0915	911 08 5	10
(50) JUN09	32015 HUN09 JUN	(AN)	(VA)	3205

BAK BENDING SCHEDULE

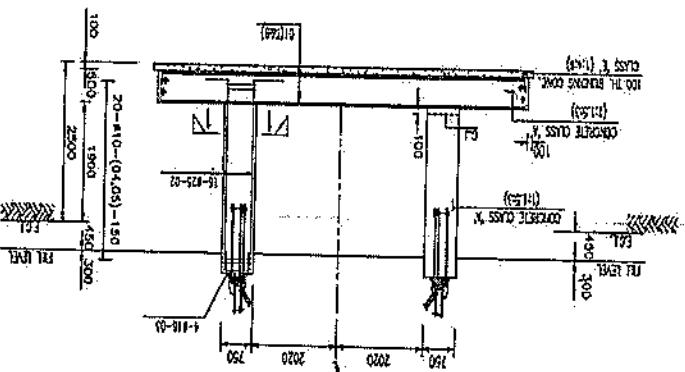


ANGLE BASE DETAIL

1-1 NO103S

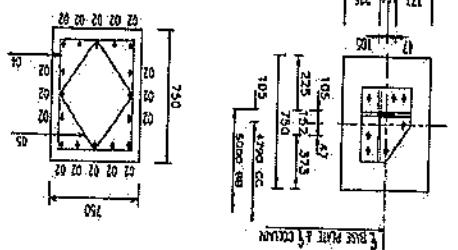


๗๖๔


ANCHOR BOLT DETAILS

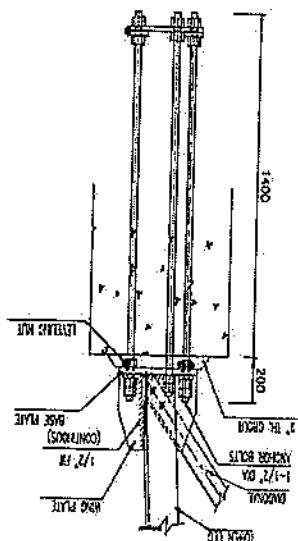


SIDE ELEVATION

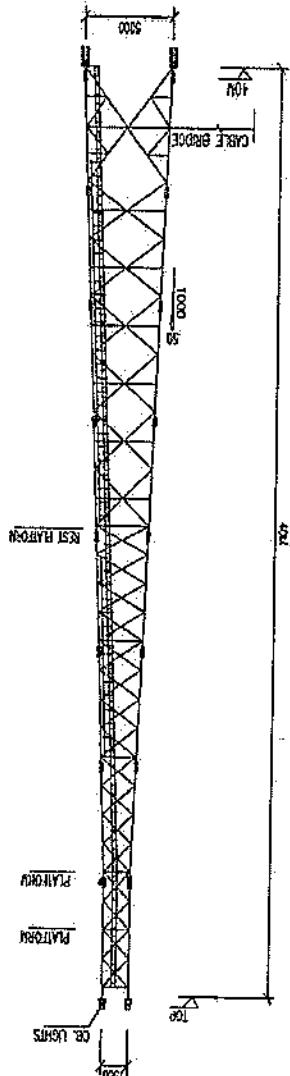


TOP "J" BOLT DETAIL

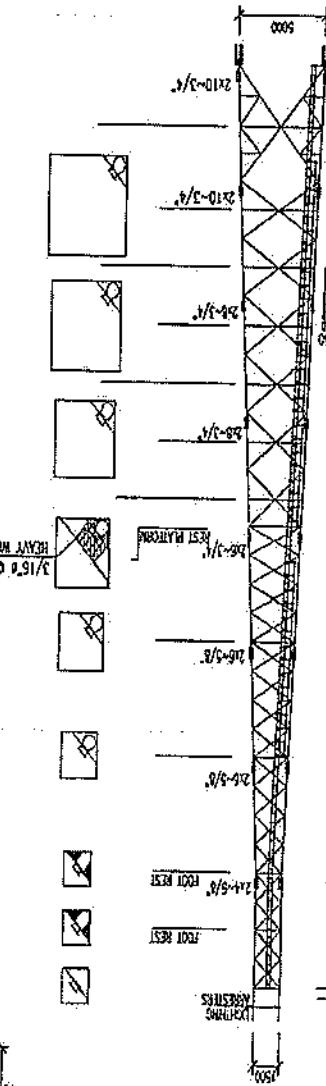

ELEVATION

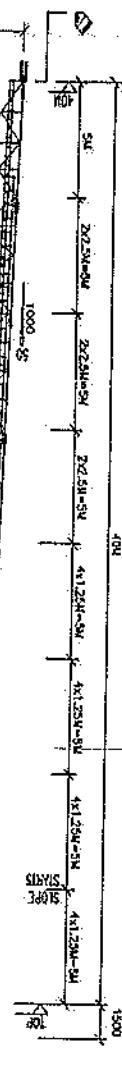

LADDER-DETAIL

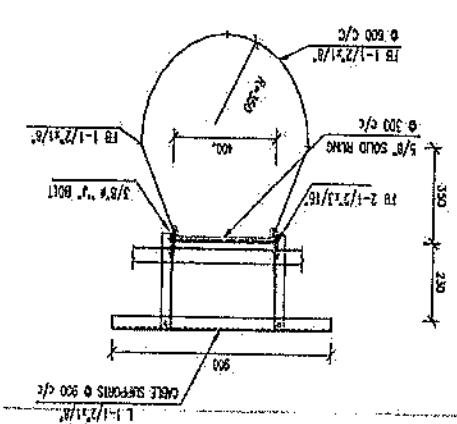

CAGE SPACERS 0 300 C/C

L-1-1/2-1/16"